

# (仮称)古河消防署<sup>え き せ い</sup>駅西出張所建設工事

令和 2 年 3 月

一級建築士事務所  
**KATO**  
ARCHITECTS&SYSTEMS

株式会社 カトウ建築事務所

図 面 リ ス ト											
意 匠 図			構 造 図			機 械 設 備 図			電 気 設 備 図		
図面番号	図面名称	縮尺	図面番号	図面名称	縮尺	図面番号	図面名称	縮尺	図面番号	図面名称	縮尺
A－001	図面リスト	—	S－001	構造設計標準仕様	—	M－001	機械設備 特記仕様書（１）	—	E－001	電気設備 特記仕様書	—
A－002	特記仕様書（１）	—	S－002	鉄筋コンクリート構造配筋標準図（１）	—	M－002	機械設備 特記仕様書（２）	—	E－002	電気設備 配置図	1/100
A－003	特記仕様書（２）	—	S－003	鉄筋コンクリート構造配筋標準図（２）	—	M－003	機械設備 配置図、凡例、樹表	1/100, 50, 30	E－003	自家用発電機設備図	1/25
A－004	特記仕様書（３）	—	S－004	鉄骨構造標準図（１）	—	M－004	機械設備 機器表、器具表、凡例	—	E－004	照明室図・電灯・動力幹線系統図	—
A－005	特記仕様書（４）	—	S－005	鉄骨構造標準図（２）	—	M－005	給排水衛生設備 1階平面詳細図	1/50	E－005	動力制御盤図	—
A－006	特記仕様書（５）	—	S－006	柱脚標準図	—	M－006	給排水衛生設備 2階平面詳細図	1/50	E－006	電灯分電盤図	—
A－007	特記仕様書（６）	—	S－007	デッキスラブ標準図	—	M－007	受水槽（WT－１） 参考図	1/20	E－007	電灯設備 1階平面詳細図	1/50
A－008	案内図・配置図	1/5000, 100	S－008	ソイルセメントコラム特記仕様書	—	M－008	換気設備 平面図	1/100	E－008	電灯設備 2階平面詳細図	1/50
A－009	面積求積図	1/100, 200	S－009	ソイルセメントコラム伏図	1/100	M－009	空調設備 平面図	1/100	E－009	コンセント設備 1階平面詳細図	1/50
A－010	仕上表	—	S－010	伏図	1/100				E－010	コンセント設備 2階平面詳細図	1/50
A－011	ピット図	1/100	S－011	軸組図	1/30				E－011	放送設備 1階平面詳細図	1/50
A－012	平面図（１）	1/100	S－012	基礎リスト（１）	1/30				E－012	放送設備 2階平面詳細図	1/50
A－013	平面図（２）	1/100	S－013	基礎リスト（２）	1/30				E－013	弱電設備 1階平面詳細図	1/50
A－014	立面図	1/100	S－014	地中梁・スラブリスト	1/30				E－014	弱電設備 2階平面詳細図	1/50
A－015	断面図	1/100	S－015	柱芯線図、鉄骨リスト	1/100, 50, 30				E－015	電気錠設備 仕様書	—
A－016	矩計図（１）	1/30	S－016	雑詳細図（１）	1/30				E－016	電気錠設備 1階平面詳細図	1/50
A－017	矩計図（２）	1/30	S－017	雑詳細図（２）	1/20, 1/30						
A－018	階段詳細図	1/30	S－018	雑詳細図（３）	1/20, 1/30						
A－019	1階平面詳細図	1/50	S－019	鉄骨詳細図	1/30						
A－020	1階展開図（１）	1/50									
A－021	1階展開図（２）	1/50									
A－022	1階展開図（３）	1/50									
A－023	1階展開図（４）	1/50									
A－024	1階展開図（５）	1/50									
A－025	2階平面詳細図	1/50									
A－026	2階展開図（１）	1/50									
A－027	2階展開図（２）	1/50									
A－028	2階展開図（３）	1/50									
A－029	天井伏図	1/100									
A－030	建具キープラン	1/100									
A－031	建具表（１）	1/50									
A－032	建具表（２）	1/50									
A－033	部分詳細図（１）	各図									
A－034	部分詳細図（２）	各図									
A－035	部分詳細図（３）	各図									
A－036	部分詳細図（４）	各図									
A－037	部分詳細図（５）	1/20									
A－038	トイレブース詳細図	1/50, 1/5									
A－039	サインキープラン	1/100									
A－040	サイン詳細図	各図									
A－041	オーバードア詳細図	各図									
A－042	押出成形セメント板詳細図	1/5									
A－043	越屋根詳細図、ルーバー詳細図	各図									
A－044	庇・笠木・軒裏詳細図	各図									
A－045	ホースタワー詳細図（１）	1/30, 15									
A－046	ホースタワー詳細図（２）	1/40, 20									
A－047	外構平面図	1/100									
A－048	外構詳細図（１）	各図									
A－049	外構詳細図（２）	各図									
A－050	仮設計画図（参考図）	1/100									

工 事 名		(仮称) 古河消防署駅西出張所建設工事																																									
特記仕様書																																											
Ⅰ 工事概要																																											
1. 工事場所		古河市本町一丁目4434番17 用途地域 商業地域・第一種住居地域																																									
2. 敷地面積		897.81㎡ (2項道路後退後 894.03㎡)																																									
3. 工事種目 (建物概要)		<table><tr><td>建築面積</td><td>280.52 ㎡</td></tr><tr><td>延床面積</td><td>410.94 ㎡</td></tr></table> <table><tr><td>消防署庁舎</td><td>鉄骨造 2階建て</td><td>新築一棟</td></tr><tr><td>床 面 積</td><td>403.54㎡</td><td></td></tr><tr><td></td><td>2階</td><td>134.55㎡</td></tr><tr><td></td><td>1階</td><td>268.99㎡</td></tr></table> <table><tr><td>駐輪場</td><td>アルミ製 平屋建て</td><td>新築一棟</td></tr><tr><td>床 面 積</td><td>7.40㎡</td><td></td></tr></table> <table><tr><td>ホース乾燥塔</td><td>電動式 10本</td><td>新設一基</td></tr></table> <table><tr><td>ゴミ庫</td><td>アルミ製 1200W×7000×650～1200H</td><td>新設二台</td></tr></table> <table><tr><td>囲障</td><td>コンクリート製 H=2m、スチールメッシュフェンス H=2m</td><td></td></tr><tr><td></td><td>コンクリート製 H=1.2mの上サッシフェンス H=0.8m</td><td>新設一式</td></tr></table> <table><tr><td>舗装</td><td>コンクリート舗装、浸透性アスファルト舗装</td><td>新設一式</td></tr></table> <table><tr><td>植栽</td><td>低木、密土共</td><td>新植一式</td></tr></table>		建築面積	280.52 ㎡	延床面積	410.94 ㎡	消防署庁舎	鉄骨造 2階建て	新築一棟	床 面 積	403.54㎡			2階	134.55㎡		1階	268.99㎡	駐輪場	アルミ製 平屋建て	新築一棟	床 面 積	7.40㎡		ホース乾燥塔	電動式 10本	新設一基	ゴミ庫	アルミ製 1200W×7000×650～1200H	新設二台	囲障	コンクリート製 H=2m、スチールメッシュフェンス H=2m			コンクリート製 H=1.2mの上サッシフェンス H=0.8m	新設一式	舗装	コンクリート舗装、浸透性アスファルト舗装	新設一式	植栽	低木、密土共	新植一式
建築面積	280.52 ㎡																																										
延床面積	410.94 ㎡																																										
消防署庁舎	鉄骨造 2階建て	新築一棟																																									
床 面 積	403.54㎡																																										
	2階	134.55㎡																																									
	1階	268.99㎡																																									
駐輪場	アルミ製 平屋建て	新築一棟																																									
床 面 積	7.40㎡																																										
ホース乾燥塔	電動式 10本	新設一基																																									
ゴミ庫	アルミ製 1200W×7000×650～1200H	新設二台																																									
囲障	コンクリート製 H=2m、スチールメッシュフェンス H=2m																																										
	コンクリート製 H=1.2mの上サッシフェンス H=0.8m	新設一式																																									
舗装	コンクリート舗装、浸透性アスファルト舗装	新設一式																																									
植栽	低木、密土共	新植一式																																									
4. 工 期		契約日から令和3年6月末日まで																																									
5. 工事範囲		※「3. 工事種目」全てを工事範囲とする。 ・「3. 工事種目」のうち、 の工事範囲は下記表のとおりとする。 ただし、他の工事種目は全て今回工事範囲とする。																																									
2 仮設工事		※工事範囲全て																																									
3 土工事																																											
4 地業工事																																											
5 鉄筋工事																																											
6 コンクリート工事																																											
7 鉄骨工事																																											
8 コンクリート打・ALCパネル・押出成形セメント板工事																																											
9 防水工事																																											
10 石 工 事																																											
11 タイル工事																																											
12 木工事																																											
13 屋根及びとい工事																																											
14 金属工事																																											
15 左官工事																																											
16 建具工事																																											
17 塗装工事																																											
18 内装工事																																											
19 ユニット及びその他の工事																																											
20 外構工事																																											
21 電気設備工事																																											
22 機械設備工事																																											
Ⅱ 適用範囲																																											
(1) 本特記仕様書は国土交通大臣官房営繕部監修「公共建築工事標準仕様書（建築工事編）平成31年版」による、優先順位は次の通りとする。 ア 質疑回答書 イ 特記仕様書 ウ 設計図 エ 公共建築工事標準仕様書 オ 建築工事監理指針（エに伴う） カ JASS（建築工事標準仕様書（社）日本建築学会）																																											
(2) 標準仕様書で「特記がなければ、」以下に具体的な材料・工法・検査方法を明示している場合において、それらが関係法令等（条例を含む）と異なる場合には、具体的な対応策について監督員と協議すること。																																											
(3) 特記仕様書の表記 1) 項目は、番号に○印の付いたものを適用する。○印の付かない場合は、※印の付いたものを適用する。 2) 特記事項は、○印の付いたものは、共に適用する。○印と※印の場合は、○のみを適用する。 3) 特記事項に記載の（ ） 内の表示番号は、公共建築工事標準仕様書（以下、「（建築工事編）」平成28年版を「標準仕様書」という。）の当該項目、当該図表を示す。 4) 製造所名は、五十音順とし「株式会社」等の記載は省略する。また（ ） 内は製品名を示す。 5) 本工事において、「国等による環境物品等の調達の推進等に関する法律（平成29年法律第100号）」に基づく、「環境物品等の調達の推進方針（平成29年2月7日閣議決定）」（以下「グリーン購入法基本方針」）による特定調達物品の判断基準等を満たす環境物品等を選択するよう努めつものとする。なお、□G 印は設計図書で定めのある品目を示す。																																											
章 目		特 記 事 項																																									
1 一般共通事項		① 適用基準等 ○建築工事標準詳細図（国土交通大臣官房官庁営繕部監修 平成31年版） ② 条件明示事項 ※火災保険等（種類 期間 工事完成期日後14日を含む期間 ） ③ 工事実績情報の登録 ※行方 ・行わない (1.1.4) ④ 適用区分 ○建築基準法に基づき定まる風圧力及び積雪荷重の算定には次の条件を用いる。 (1.2.2) ○風圧力 風速（V0=30 m/s） 地表面粗度区分（・Ⅰ ・Ⅱ ○Ⅲ ・Ⅳ） ・積雪荷重 平成12年5月31日建設省告示第1455号における区域 別表（ ） ⑤ 設計G・L ◎図示 ・設計G・L＝現状G・L ・ベンチマーク位置 図示 ⑥ 電気保安技術者 ※適用する (1.3.3) ⑦ 発生材の処理等 ○構外搬出適正処理 ・引き渡しを要するもの（・図示 ） (1.3.11) 注 a) 発生材のうち特記により、引き渡しを要するものは、指示された場所に整理のうえ調書 を添えて監督員に報告する。 b) 産業廃棄物処理許可書及び最終処理受入票の写しを提出する。 c) 引き渡しを要しないものは、すべて構外に搬出し、「資源の有効な利用の促進に関する法律」「建設工事に係る資材の再資源化等に関する法律」（以下「建設リサイクル法」という。）「廃棄物の処理及び清掃に関する法律」その他関係法令等により適切に処理し監督員に報告する。 ⑧ 環境への配慮 建築物内部に使用する材料等は、設計図書に規定する所要の品質及び性能を有すると共に、次の①から④）を満たすものとする。 ① 合板、木質系フローリング、構造用パネル、集成材、単板層材、MDF、パーティクルボード、その他の木質建材、ユリア樹脂板、壁紙、接着剤、保温材、緩衝材、断熱材、塗料、仕上塗材は、アセドアルデヒド及びスチレンを発生しないか、発散が極めて少ない材料で、設計図書に規定する「ホルムアルデヒドの放散量」の区分に応じた材料を使用する。 ② 接着剤及び塗料はトルエン、キシレン及びエチルベンゼンの含有量が少ない材料を使用する。 ③ 接着剤は、可塑剤（フタル酸ジ-n-ブチル及びフタル酸ジ-n-エチルヘキシル等）を含有しない難揮発性の可塑剤を除く）が添加されていない材料を使用する。 ④ ①の材料等を使用して作られた家具、書架、実験台、その他の什器類等は、ホルムアルデヒド、アセドアルデヒド及びスチレンを発生しないか、発散が極めて少ない材料を使用したものとする。 ⑨ 材料の品質等 本工事に使用する材料等は、設計図書に定める品質及び性能と同等以上のものを使用する。ただし製造業者等が指定されている場合と同等以上のものとする場合は、あらかじめ監督員の承認を受ける。 材料・機材等の製造業者等は次の（1）から（6）すべての事項を満たすものとし、この証明となる資料又は外部機関が発行する品質及び性能等が評価されたことを示す書面を提出して監督員の承認を受ける。 （1）品質及び性能に関する試験データが整備されていること （2）生産施設及び品質の管理が適切に行われていること （3）安定的な供給が可能であること （4）法令等で定める許可、認可、認定又は免許を取得していること （5）製造又は施工の実績があり、その信頼性があること （6）販売、保守等の営業体制が整えられていること ※製材等、フローリング又は再生木質ボードを使用する場合は、グリーン購入法の基本方針の判断の基準に使い、あらかじめ「木材・木材製品の合法性、持続可能性の証明のためのガイドライン」（林野庁 平成18年2月15日）に準拠した証明書を、監督員に提出する。 ⑩ 県産品の使用 受注者は、工事材料に係る納入契約を締結する場合には、当該契約の相手方は茨城県内に本店を有する者の中から選定するように努めるとともに、調達する工事材料は、茨城県産とするよう努める。 ⑪ 技能士 (1.5.2)																																									
2 仮設工事		① 足場その他 (2.2.4) ② 工事概要案内板 ③ 監督員事務所 規模 ・既存建物内の一部を使用 ・構内に新設 ㎡ (2.3.1) ・構内に新設 ㎡ ○設置しない（下記備品のみに用意する） 備品（ 名分相当） ○机 ○椅子 ○書棚 ・黒板 ・製図板等 ・掛時計 ・寒暖計 ○長靴 ○雨合羽 ○保護帽 ○懐中電灯 ○安全帯 ○軍手 ○衣類ロッカー ・冷暖房機器 ・消火器 ・湯沸器 ・茶器 ・掃除用具 ・電話機 ・FAX ・電子メール通信機器 ・スキャナー ・プリンター ④ 工事用水 ⑤ 工事用電力 ⑥ 工事用搬入路 ⑦ 仮囲い ⑧ 交通誘導員 ・必要に際し搬入路付近に交通誘導員を配置する。 ○図示による ⑨ 快適トイレ 仕様 ※図示 ・																																									
3 土工事		① 埋戻し及び盛土 (3.2.3) 埋戻し及び盛土の種類 ・A種 適用場所（ ） ・B種 適用場所（ ） ・C種 適用場所（ ）土質（ ）受渡場所（ ） ・D種（細粒分（75μm以下）の含有率（重量百分率）の上限を50%未満とする。） 適用場所（ ） ・六価クロム溶出試験 ・行方 ・行わない ② 建設発生土の処理 ○指定場所処分 ・構内指示の場所にたい積 ・構内指示の場所に敷き均し (3.2.5) 指定場所：茨城県古河市駅近地内（工事場所からの距離6.9km） (3.3.3) ③ 山留めの存置 存置範囲（※図示 ）																																									
4 地業工事		5 鉄筋工事 6 コンクリート工事 7 鉄骨工事 特記仕様書（構造関係）による																																									
8 コンクリートブロック・ALCパネル・押出成形セメント板工事		1 補強コンクリートブロック造 ブロックの種類 (8.2.2、5) 断面形状及び圧縮強さ 正味厚さ（mm）モジュラ呼び寸法（mm）化粧の有無 適用箇所 備考 ※空洞ブロック-I6 ・ 長さ 高さ ・無 ・有 ・ 長さ 高さ ・無 ・有 ・ 長さ 高さ ・無 ・有 ・ 各部の配筋 ※図示 ・ 2 コンクリートブロック機壁及び塼 ブロックの種類 (8.3.2、3) 断面形状及び圧縮強さ 正味厚さ（mm）モジュラ呼び寸法（mm）化粧の有無 表8.3.1)以外の適用箇所 備考 ・空洞ブロック-08 ・空洞ブロック-I6 ・型枠状ブロック-20 ・ 長さ 高さ ・無 ・有 ・ 長さ 高さ ・無 ・有 ・ 長さ 高さ ・無 ・有 ・ 各部の配筋 ※図示 ・ 3 ALCパネル (8.4.2～5) パネルの区分 単位荷重（N/㎡） 厚さ（mm） 長さ（mm） 耐火性能 表面加工 構法の種別 ・外壁パネル ・ 100 ・ 有(1)時間 ・平 ・垂直 ・A種・B種 ・間仕切壁パネル ・ 100 ・ 有(1)時間 ・無 ・垂直 ・C種・D種・F種 ・屋根パネル ・ 100 有(0.5)時間 平 F種 ○床パネル ○100 ○有(1)時間 外壁・屋根パネルの工法 建築物基準法に基づき定まる風圧力の（・1・1.15・1.3）倍の風圧力に対応した工法パネル幅の最小限度を300mm未満とする場合 外壁、間仕切パネルの出隅及び入隅のパネル接合部並びにパネルと他部材との取り																																									





19

ガラスブロック

(16.14.5)

表面形状	呼び寸法	厚さ	色調	目地幅(mm)	伸縮調整目地(mm)	防火性能
・正方形	・125×125	80	・カッパ乳白	平積み ※8～15	外側 ※15以下	※無し ・有り
	・160×160	・95	・125	・15～25	・10～25	
・長方形	・200×200	・95	・125	内側 ※6以上	・図示	
	・320×320	95	・			
	・250×125	80	・			
	・320×160	95	・			

曲面積みの曲率半径は、ガラスブロックの幅寸法の10倍以上とする。  
 壁用金属枠及び補強材 設ける(形状 ※図示) 設けない

力骨 材質 ※ステンレス鋼(SUS304) 寸法 ※径5.5mm 形状 ※はしこ形状複筋及び単筋

化粧目地モルタルの色( ) 金属製化粧カバー 材質 ※ステンレス製 寸法 ※図示 形状 ※図示

工法 建築基準法に基づき定まる風圧力の(・1・1.15・1.3)倍の風圧力に対応した工法

目地部の力骨の補強方法 ※ガラスブロック製造所の仕様による 図示

17

カーテンウォール工事

1 取付方法、性能等

(17.1.3)(17.2.2)(17.3.2)

取付方法 ・層間方式 ・柱・梁方式 ・方立方式 ・スバンドレル方式

耐震性能	水密性	気密性	遮音性	断熱性	耐火性能	耐温度差性
水平方向(KH) 垂直方向(KV)					・30分	・80
・1.0	・0.5				・1時間	・70
						・60

耐風圧性能  
建築基準法に基づき定まる風圧力の(・1・1.15・1.3)倍の風圧力に対応した工法

主要部材の耐風圧性能(ガラスを除く)

支点間距離(h)	耐風圧性能	状態
4m以下	・たわみ量が±(1/150)×hかつ絶対量20mm以下であること	部材の脱落、ガラスの破損及び主要部材に有害な歪みが起こらないこと。
4mを超える	・	

層間変位追従性

建築物の構造種別	層間変位量(h=支点間距離)	変位後の状態
鉄骨造	・±(1/200)×h以上	部材の脱落、ガラスの破損及び主要部材に有害な歪みが起こらないこと。
鉄筋コンクリート造	・±(1/300)×h以上	・シリングは補修程度の損傷であること。
鉄骨鉄筋コンクリート造	・	

シーリング材  
下表以外は標準仕様書表9.7.1による

被覆体の組合せ		シーリング材の種類
	記号	主成分による区分
金属	ガラス	
	石、タイル	
ガラス	ガラス	
カーテンウォール板間目地		

構造用ガスケット  
・適用する(施工箇所) ・図示  
材質 ・クロロブレン系 ・EPDM系 ・シリコーン系  
形状 ・H型 ・Y型 ・C型  
寸法(mm) ガラス板厚( )、支持枠の厚さ( )、ウェブの寸法( )  
・適用しない

断熱材 ④  
種類( )  
厚さ(mm)( )  
施工箇所 ・図示

耐火材料 施工部位 種 別 規格等  
・ファスナー部  
・取付けブラケット  
・パネル目地部  
・層間ふさぎ

2

メタルカーテンウォール

3

PCカーテンウォール

(17.3.2～5)(表17.3.2)

カーテンウォールの材料  
コンクリート ※標準仕様書17.3.2(a)(i)～(iv)による  
鉄筋 ※SD295A(・D13 ・D10)  
補強鉄線の径(mm) ※3.2 ・4.0 ・5.0 ・6.0  
配筋 ※図示  
先付けの材料 ・サッシ枠 ・ゴンドラ用ガイドレール  
表面仕上げ材 ・磁器質タイル  
・石材(・花ごら岩 ・大理石 )

ガasketを用いる場合のアンカー溝の寸法及び寸法許容差(mm)  
・(h=1～2、W及びD±1)  
製品及び取付け位置の寸法許容差 ※標準仕様書表17.3.1～2による

① 材料

② 素地ごしらえ

③ 錆止め塗料塗り

④ 塗装

(18.1.3)

屋内で使用する塗料のホルムアルデヒド放数量 ※規制対象外  
○防火材料 ※壁内の壁、天井上げは防火材料とする。  
・次の箇所を除き防火材料とする。(箇所: )

(18.2.2～7)

下地面等		種別	
本部	不透明塗料塗りの場合	※A種	・B種
	透明塗りの場合	※B種	・A種
鉄鋼面		※C種	・A種 ・B種
亜鉛めっき鋼面		・A種	○B種
モルタル面及びプラスター面		※B種	・A種
コンクリート面(DP以外)及びALCパネル面		※B種	・A種
押出成形セメント板面		・A種	○B種
せっこうボード面及びその他	目地: 継目処理工法	※A種	・B種
ボード面	目地: 継目処理工法以外	※B種	・A種

(18.3.2、3)

下地面等		工程の種別	塗料の種別
鉄鋼面	見え掛り部分	※A種	・B種
	見え隠れ部分	※B種	・A種
亜鉛めっき鋼面	鋼製建具	※A種	・B種
	鋼製建具以外	※B種	・A種

(18.4.1～18.14.2)

塗装	種別	塗料の種類
○合成樹脂調合ペイント塗り(SOP)	木部屋外	※A種 ・B種
	木部屋内	※B種 ・A種
	鉄鋼面	※B種 ・A種
	亜鉛めっき鋼面	※1種 ・2種
○クリヤラッカー塗り(CL)	鉄鋼面	※B種 ・A種
・アクリル樹脂系非水分散型塗料塗り(NAD)	鉄鋼面	※B種 ・A種
○耐候性塗料塗り(DP)	鉄鋼面	—
	亜鉛めっき鋼面	—
	コンクリート面及び押出成形セメント板面	・A種 ・B種 ・C種
○つや有合成樹脂エポキシペイント塗り(EP-G)	コンクリート面、モルタル面、プラスター面、せっこうボード面、その他ボード面等	※B種 ・A種
	屋内の鉄鋼面	※B種 ・A種
○合成樹脂エマルジョンペイント塗り(EP)	鉄鋼面	※B種 ・A種
・合成樹脂エマルジョン模様塗料塗り(EP-T)	鉄鋼面	※B種 ・A種
・ウレタン樹脂ワニス塗り(UC)	鉄鋼面	※B種 ・A種
・ラッカーエマルゲン塗り(LE)	鉄鋼面	※B種 ・A種
・オイルステイン塗り(OS)	—	—
・木材保護塗料塗り(WP)	鉄鋼面	※B種 ・A種

壁土、屋根面の金属面に塗装する場合の塗料は高日射反射率塗装 ⑤ とする。

・高日射反射率塗料塗り ⑤  
下地調整(改修標準仕様書表7.2.2) ・R A種 ・R B種 ・R C種

工程	塗料その他				塗付量(kg/m <sup>2</sup> )
	規格番号	規格名称	種類	等級	
塗料塗り	JIS K 5675	屋根用塗料	2種	・2級 ・3級	塗料製造所の仕様による

5

ゴム床タイル

6

カーペット敷き

(19.2.2)

色柄 ( )  
厚さ(mm) ・3.0 ・4.5 ・6.0 ・9.0  
寸法(mm) ( )

(19.3.3.4)(表19.3.1)

種別	バイル形状	織り方	色柄等	帯電性	備考
・A種	・カットバイル	・ワイドカーベット	・無地	・適用する	(性能: ※人体帯電圧3kV以下) ・適用しない
・B種	・ループバイル	・ダブルウェーブカーベット	・柄物	・適用する	
・C種	・カット、ループ併用	・ワイドワイドカーベット	(標準品)	・適用する	
				・適用しない	

下敷き材  
※反毛フェルト(JIS L 3204)の第2種2号 呼び厚さ8mm

・タフテッドカーベット

バイル形状	バイル長さ(mm)	工法	帯電性	備考		
・カットバイル	・5～7	※全面接着工法	(性能: ※人体帯電圧3kV以下) ・適用しない			
・ループバイル	・4～6	・グリッパー工法				
・レペルループバイル	・4					
・カット、ループ併用	・					

下敷き材(グリッパー工法の場合)  
※反毛フェルト(JIS L 3204)の第2種2号 呼び厚さ8mm

・ニードルパンチカーベット  
厚さ(mm) ( ) 帯電性 ・適用する(性能: ※人体帯電圧3kV以下)  
備考 ( )

・タイルカーベット

バイル形状	種別	施工箇所	寸法	総厚さ(mm)	備考
※ループバイル	※第一種		※500×500	※6.5	
	※第二種				
・カットバイル	・第一種		※500×500	※6.5	
	・第二種				
・カット、ループ併用	・第一種		※500×500	※6.5	
	・第二種				

タイルカーベットの敷き方 平場 ※市松敷き ・模様らし  
階段部分 ※模様らし ・市松敷き  
見切り、押え金物 ・適用する(材質、形状等 ※図示)

⑦ 合成樹脂塗床

⑧ フローリング張り

(19.4.2.3)(表19.4.4.5)

種別	施工箇所	工法	仕上げの種類
・厚膜型塗床材(弾性ウレタン樹脂系塗床)			※平滑仕上げ ・防滑仕上げ ・つや消し仕上げ
○厚膜型塗床材(1.5mm樹脂系塗床)		・薄膜流し展べ工法 ○厚膜流し展べ工法 ・樹脂1.5mm工法	・平滑仕上げ ○防滑仕上げ(骨材入り)
・薄膜型塗床材(1.5mm樹脂系塗床)			※平滑仕上げ
・7mm樹脂塗床(JIS K 5970)(防塵塗料塗り)		※製造所の指定による	工程 塗布量(kg/m <sup>2</sup> ) ※0.25kg/m <sup>2</sup> 以上 表面仕上げ ※平滑 ・防滑 溶剤 ※水性 ・溶剤系 ・無溶剤系 仕上げ色 ※標準色

塗料のホルムアルデヒド放数量 ※規制対象外

9

畳敷き

(19.6.2)(表19.6.1)

種別 ・A種 ・B種 ・C種 ・D種(畳床:・KT-I・KT-II・KT-III・KT-K・KT-N)  
下地の種類 ・標準仕様書 表12.6.1による床組  
・ポリスチレンフォーム床下地(ノンフロウ ⑤)

畳表及び畳床はホルムアルデヒド、アセトアルデヒド及びビスチレンを発生しないか、発散が極めて少ない材料を使用したものとする。

① 材料

② 素地ごしらえ

③ 錆止め塗料塗り

④ 塗装

(18.1.3)

屋内で使用する塗料のホルムアルデヒド放数量 ※規制対象外  
○防火材料 ※壁内の壁、天井上げは防火材料とする。  
・次の箇所を除き防火材料とする。(箇所: )

(18.2.2～7)

下地面等		種別	
本部	不透明塗料塗りの場合	※A種	・B種
	透明塗りの場合	※B種	・A種
鉄鋼面		※C種	・A種 ・B種
亜鉛めっき鋼面		・A種	○B種
モルタル面及びプラスター面		※B種	・A種
コンクリート面(DP以外)及びALCパネル面		※B種	・A種
押出成形セメント板面		・A種	○B種
せっこうボード面及びその他	目地: 継目処理工法	※A種	・B種
ボード面	目地: 継目処理工法以外	※B種	・A種

(18.3.2、3)

下地面等		工程の種別	塗料の種別
鉄鋼面	見え掛り部分	※A種	・B種
	見え隠れ部分	※B種	・A種
亜鉛めっき鋼面	鋼製建具	※A種	・B種
	鋼製建具以外	※B種	・A種

(18.4.1～18.14.2)

塗装	種別	塗料の種類
○合成樹脂調合ペイント塗り(SOP)	木部屋外	※A種 ・B種
	木部屋内	※B種 ・A種
	鉄鋼面	※B種 ・A種
	亜鉛めっき鋼面	※1種 ・2種
○クリヤラッカー塗り(CL)	鉄鋼面	※B種 ・A種
・アクリル樹脂系非水分散型塗料塗り(NAD)	鉄鋼面	※B種 ・A種
○耐候性塗料塗り(DP)	鉄鋼面	—
	亜鉛めっき鋼面	—
	コンクリート面及び押出成形セメント板面	・A種 ・B種 ・C種
○つや有合成樹脂エポキシペイント塗り(EP-G)	コンクリート面、モルタル面、プラスター面、せっこうボード面、その他ボード面等	※B種 ・A種
	屋内の鉄鋼面	※B種 ・A種
○合成樹脂エマルジョンペイント塗り(EP)	鉄鋼面	※B種 ・A種
・合成樹脂エマルジョン模様塗料塗り(EP-T)	鉄鋼面	※B種 ・A種
・ウレタン樹脂ワニス塗り(UC)	鉄鋼面	※B種 ・A種
・ラッカーエマルゲン塗り(LE)	鉄鋼面	※B種 ・A種
・オイルステイン塗り(OS)	—	—
・木材保護塗料塗り(WP)	鉄鋼面	※B種 ・A種

壁土、屋根面の金属面に塗装する場合の塗料は高日射反射率塗装 ⑤ とする。

・高日射反射率塗料塗り ⑤  
下地調整(改修標準仕様書表7.2.2) ・R A種 ・R B種 ・R C種

工程	塗料その他				塗付量(kg/m <sup>2</sup> )
	規格番号	規格名称	種類	等級	
塗料塗り	JIS K 5675	屋根用塗料	2種	・2級 ・3級	塗料製造所の仕様による

19

内装工事

① 接着剤

② ビニル床シート

③ ビニル床タイル

④ ビニル幅木

(19.2.2)

接着剤のホルムアルデヒド放数量 ※規制対象外  
接着剤は可塑剤(難燃性の可塑剤を除く)が添付されていないものとする。  
施工箇所の下地がセメント系下地及び木質系下地以外の場合の接着剤の種類 ・図示

(19.2.2.3)

種類	JIS記号	施工箇所	色柄	特殊機能	厚さ(mm)	備考
○発泡層のないもの	⑤S(複層ビニル床シート)	一般部	・無地	・帯電防止	・2.0	○防汚、消臭型
・発泡層のあるもの	・	トイレ	○マーブル柄	・耐動荷重性	○2.5	
			・無地	・防汚性		
			・柄物	・耐薬品性		

工法 ※熱溶接工法 ・突付け(施工箇所: )  
特殊機能  
帯電防止 ・帯電防止性能評価値(JIS A 1455) 1.2以上～3.2未満  
又は体積電気抵抗値(JIS A 1454) 1×10<sup>7</sup>～1×10<sup>10</sup> Ω程度

(19.2.2)


JIS記号	施工箇所	色柄	寸法	特殊機能	厚さ(mm)	備考
・F-T(複層ビニル床タイル)		・無地	・300×300	・帯電防止	・2.0	・防汚性
		・柄物	・450×450	・防汚性	・3.0	
・K-T(3層ビニル床タイル)		・無地	・300×300	・帯電防止	・2.0	・防汚性
		・柄物	・450×450	・防汚性	・3.0	
○F-O-A(直敷きビニル床タイル)	事務室	・無地	○500×500	○帯電防止	○5.0	</











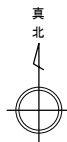


計 面 概 要			
用 途	消防署（出張所）		
規 模	地上 2 階建		
構 造	鉄骨造		
最 高 高 さ	9.00 m		
軒 高	7.50 m		
建 築 面 積	280.52 m <sup>2</sup>	建 ぺ い 率	31.37 %
延 床 面 積	410.94 m <sup>2</sup> （容積率対象 328.92 m <sup>2</sup> ）	容 積 率	36.79 %

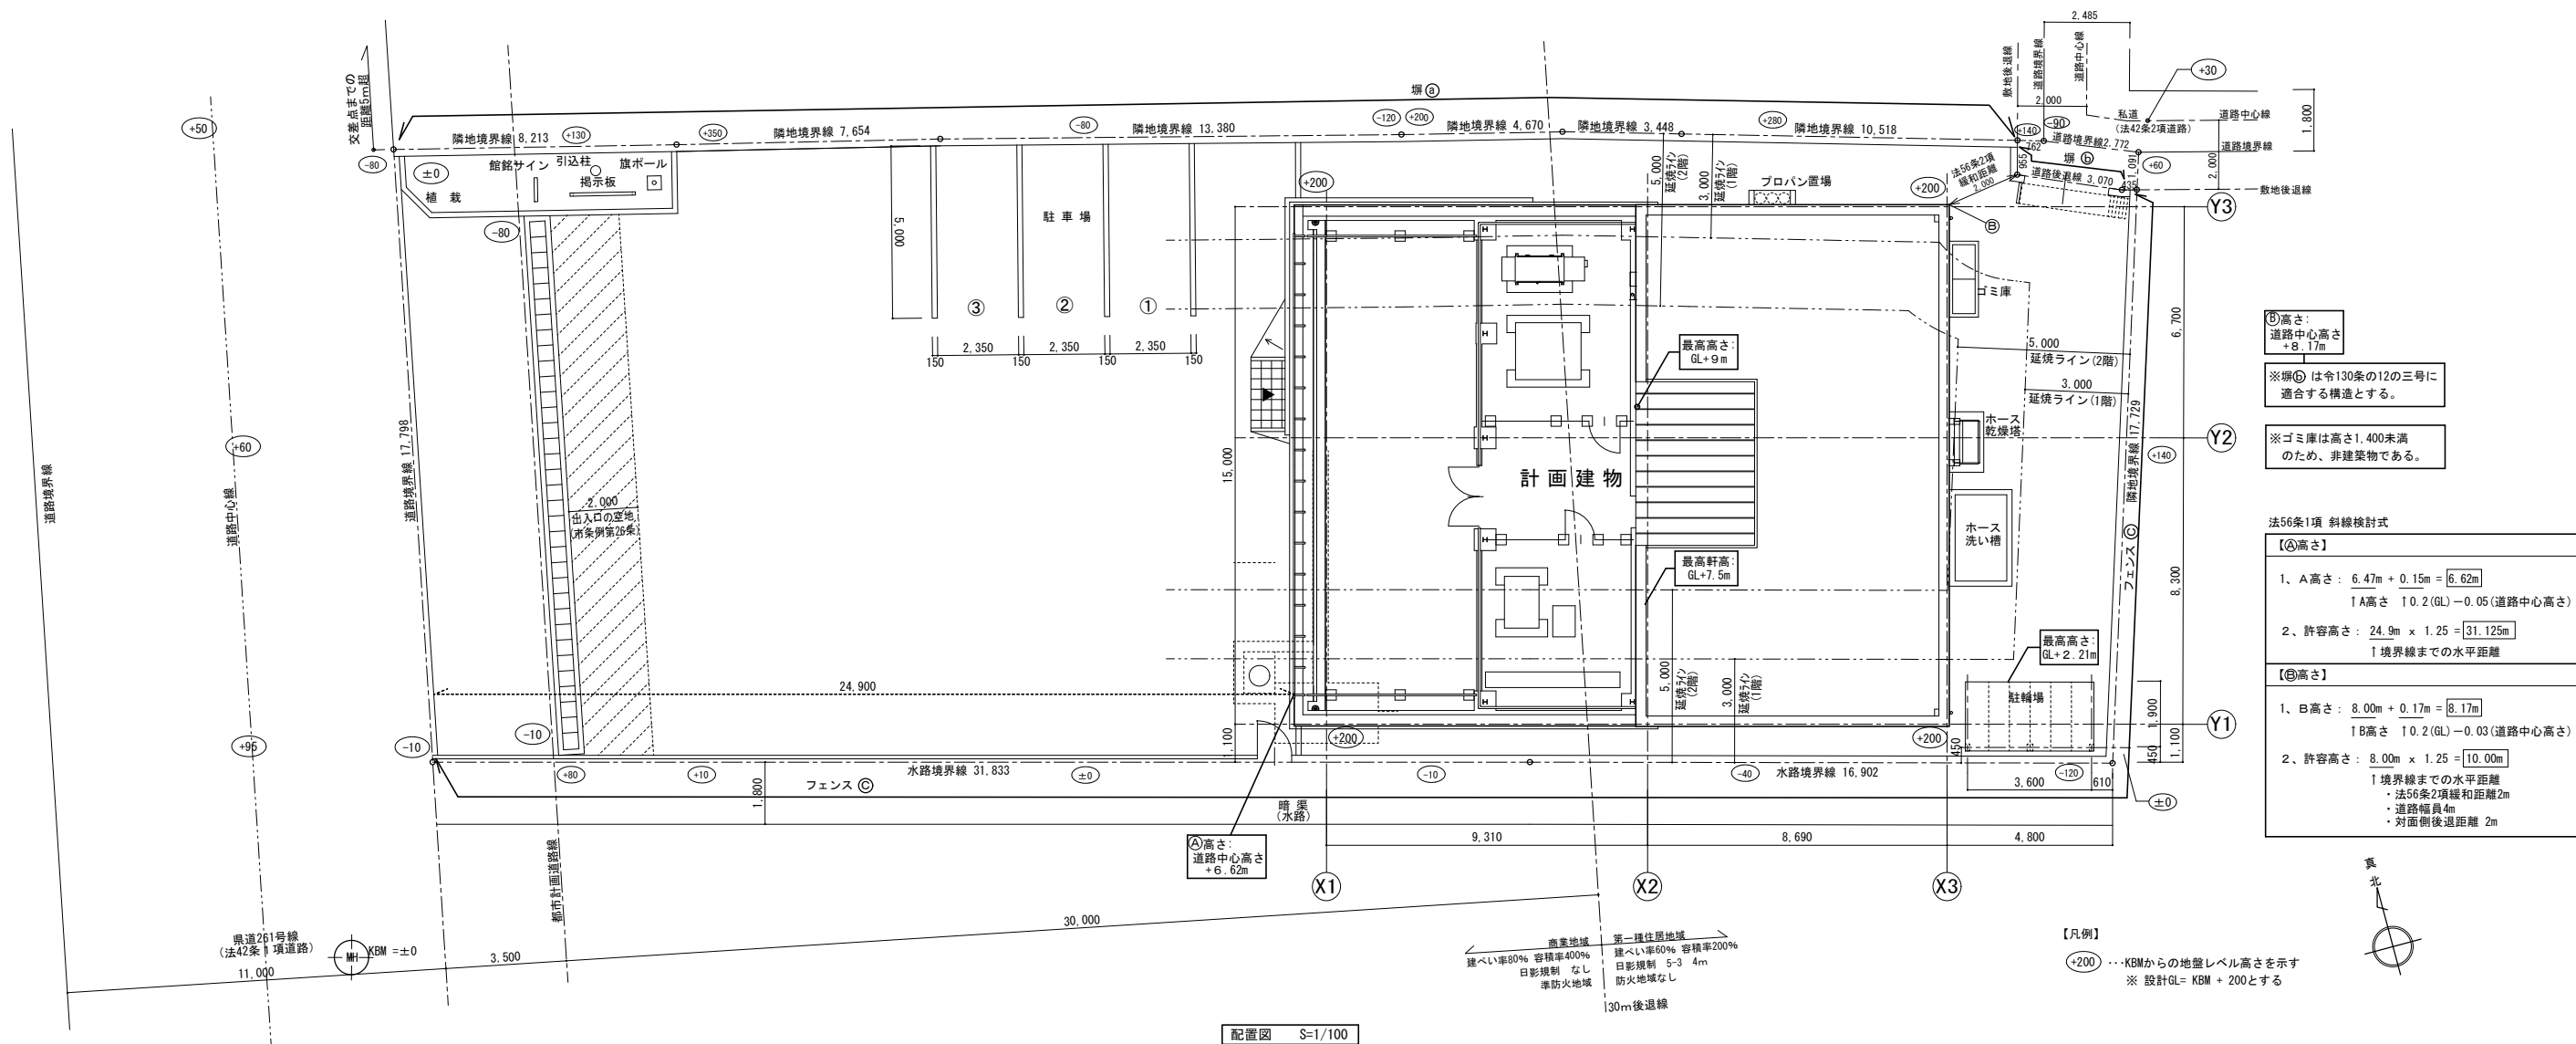

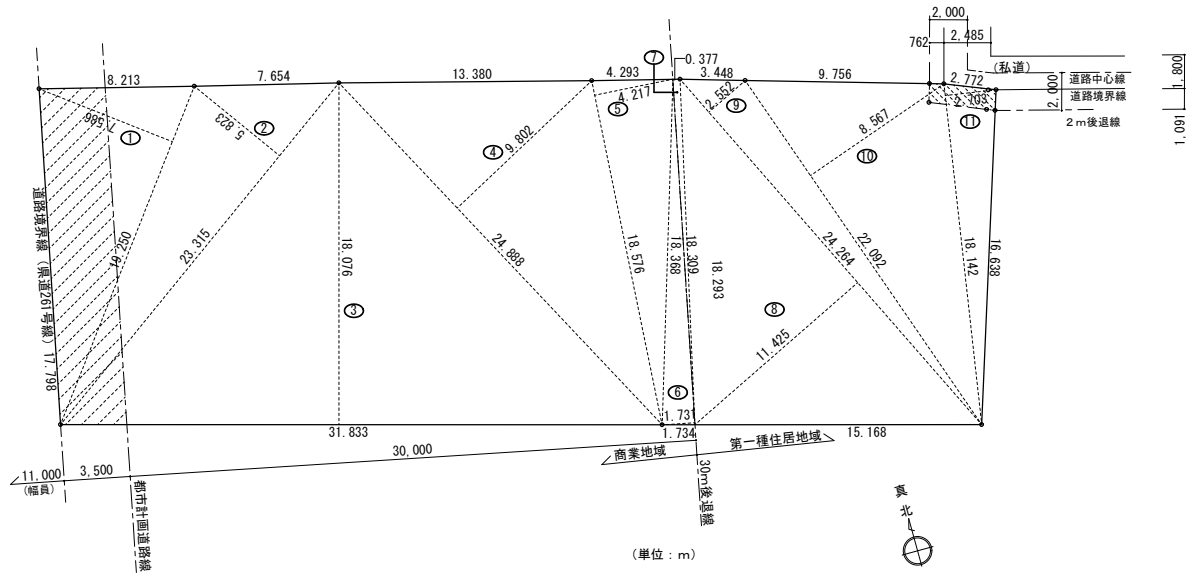

敷地求積図 S=1/200

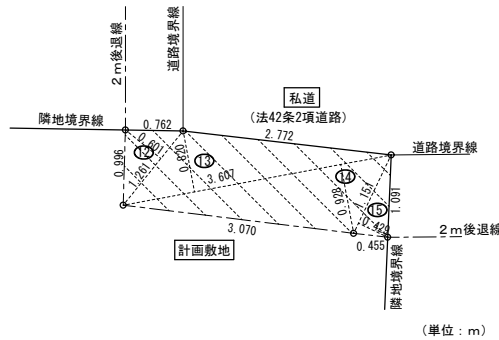


東側 2m後退 敷地求積図 S=1/50

面積算定表				面積単位：㎡
現 況 敷 地	①商業地域			
	番 号	底 辺(㎡)	高 さ(㎡)	倍 面 積
	1	19.250	7.586	146.0305
	2	23.315	5.823	135.7632
	3	31.833	18.076	575.4133
	4	24.888	9.802	243.9521
	5	18.576	4.217	78.3349
	6	18.368	1.731	31.7950
	倍 面 積 合 計			1211.2890
	倍 面 積 ÷ 2			605.6445
	商業地域地積			605.64
	②第一種住居地域			
	番 号	底 辺(㎡)	高 さ(㎡)	倍 面 積
	7	18.309	0.377	6.9024
	8	24.264	11.425	277.2162
	9	24.264	2.552	61.9217
	10	22.092	8.567	189.2621
11	18.142	2.703	49.0378	
倍 面 積 合 計			584.3402	
倍 面 積 ÷ 2			292.1701	
第一種住居地積			292.17	
敷 地 後 退	③私道側 敷地後退			
	番 号	底 辺(㎡)	高 さ(㎡)	倍 面 積
	12	1.261	0.601	0.7578
	13	3.607	0.820	2.9577
	14	3.607	0.928	3.3472
	15	1.151	0.429	0.4937
	倍 面 積 合 計			7.5564
	倍 面 積 ÷ 2			3.7782
敷地後退面積			3.77	

計画敷地面積		
①+②	合計	897.8146
計画敷地面積		897.81

2項道路後退後 敷地面積		
①+②+③	合計	894.0364
私道側 後退後 敷地面積		894.03

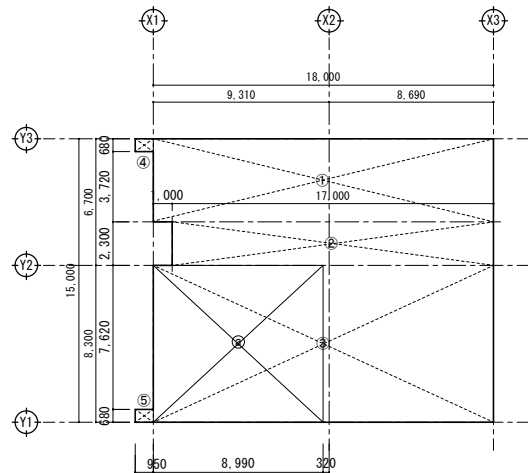

【消防庁舎】



⑩


【駐輪場】

1階床面積 求積図 S=1/200

面積算定表			面積単位：㎡
1 階床積表			
番号	計 算 式		計(㎡)
①	18.00	× 4.40	79.2000
②	17.00	× 2.30	39.1000
③	18.00	× 8.30	149.4000
④	0.95	× 0.68	0.6460
⑤	0.95	× 0.68	0.6460
合計			268.9920
1 階床面積			268.99

駐輪場面積		
⑩	3.702 × 2.00	7.4040
合計		7.4040
駐輪場面積		7.40

法52条車庫・駐輪場面積		
④	8.99 × 8.30	74.6170
⑤	3.702 × 2.00	7.4040
合計		82.0210
車庫・駐輪場面積		82.02

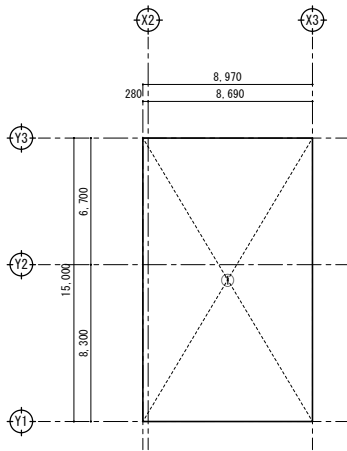

【消防庁舎】

2階床面積 求積図 S=1/200

面積算定表		面積単位: ㎡
2階求積表		
番号	計 算 式	計(㎡)
①	15.00 × 8.97	134.5500
合計		134.5500
2階床面積		134.55

面積表	
建築面積	280.52
消防庁舎床面積	
2階床面積	134.55
1階床面積	268.99
消防庁舎床面積	403.54
駐輪場床面積	
1階床面積	7.40
延床面積	410.94

法52条容積率対象面積	
410.94/5=82.188 (車庫等の面積 82.02)	
∴410.94-82.02=328.92	

面積算定表		面積単位：㎡	
番号	計算法	計(㎡)	
①	0.95 × 0.68	0.6460	
②	18.00 × 4.40	79.2000	
③	17.00 × 2.30	39.1000	
④	18.00 × 8.30	149.4000	
⑤	0.95 × 0.68	0.6460	
⑥	1.00 × 0.085	0.0850	
⑦	0.21 × 3.72	0.7812	
⑧	1.21 × 2.215	2.68015	
⑨	0.075 × 7.705	0.577875	
⑩	3.702 × 2.00	7.4040	
合計		280.520225	
建築面積		280.52	

敷地面積 求積図


S=1/200、S=1/50

床面積 求積図

S=1/200

建築面積 求積図

S=1/200

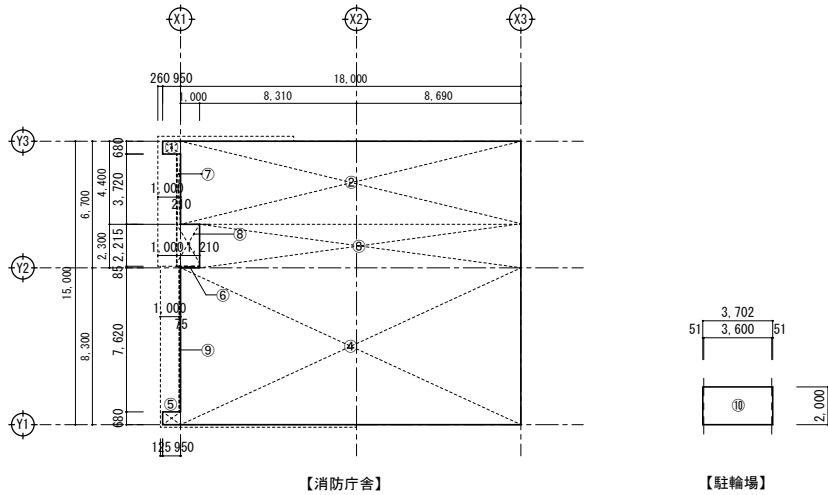

【消防庁舎】

【駐輪場】

建築面積 求積図 S=1/200



外 部 仕 上 表									
屋上（1階）	保護コンクリート t=80 (ワイヤメッシュφ6@100) 伸縮目地 既製品3m内外 硬質質* リスチンフォーム t=25 7スラブ防水A1-2 コンクリート金ゴテ t=80 (スラブ 勾配)	笠 木 (車庫上)	鉄鋼板t=4.5溶融亜鉛メッキ、一部7※既製品（300×70） 防水シート L=100×50×9	外 壁	押出成形シート板 t=60 (標準) の上、磁器質タイル(接着工法) 一部 押出成形シート板 t=60 (標準) の上、複層塗材E (一部吹分) 中柱形：7※ハ 鉄t=0.2 焼付塗装 目隠しルーバー：7※押出型材25x50 @50 (格子) 電解二次着色、 銅緑 C100x50x3.2 DP 外壁(腰)：コンクリート打放、自然石調裝飾仕上塗材 化粧目地切	屋 上 機械設備置場	壁：押出成形シート板 t=60 複層塗材 E (一部吹分) 柱：角型鋼管200×200×12 溶融亜鉛めっき、L=50x50x6 溶融亜鉛めっき	ルーフトレイン	鋳鉄製打込型 縦型 φ75 鋳鉄製打込型 横型 φ75
						ホース乾燥塔	・電動ホースリール (ホース10本掛) ・RC基礎、鉄骨控柱		
屋上（2階）	合成高分子系膜-フリングシート防水 S-F2 ALCハ 鉄 t=100	笠 木 (2F屋上)	7※既製品 (300×70) 防水シート	外 壁 (腰屋根)	押出成形シート板 t=60 (標準) の上、複層塗材E、 防水立上げ、7※二重水切	堅 樋	舗 装	・コンクリート舗装 t=150、溶接金網φ6 (100x100) (規格C-15-20) ・透水性7スラブ舗装 (規格A5-15-15)	・建物に使用する材料において、建築基準法37条に該当する材料は、同条に適合する品質を確保するものとする。 ・居室 (※ 引等で換気経路で居室とつながる室を含む) 仕上および下地材に使用する建築材料は全て鉄鋼製で、発散量がF☆☆☆☆の規格に適合するもの、および国土交通省告示により鉄鋼製で、発散建築材料に定められていないものを使用して製作されたものを使用すること ・床下、天井裏、壁内に使用する建築材料は全て、鉄鋼製で、発散量がF☆☆☆☆以上の規格に適合するものを使用する。 (材料の製作、施工に使用する接着剤類、塗装類及び、家具等を含む) ・外装タイル・・・乾式工法 (※ LIXILペルバーチテセラ同等品以上) とする。 ・断熱材・・・最上階スラブ裏：硬質発泡ポリウレタンt=25吹付とする (車庫を除く)。 外壁裏側：硬質発泡ポリウレタンt=25吹付とする。 埋戻し部 (居室)：硬質* リスチンフォーム t=30 敷込み ビット部 (1F 厨房スラブ 裏)：硬質* リスチンフォーム t=30 打込み ・ALC屋根・・・2F天井裏の吊材は埋設筋工法による取付とする。 ・仮眠室およびトイレ周りの間仕切壁は天井裏まで下地GB-R12.5を施工のこと
		庇	7※ハ 鉄 t=2.0 曲げ加工 シール						
越屋根	7素* ハ 鉄 リアル鋼板 t=0.45 (たてハバ 葺) 7スラブ防水-フリング 高圧木毛・木片シート板 t=20 母屋：C-100x50x20x2.3 @600 SOP	手すり	φ50スチール製 H=720 SOP	タラップ	SUSタラップ W400×@350×22φ L=50x50 (通付)	塀 フェンス	・化粧C B 鋼H1,200 (下部)、7※ルーバー-フェンスH800 (上部) ・スチール製メッシュフェンスH2,000、メッシュフェンス扉H900 H2,000	植 栽	・中木、低木
		丸 環	既製品 SUS製 φ19×R50	アンテナマスト	SUS製* 鉄 t=2,500 φ60.5 t=3.9 (別途工事)				
					駆付通報BOX	窓付バルコニー鋼板t=1.6 (別途工事)			

内 部 仕 上 表												
階	室 名	下 地	床	巾 木	下 地	壁	下 地	天 井	天井高	廻縁		備 考
										ブライント	BOX	
1階	風除室	RC	鉄鋼下地 300角 磁器質タイル	SUS幅木 H=60	LGS65形	GB-R t=12.5+9.5の上、 一部【耐火壁】GB-F t=15 +タイル板 t=6の上、化粧タイル板t=6 (ジョイナー工法)	LGS	GB-R t=9.5の上、 岩綿吸音板 t=9	2,700	塩ビ製		掲示板
	事務室	RC	0A707下地 H=100 置敷ビニル床シート t=5.0	ビニル幅木 H=60 一部 RC下地塗床仕上H=100	LGS65形	GB-R t=12.5+9.5 EP 一部【耐火壁】GB-F t=15 +タイル板 t=6 EP	LGS	GB-R t=9.5の上、 岩綿吸音板 t=9	2,700	塩ビ製 アルミ製	鋼製SOP	収納タンス
	書庫・倉庫 1	RC	コンクリート金ゴテ ビニル床シート t=2.5	ビニル幅木 H=60	LGS65形	GB-R t=12.5 タイル板 t=6 EP-G	LGS	GB-D t=9.5 (書庫) 鋼板 t=4.5 SOP (倉庫 1)	2,500	塩ビ製		スチール書棚 (別途)
	食 堂	RC	コンクリート金ゴテ ビニル床シート t=2.0	ビニル幅木 H=60	LGS65形	GB-R t=12.5+9.5 ビニル吸気張 一部【耐火壁】GB-F t=15 +タイル板 t=6 ビニル吸気張	LGS	GB-R t=9.5の上、 岩綿吸音板 t=9	2,500	塩ビ製 アルミ製	鋼製SOP	キッチンボード
	厨 房	RC	コンクリート金ゴテ 厨房用ビニル床シート t=2.0 (耐熱性、水はけ性、防滑性)	ビニル幅木 H=60	LGS65形	GB-S t=12.5+化粧タイル板 t=6 (ジョイナー工法：不燃)【不燃】 一部【耐火壁】GB-F t=15 +化粧タイル板 t=6 (ジョイナー工法：不燃)【不燃】	LGS	GB-R t=9.5の上、 岩綿吸音板 t=9【不燃】	2,500	塩ビ製 アルミ製	鋼製SOP	キッチンセット(L=2,700)、吊戸棚、作業台、水切棚(SUS製) 収納タンス、レンジフード、ガスステープル、SUS製床見切(厨房～食堂)
	倉庫 2	RC	コンクリート金ゴテ ビニル床シート t=2.5	ビニル幅木 H=60	LGS65形	GB-R t=12.5 タイル板 t=6 EP-G	LGS	GB-D t=9.5	2,500	塩ビ製		
	男性トイレ 女性トイレ	RC	コンクリート金ゴテ トイレ用ビニル床シート t=2.0 (防滑性、防湿性、耐尿汚染性) 男子のみ、一部 汚垂タイル t=5.5	ビニル幅木 H=60	LGS65形	GB-S t=12.5 化粧タイル板 t=6 (ジョイナー工法)	LGS	GB-D t=9.5	2,400	塩ビ製		トイレ・スライニング 甲板：タイル・スチールt=20、手洗タンス、化粧鏡
	車 庫	RC	コンクリート金ゴテ 鉄板 杉樹脂塗床(白線引・溶融式 線幅100)	RC下地塗床仕上げ H=100	LGS90形	外壁側：押出成形シート板 t=60 EP-G (腰壁：コンクリート下地 EP-G)【不燃】、 一部【耐火壁】GB-F t=15 +タイル板 t=6 EP-G【不燃】	LGS	デッキプレート表し	4,850	塩ビ製		ホースラック (別途)
	出勤準備室	RC	コンクリート金ゴテ 鉄板 杉樹脂塗床	ビニル幅木 H=100 一部 RC下地塗床仕上H=100	LGS65形	【耐火壁】GB-F t=15 +タイル板 t=6 EP-G	LGS	GB-D t=9.5	2,500	塩ビ製		回転式防火衣ロッカー、固定式防火衣ロッカー、消火器BOX
	救急消毒室	RC	コンクリート金ゴテ 鉄板 杉樹脂塗床	RC下地塗床仕上げ H=100	LGS65形	【耐火壁】GB-F t=15 +タイル板 t=6の上、 化粧タイル板 t=6 (ジョイナー工法)	LGS	タイル板 t=6 EP 目透し	2,400	塩ビ製		排水グレーチング、洗濯機パン、二槽流し、汚物流し、スライニング 甲板：SUS製
	資機材倉庫	RC	コンクリート金ゴテ 鉄板 杉樹脂塗床	RC下地塗床仕上げ H=100 一部 ビニル幅木 H=100	LGS65形	外壁側：押出成形シート板 t=60 EP-G (腰壁：コンクリート打放シ EP-G)、 一部【耐火壁】GB-F t=15 +タイル板 t=6 EP-G	LGS	タイル板 t=6 EP 目透し	3,000	塩ビ製		ポンペラック(空気、酸素) (別途)、タイルラック (別途)、消火器置場 (置き型)
	油 庫	RC	コンクリート金ゴテ (水勾配)	コンクリート金ゴテ H=150	LGS65形	外壁側：押出成形シート板 t=60 (腰壁：コンクリート打放シ) 一部 GB-R t=12.5 の上、タイル板 t=6 EP-G	LGS	タイル板 t=6 EP	3,000	塩ビ製		排水溝、ため樹 (格子蓋)
2階	仮眠室	RC	コンクリート金ゴテ ビニル床シート t=2.0	ビニル幅木 H=60	LGS65形	GB-R t=12.5+9.5 ビニル吸気張	LGS	GB-R t=9.5の上、 ビニル吸気張	2,500	塩ビ製 アルミ製	鋼製SOP	化粧鏡
	多目的室	RC	コンクリート金ゴテ ビニル床シート t=2.0	ビニル幅木 H=60	LGS65形	GB-R t=12.5+9.5 ビニル吸気張	LGS	GB-R t=9.5の上、 ビニル吸気張	2,500	塩ビ製 アルミ製	鋼製SOP	
	倉庫 3	RC	コンクリート金ゴテ ビニル床シート t=2.5	ビニル幅木 H=60	LGS65形	GB-R t=12.5 タイル板 t=6 EP-G	LGS	GB-D t=9.5	2,500	塩ビ製		
	洗面洗濯室	RC	コンクリート金ゴテ ビニル床シート t=2.0	ビニル幅木 H=60	LGS65形	GB-S t=12.5 化粧タイル板 t=6 (ジョイナー工法)	LGS	GB-D t=9.5	2,400	塩ビ製		洗面タンス、化粧鏡、スライニング 甲板：人造大理石、幅広板 洗濯機パン
	脱衣室	RC	ユニット07 H=150 (耐水合板t15捨貼) ビニル床シート t=2.0	ビニル幅木 H=60	LGS65形	GB-S t=12.5 化粧タイル板 t=6 (ジョイナー工法)	LGS	タイル板 t=6 EP	2,400	塩ビ製		タイル掛け
	男性トイレ	RC	コンクリート金ゴテ トイレ用ビニル床シート t=2.0 (防滑性、防湿性、耐尿汚染性) 一部 汚垂タイル t=5.5	ビニル幅木 H=60	LGS65形	GB-S t=12.5 化粧タイル板 t=6 (ジョイナー工法)	LGS	GB-D t=9.5	2,400	塩ビ製		トイレ・スライニング 甲板：人造大理石、手洗タンス、化粧鏡
	女性仮眠室	RC	コンクリート金ゴテ ビニル床シート t=2.0	ビニル幅木 H=60	LGS65形	GB-R t=12.5+9.5 ビニル吸気張	LGS	GB-R t=9.5の上、 ビニル吸気張	2,500	塩ビ製 アルミ製	鋼製SOP	変見 (400×1200)、昇降式物干、ブライント
	女性トイレ	RC	コンクリート金ゴテ トイレ用ビニル床シート t=2.0 (防滑性、防湿性、耐尿汚染性)	ビニル幅木 H=60	LGS65形	GB-S t=12.5+9.5 ビニル吸気張	LGS	GB-D t=9.5	2,400	塩ビ製		スライニング 甲板：タイル・スチールt=20
	洗濯脱衣室	RC	ユニット07 H=150 (耐水合板t15捨貼) ビニル床シート t=2.0	ビニル幅木 H=60	LGS65形	GB-S t=12.5 タイル板 t=6 EP	LGS	タイル板 t=6 EP	2,400	塩ビ製		洗面タンス、化粧鏡、洗濯機パン、タオル掛け
	ユニットバス	RC							—			
共通	廊 下	RC	コンクリート金ゴテ ビニル床シート t=2.0	ビニル幅木 H=60	LGS65形	GB-R t=12.5+9.5 EP 一部 GB-F t=15 +タイル板 t=6 EP (耐火壁)	LGS	GB-D t=9.5	2,500	塩ビ製		消火器BOX
	階段室	RC	コンクリート金ゴテ ビニル床シート t=2.0	ビニル幅木 H=60	LGS65形	GB-R t=12.5+9.5 EP	LGS	GB-D t=9.5	—	塩ビ製		笠木：鉄集成材t=25 CL、手すり：SUS製樹脂被覆φ40 ノブスリッパ：SUS製W35 (ゴム付)


【防火認定材】										【不燃、準不燃材料】認定番号				【記号説明】			
■外 装 (法2条1項 九の三号(ロ) → 令109条の3 一号)(法22条)(法63条)										■車 庫 (市条例第29条の区画)							
適用部分	材 料	仕 様	適用告示	適用部分	材 料	仕 様	認定番号	適用部分	材 料	仕 様	適用告示/認定番号						
車 庫 屋 上	屋根：コンクリート金こて t=80 (スラブ勾配)	耐火構造	建設省告示1399号 第5	越 屋 根	仕 上：フッ素系「ハハ」リアル鋼板 t=0.45 (たてハバ 葺) 7スラブ防水-フリング	耐火構造	FP030RF-9114	天 井									
	(仕 上：保護コンクリート t=80 (7ワイヤースチッチφ6@100)) (下 地：硬質モ リアレンフォーム t=50 7スラブ防水A1-2)				下 地：高圧木毛・木片シート板 t=20 母 屋：C-100x50x20x2.3 @600 SOP			壁 間仕切 (非耐力壁)	仕上：ケイカル板 t=6 EP-G (ジョイナー工法) 下地：GB-F t=15	耐火 1 時間	FP060NP-0241						
2 階 屋 上	屋根：軽量気泡コンクリートハ鉄 t=100	耐火構造	建設省告示1399号 第5	外 壁 (非耐力壁)	押出成形シート板 t=60	耐火 1 時間	FP060NE-9035	床	仕 上：エポキシ樹脂塗床 スラブ：コンクリート金ゴテ	耐火構造	平12年5月1399号						
	(仕 上：合成高分子系膜-フリングシート防水 S-F2) (ハ鉄裏：硬質発泡ウレタン t=25)																

一級建築士事務所 KATO KATO ARCHITECTS 〒千葉県知事登録 No. 1-1709-4702 株式会社 カトウ建築事務所				APPR	CHKD	DRAWN	本 社 千葉県中央区栄町36番10号 TEL 043-201-1277 FAX 043-201-1280 東京事務所 東京都中央区日本橋本町4丁目7番10号 TEL 03-3510-1336 FAX 03-5201-1013	工事名 (仮称) 古河消防署駅西出張所建設工事 図 名 仕上表	S <sup>o</sup> ー DATE ***** No. A-010
一級建築士 NO. 130206 加藤 義道									





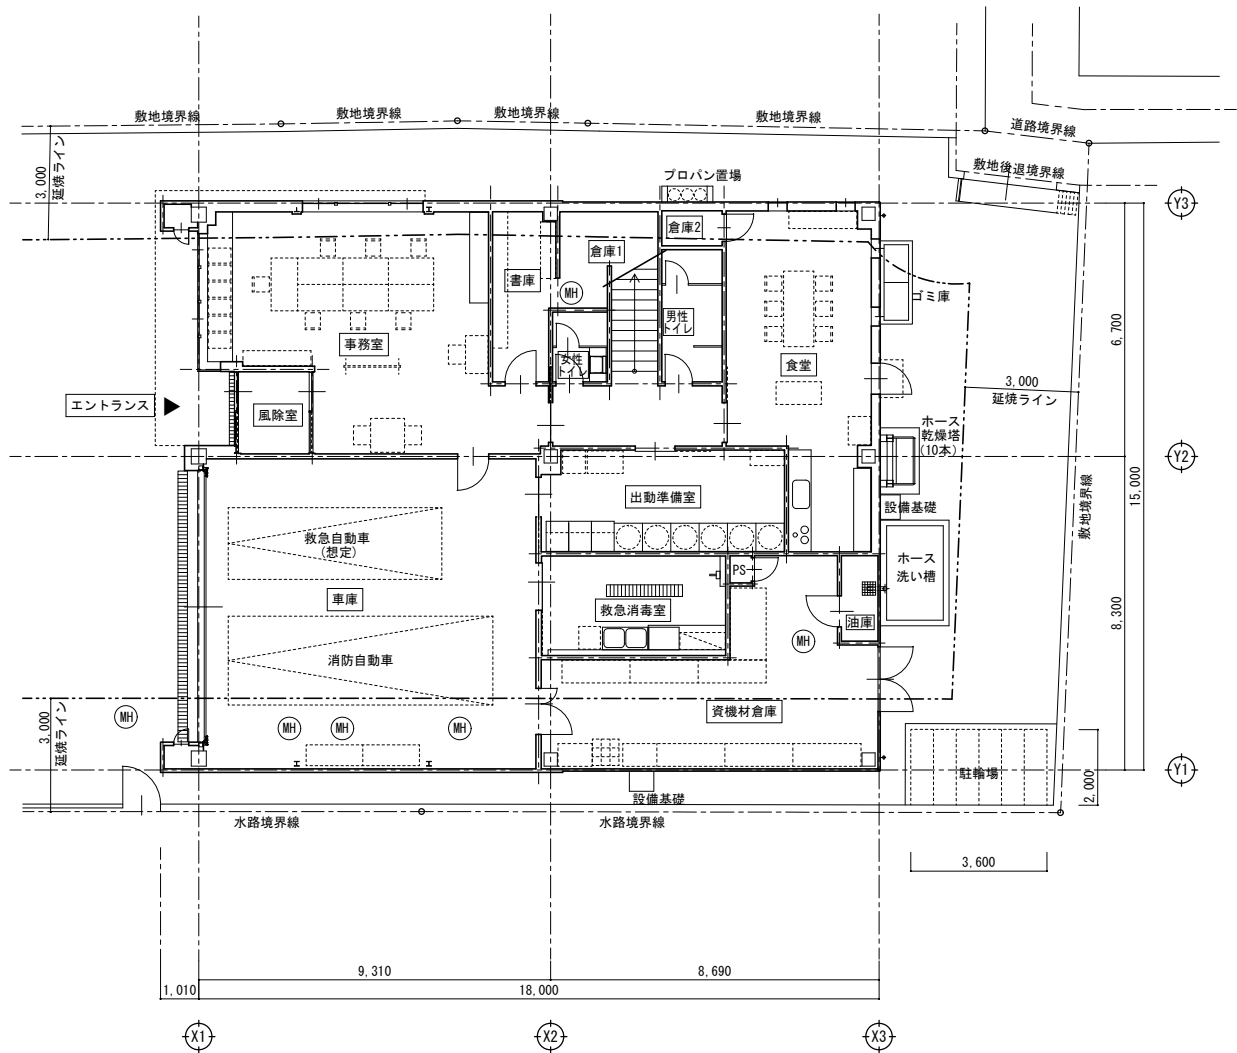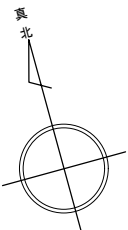


1階平面図 S=1/100

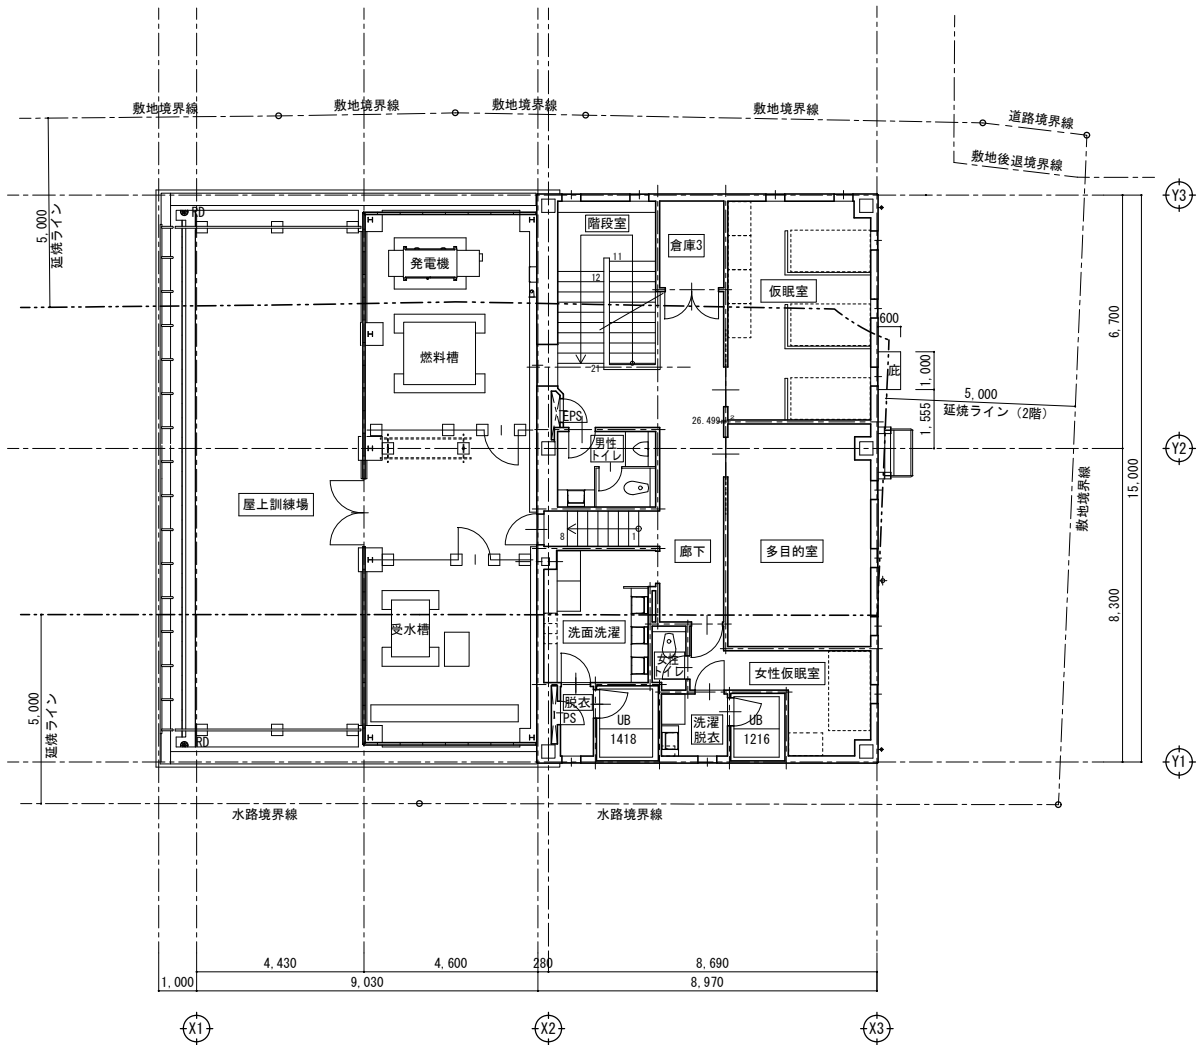

2階平面図 S=1/100

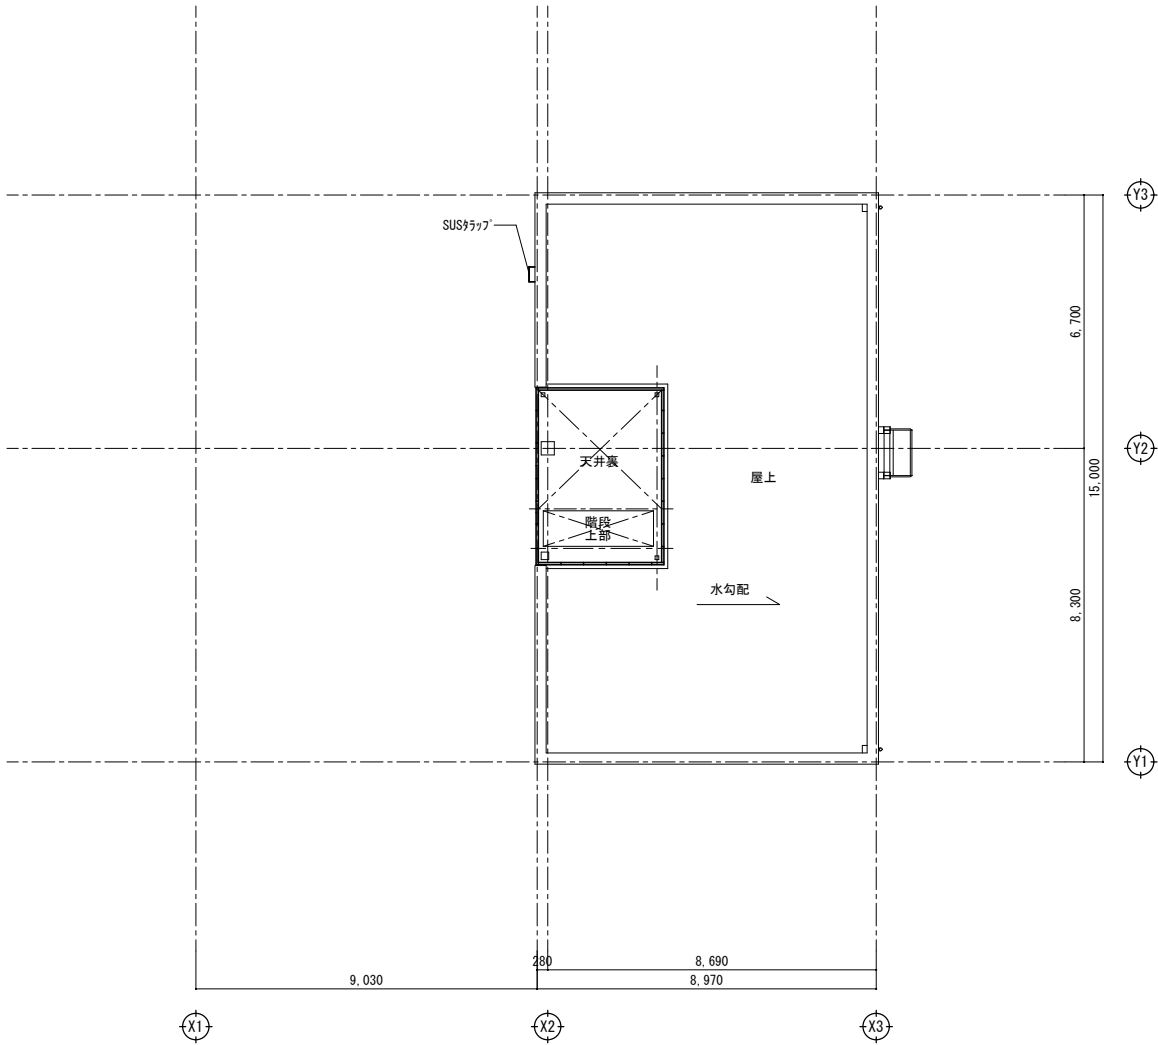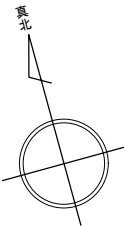

屋階平面図 S=1/100

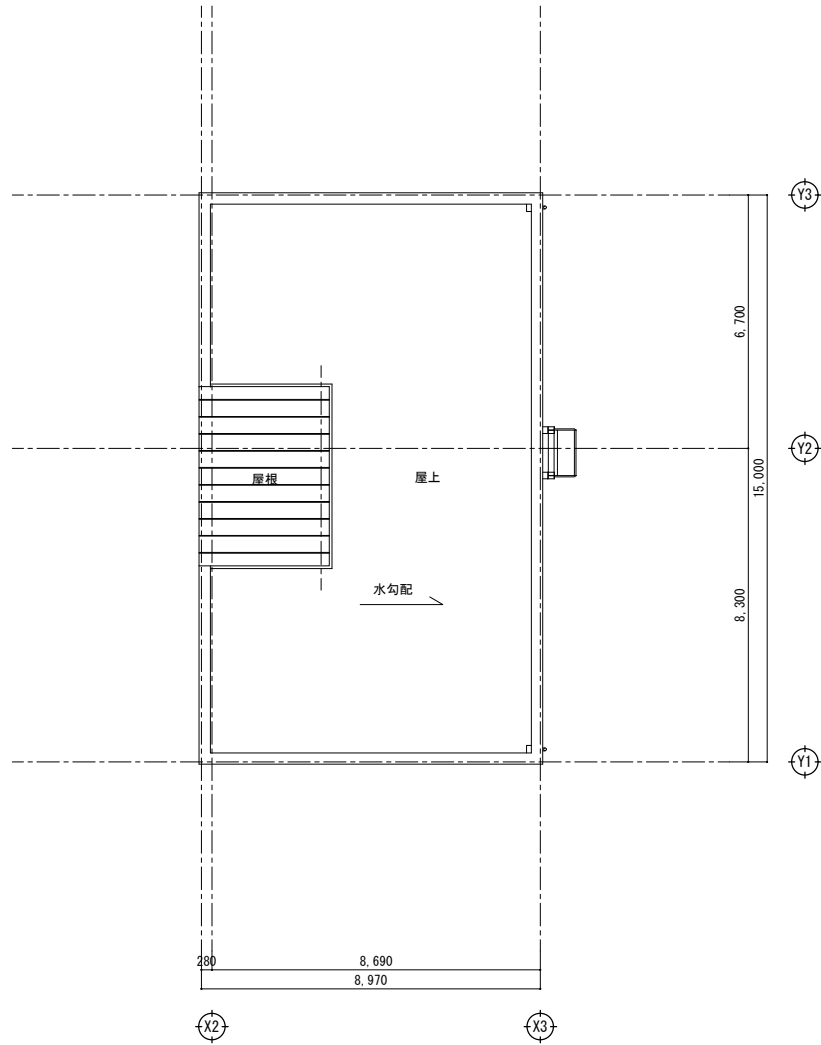


屋根伏図 S=1/100


一般建築士事務所 <b>KATO</b> KATO ARCHITECTURE STUDIO			千葉県知事登録 No. 1-1709-4702 株式会社 カトウ建築事務所			APPR	CHKD	DRAWN	本 社 千葉県中央区栄町36番10号 TEL 043-201-1277 FAX 043-201-1280 東京事務所 東京都中央区日本橋本町4丁目7番10号 TEL 03-3510-1336 FAX 03-5201-1013	工事名 (仮称)古河消防署駅西出張所建設工事 図 名 平面図 (2)	S= A1 : 1/100 A3 : 1/200 DATE ***** No. A-013
一級建築士 NO. 130206 加藤 義道											

外壁仕上げ凡例


符号	仕 様	符号	仕 様
Ⓐ	押出成形ポリト板t=60の上、磁器質タイル	Ⓝ	—
Ⓑ	押出成形ポリト板t=60(縦張) 複層塗材E(一部色分け)	Ⓞ	越屋根：7mm素板・1mm鋼板t=0.45(たて板葺)
Ⓑ	押出成形ポリト板 t=60(縦張)の上、複層塗材E	Ⓟ	手すり：φ50ステン製 H=720 SOP
Ⓒ	コンクリート打放、自然石調装飾仕上塗材 目地切	Ⓠ	手すり：7mm製 H=720
Ⓓ	中柱形：7mm素板t=2.0 焼付塗装	Ⓡ	縦樋： 鋼-VF管 φ75
Ⓔ	笠木：鋼調板t=4.5溶融亜鉛メッキ	Ⓢ	ドラップ
Ⓕ	笠木：7mm既製品W=300	Ⓣ	ホース乾燥塔(ホース10本掛)
Ⓖ	館銘サイン	Ⓤ	ブローン置場
Ⓚ	119サイン	Ⓥ	ベンチレーター(機械設備工事)
Ⓛ	目隠しルーバー：7mm押出型材25x50 #50(格子)電解二次着色	Ⓦ	SUSベンチキップ(機械設備工事)
Ⓜ	底、軒表：7mm素板t=2.0 曲げ加工		

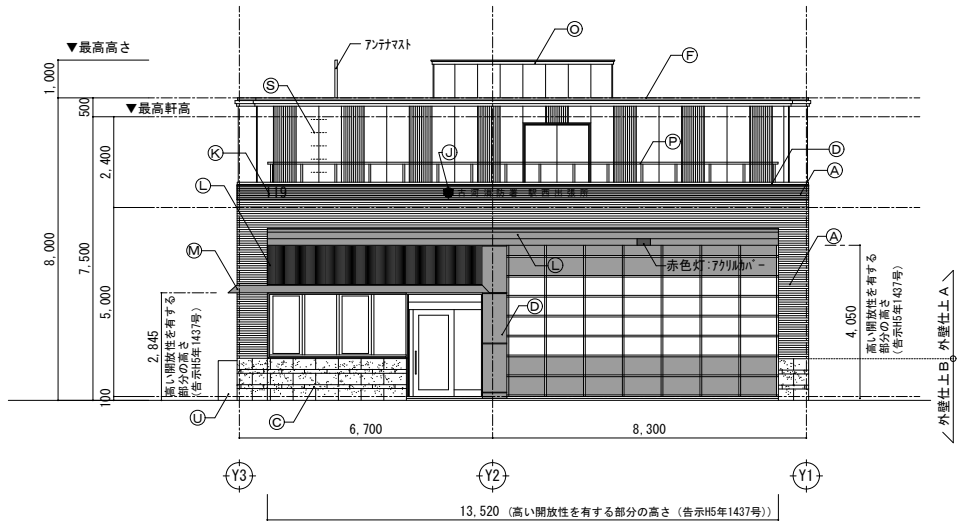


西立面図

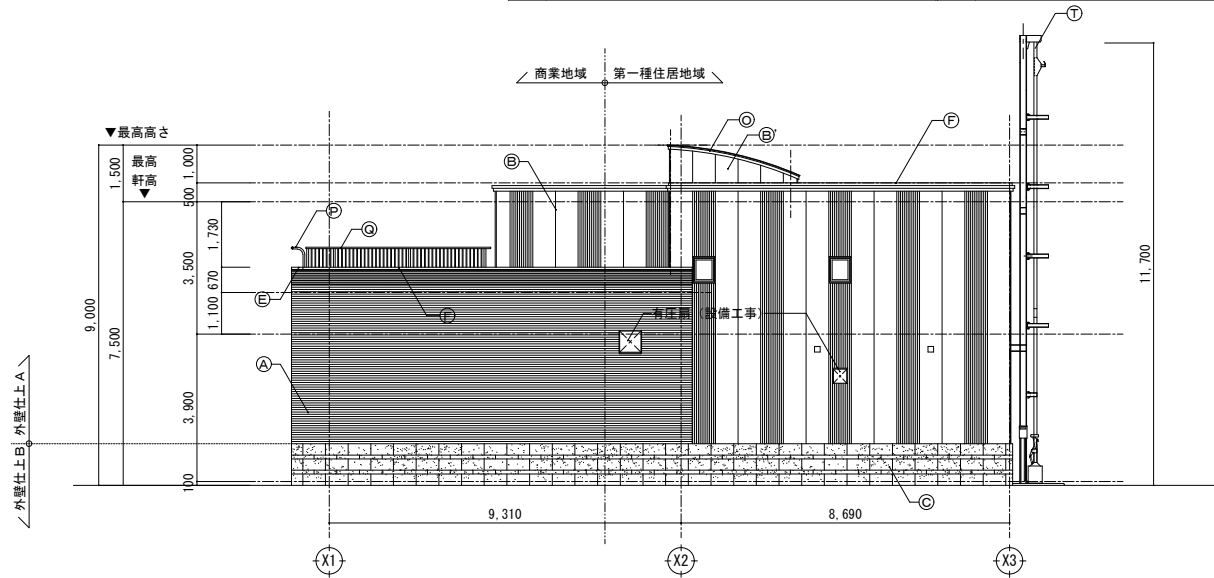

南立面図

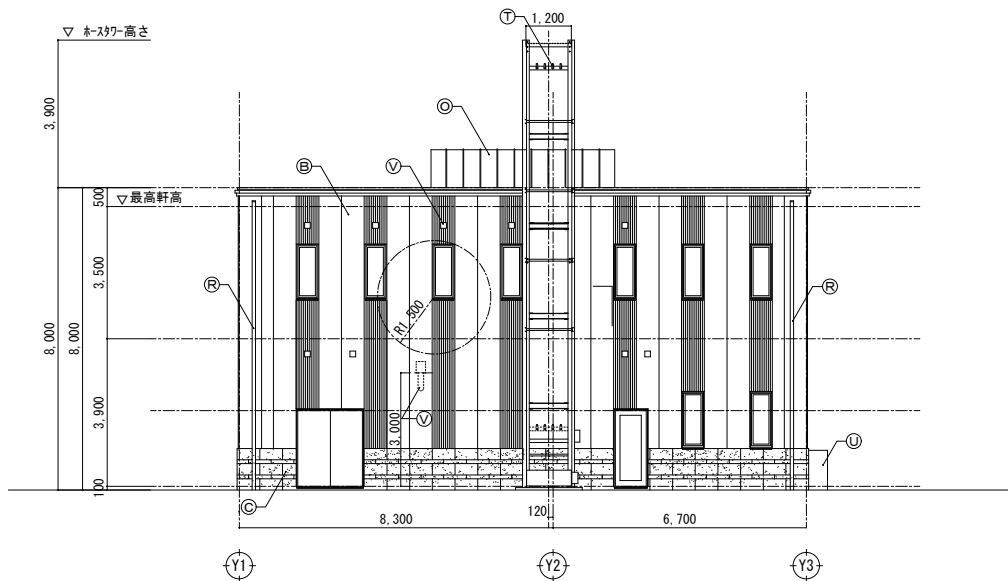





東立面図

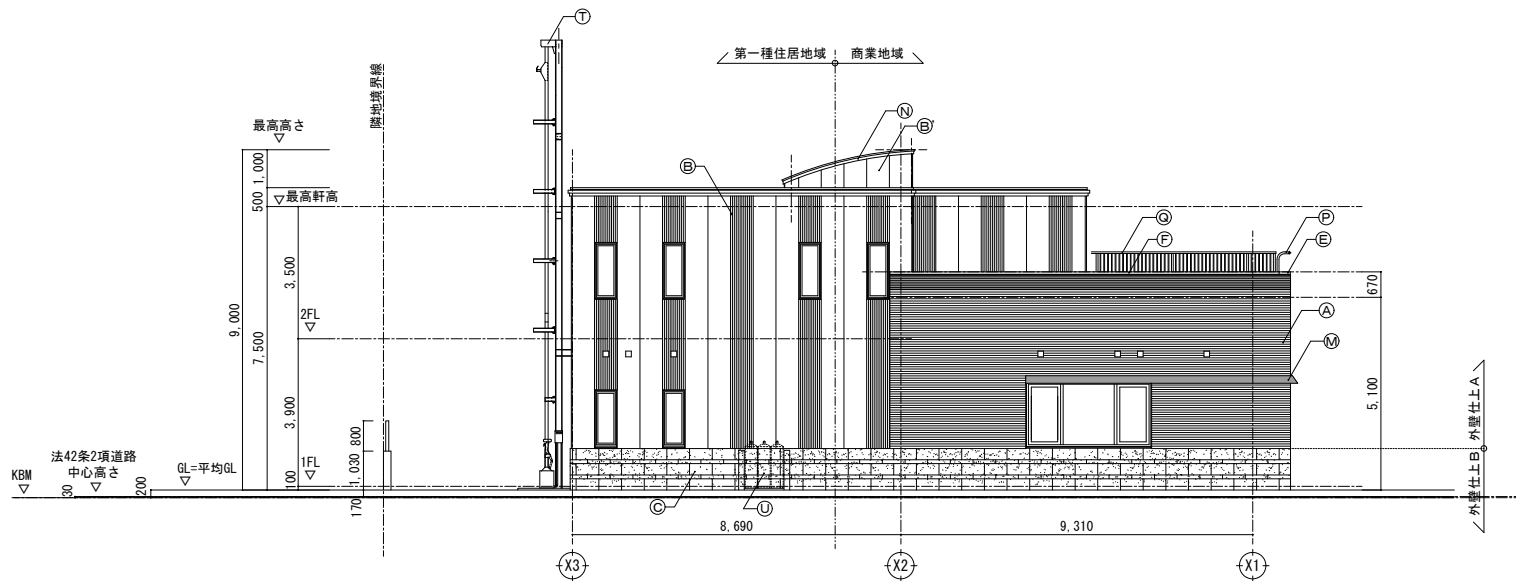


北立面図




法56条1項高さ制限確認表				
	起算点までの距離	制限高さ 計算式	当該部分の高さ	判 定
西側 ㉠点	24.9m 境界線までの水平距離	24.9m x 1.25 = 31.125m	6.47m + 0.15m = 6.62m ↑0.2(GL)→0.05(道路中心高さ)	○K
東側 ㉢点	8.0m 当該部分から 反対側までの水平距離	8.0m x 1.25 = 10.00m	8.00m + 0.17m = 8.17m ↑0.2(GL)→0.03(道路中心高さ)	○K

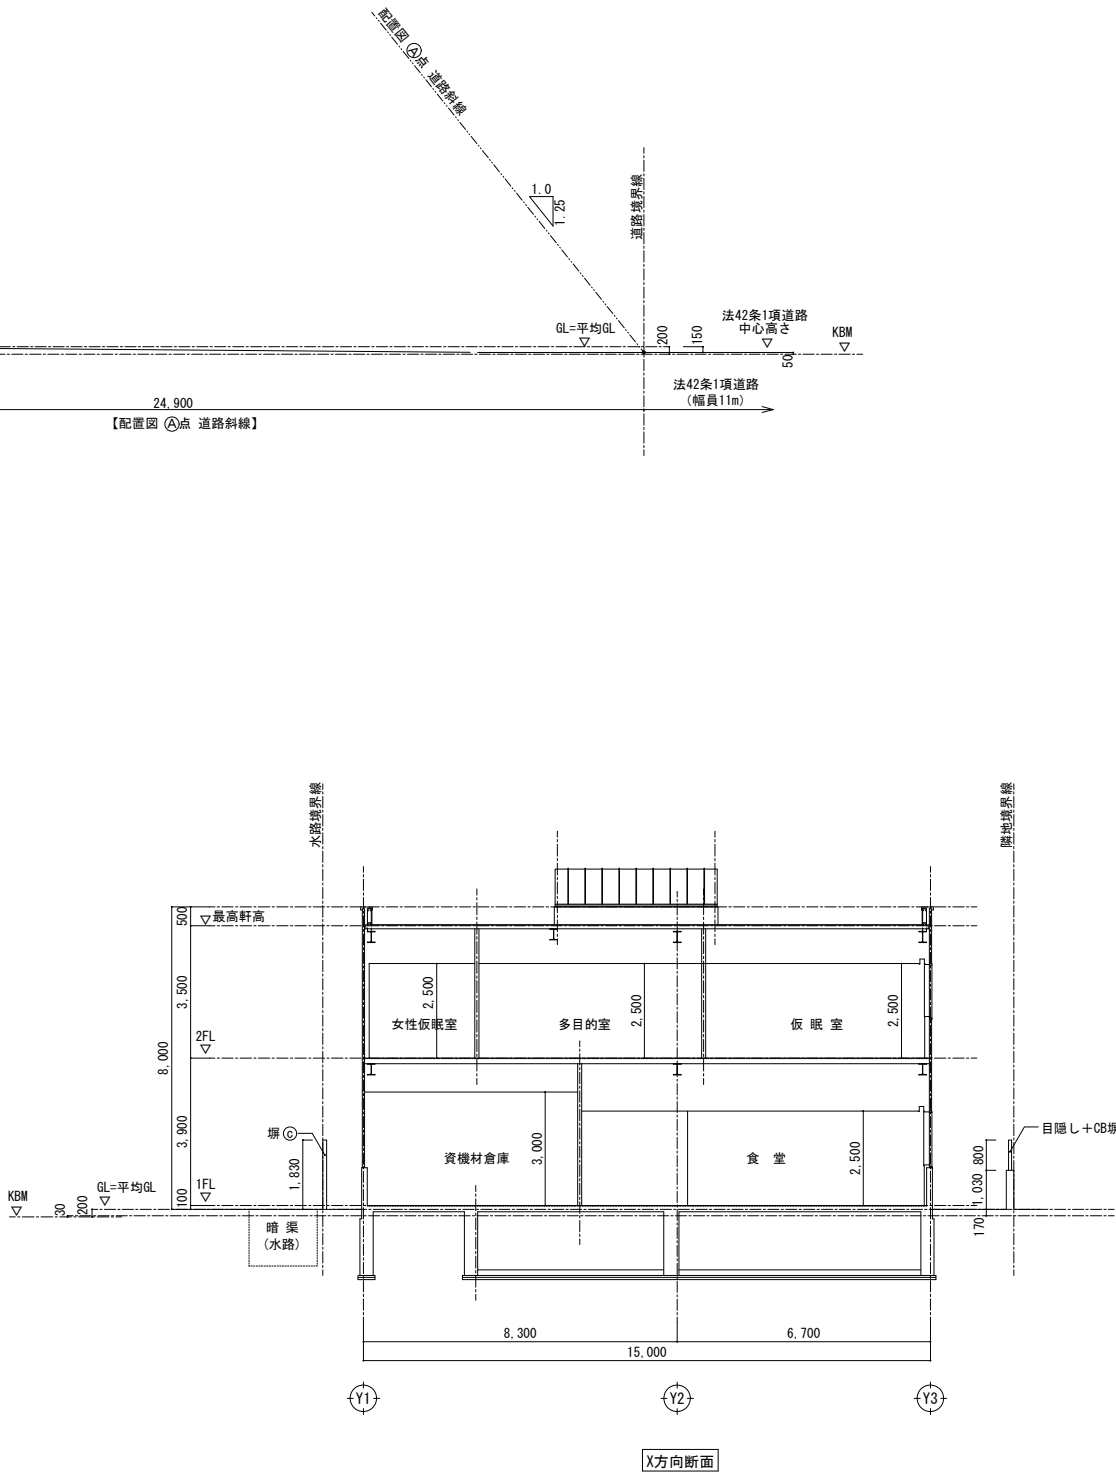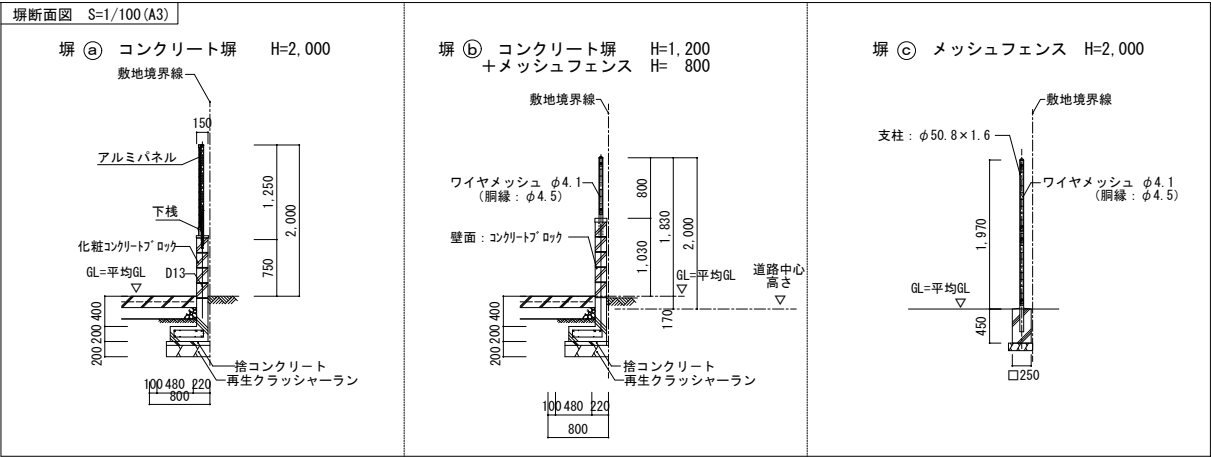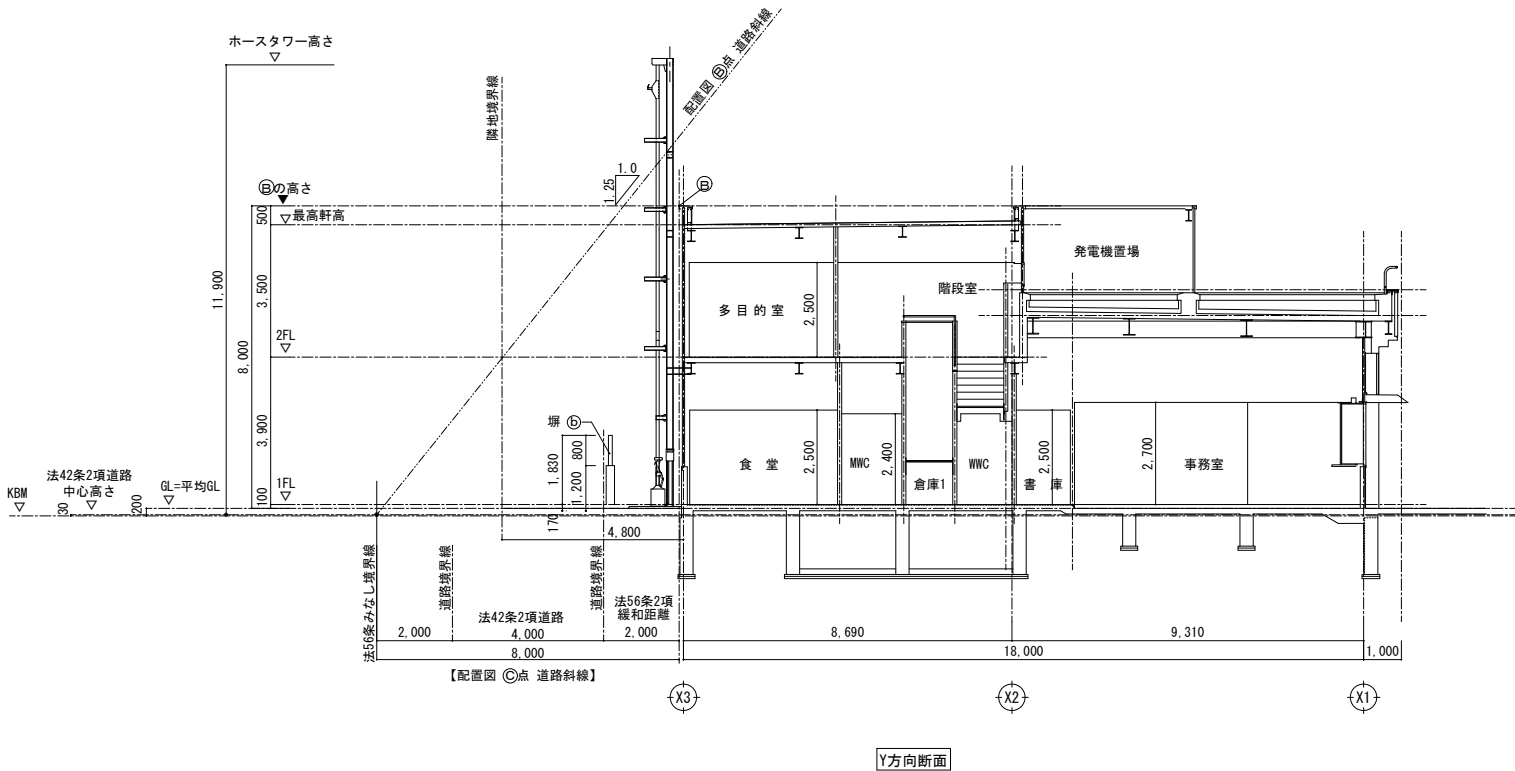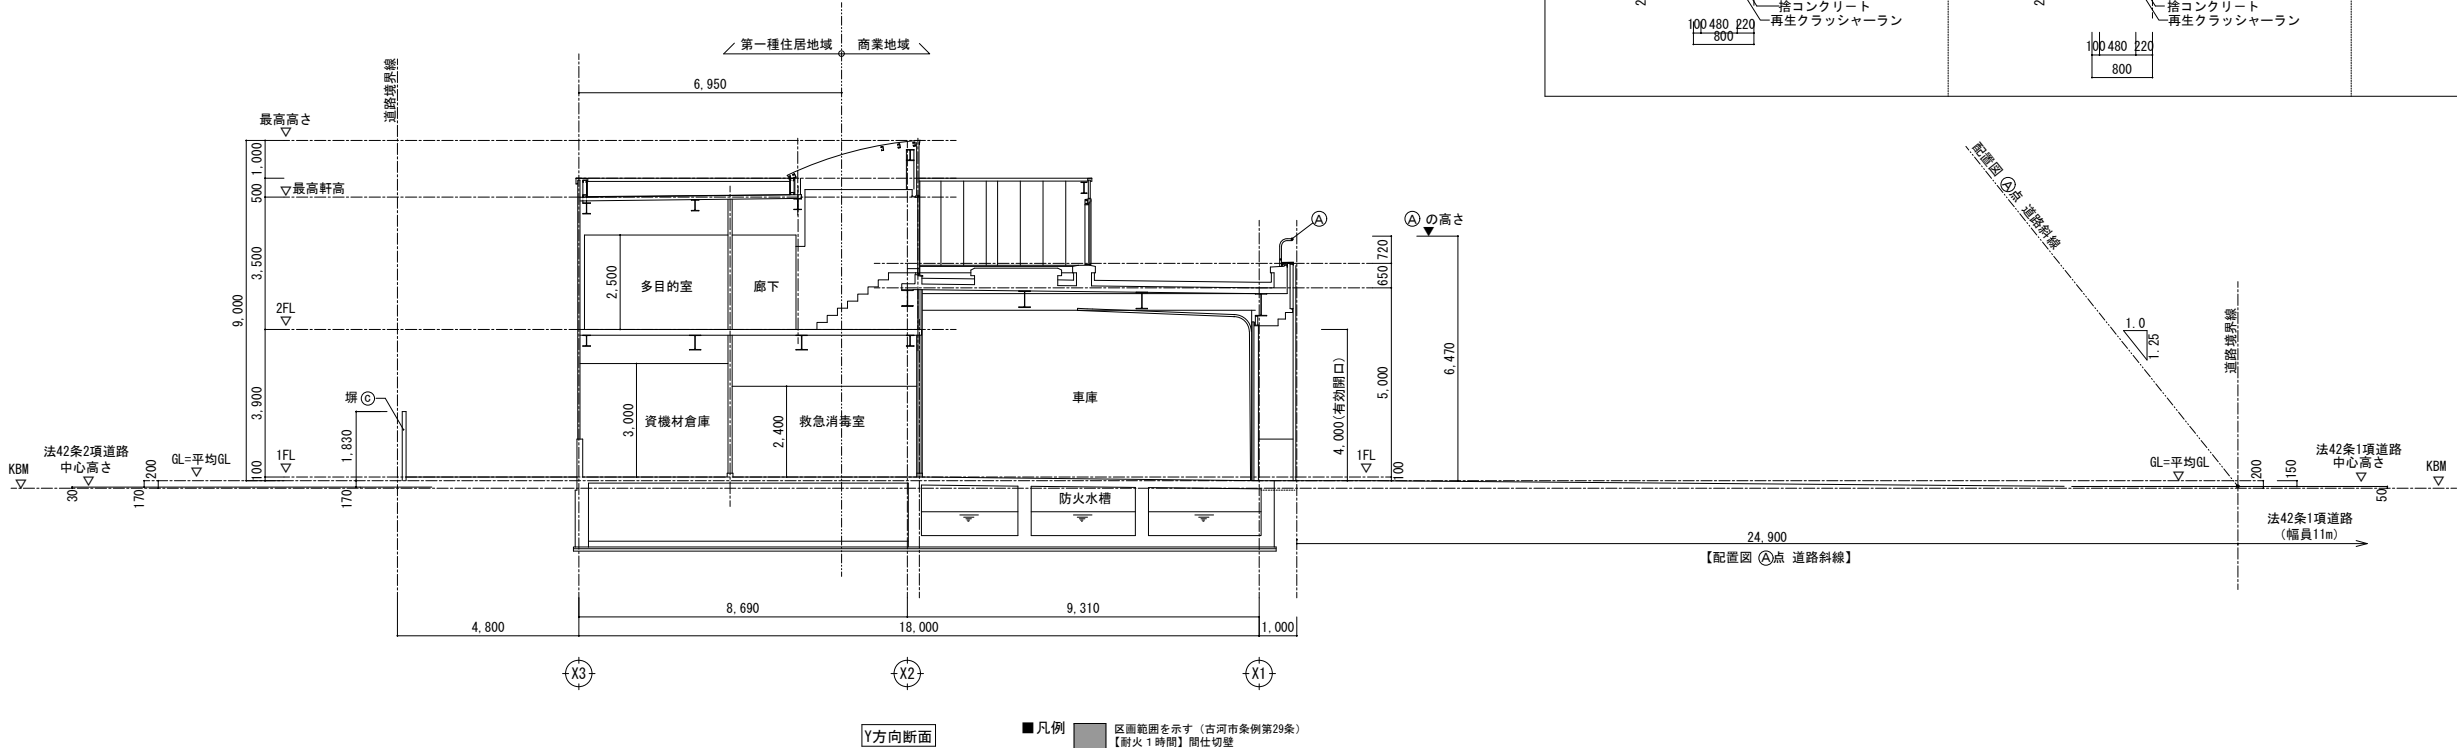

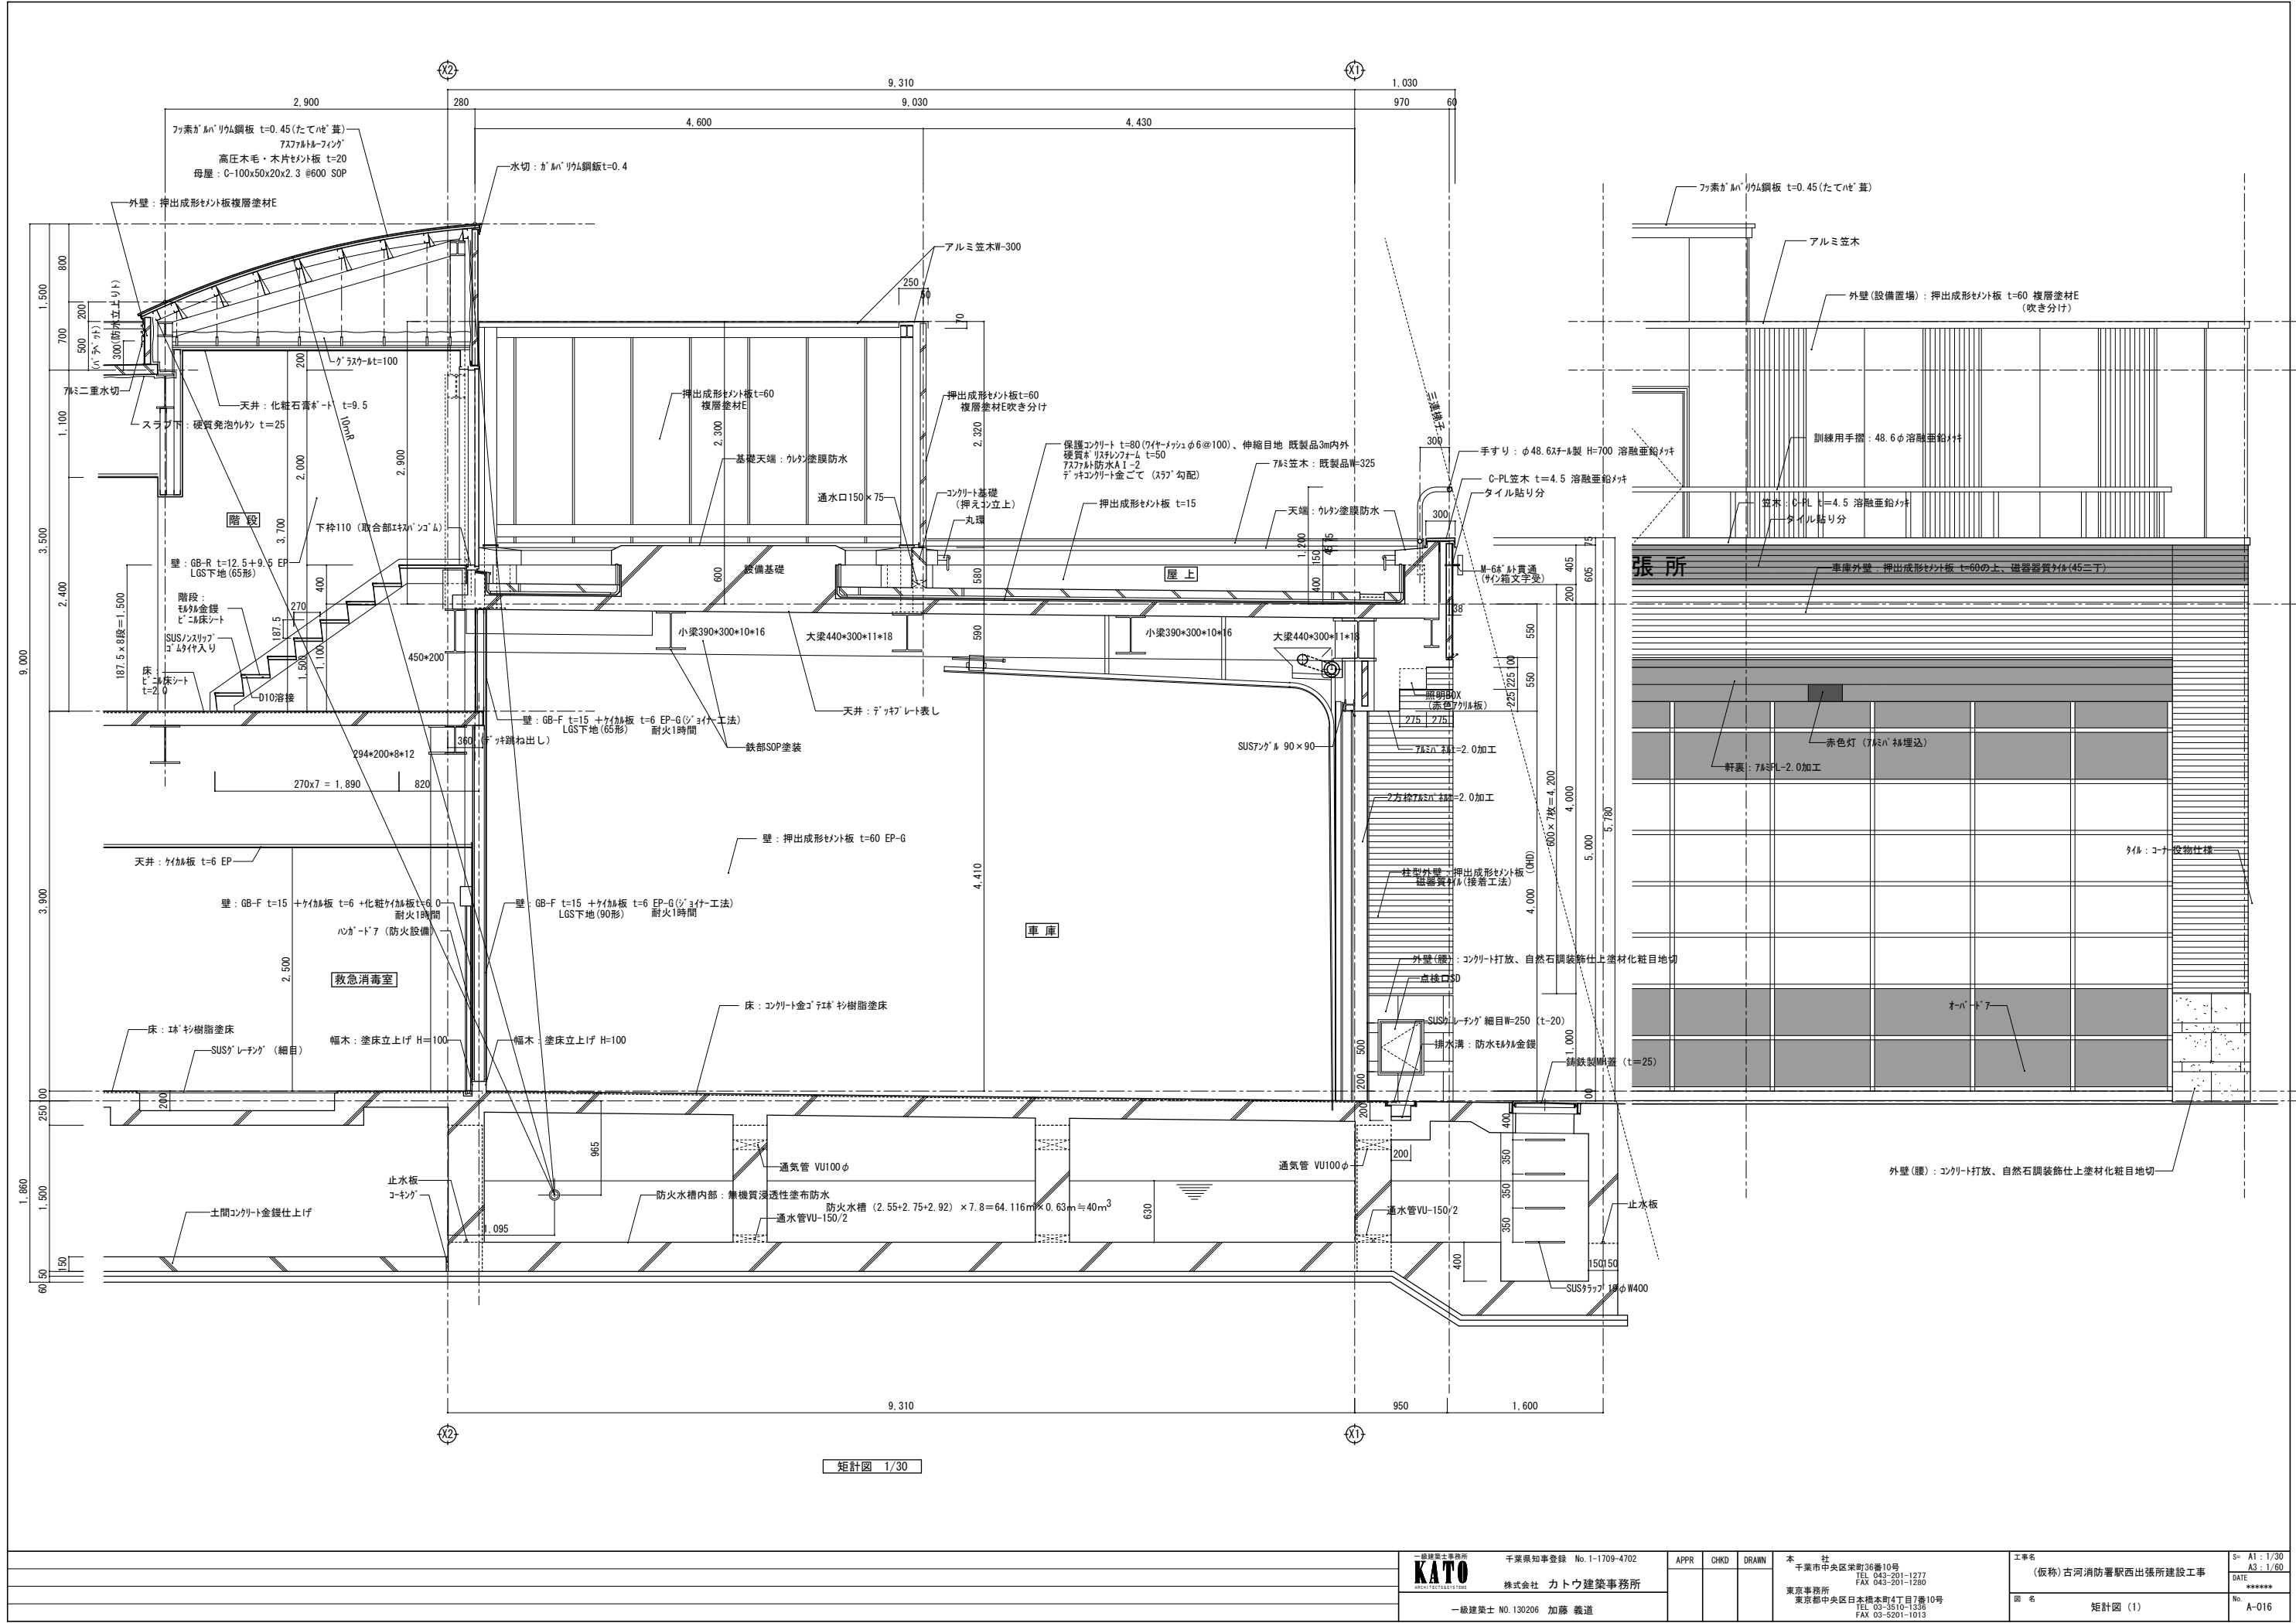


一級建築士事務所 KATO ARCHITECTS 千葉県知事登録 No. 1-1709-4702 株式会社 カトウ建築事務所 一級建築士 NO. 130206 加藤 義道			APPR CHKD DRAWN	本 社 千葉県中央区栄町36番10号 TEL 043-201-1277 FAX 043-201-1280 東京事務所 東京都中央区日本橋本町4丁目7番10号 TEL 03-3510-1336 FAX 03-5201-1013	工事名 (仮称)古河消防署駅西出張所建設工事 図 名 矩計図 (1)	S= A1 : 1/30 A3 : 1/60 DATE ***** No. A-016
--	--	--	-----------------------	---	---	--

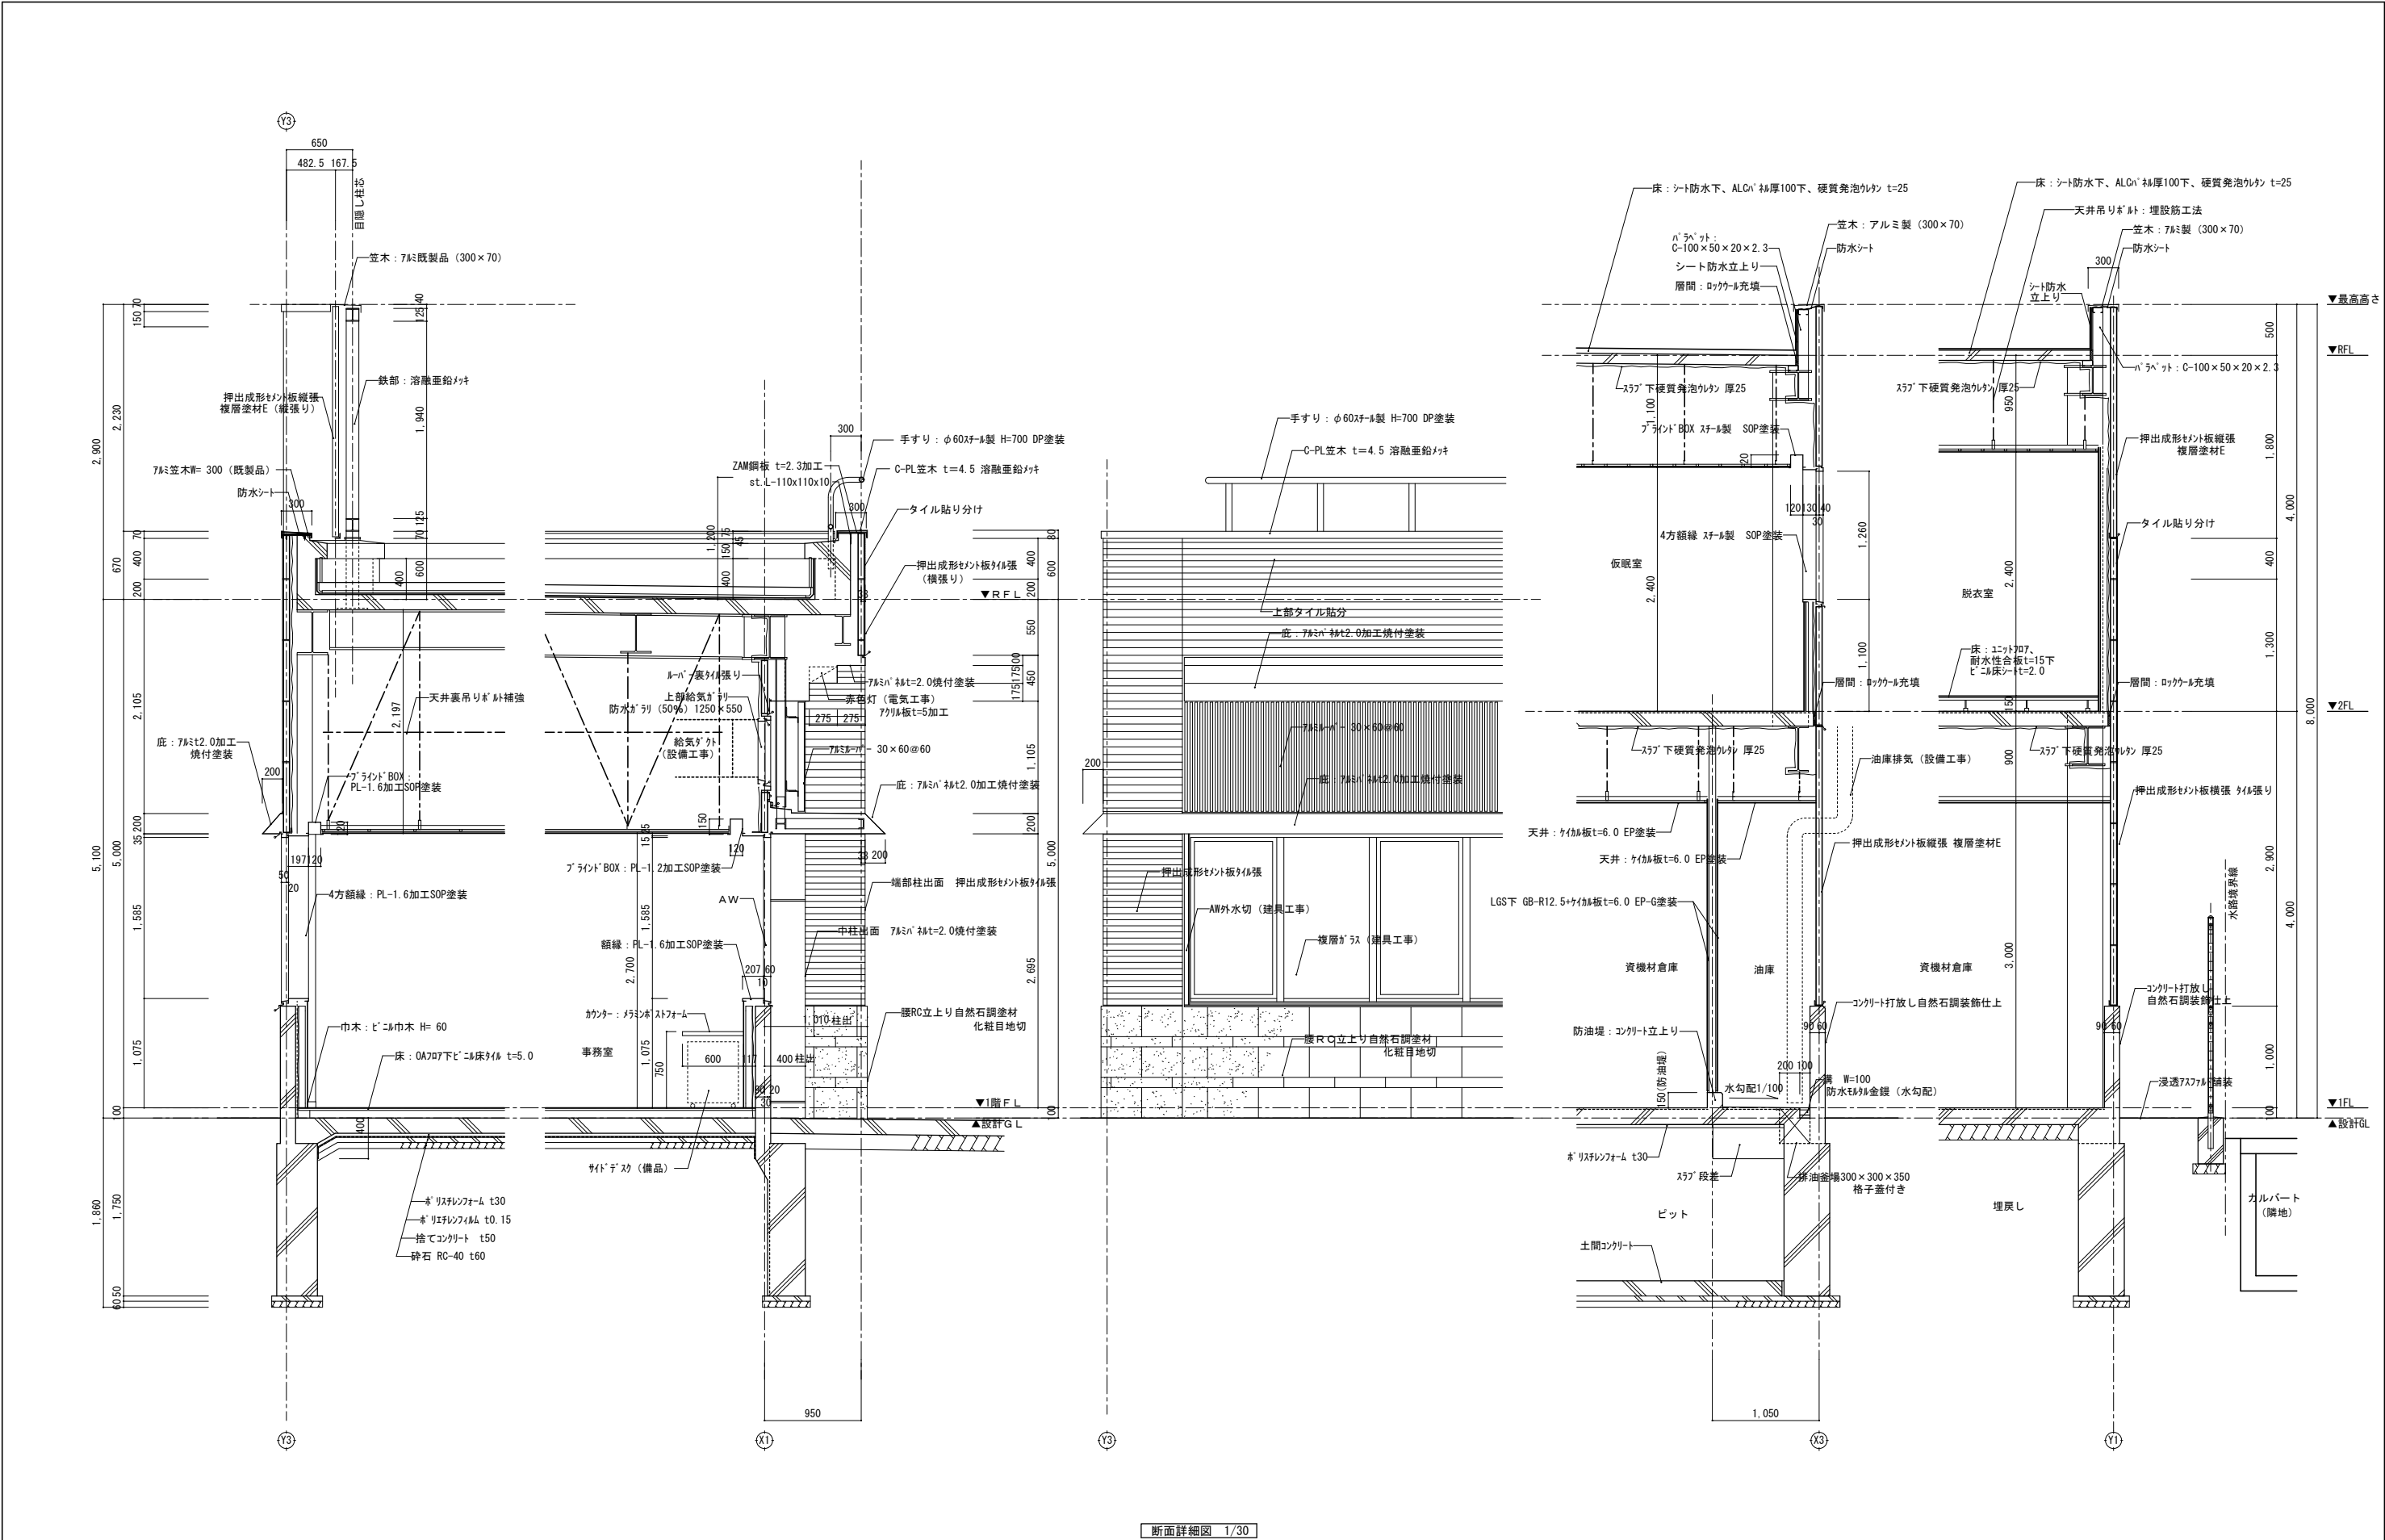


断面詳細図 1/30


一般建築士事務所 KATO KATO ARCHITECTS 〒千葉県知事登録 No. 1-1709-4702 株式会社 カトウ建築事務所 一級建築士 No. 130206 加藤 義道		APPR CHKD DRAWN	本 社 千葉県中央区栄町36番10号 TEL 043-201-1277 FAX 043-201-1280 東京事務所 東京都中央区日本橋本町4丁目7番10号 TEL 03-3510-1335 FAX 03-5201-1013	工事名 (仮称)古河消防署駅西出張所建設工事 図 名 矩計図 (2)	S= A1 : 1/30 A3 : 1/60 DATE ***** No. A-017
--	--	-----------------------	---	---	--

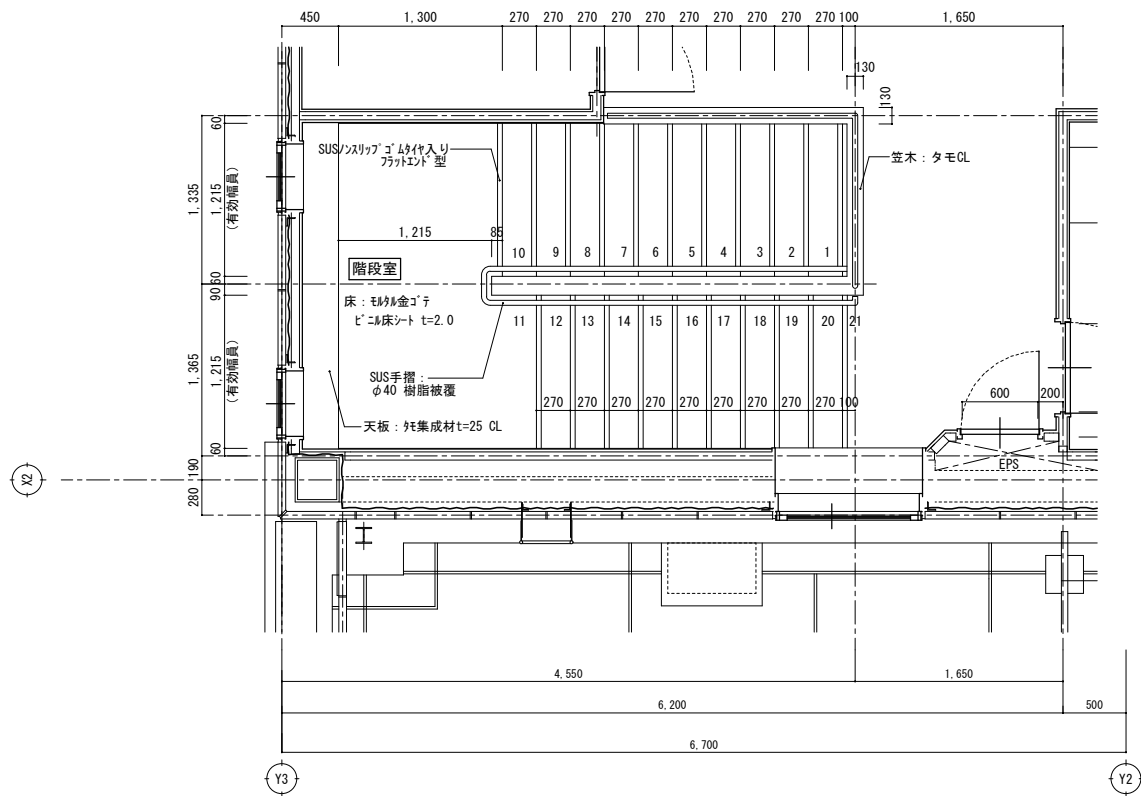


2階 階段平面詳細図 S=1/30

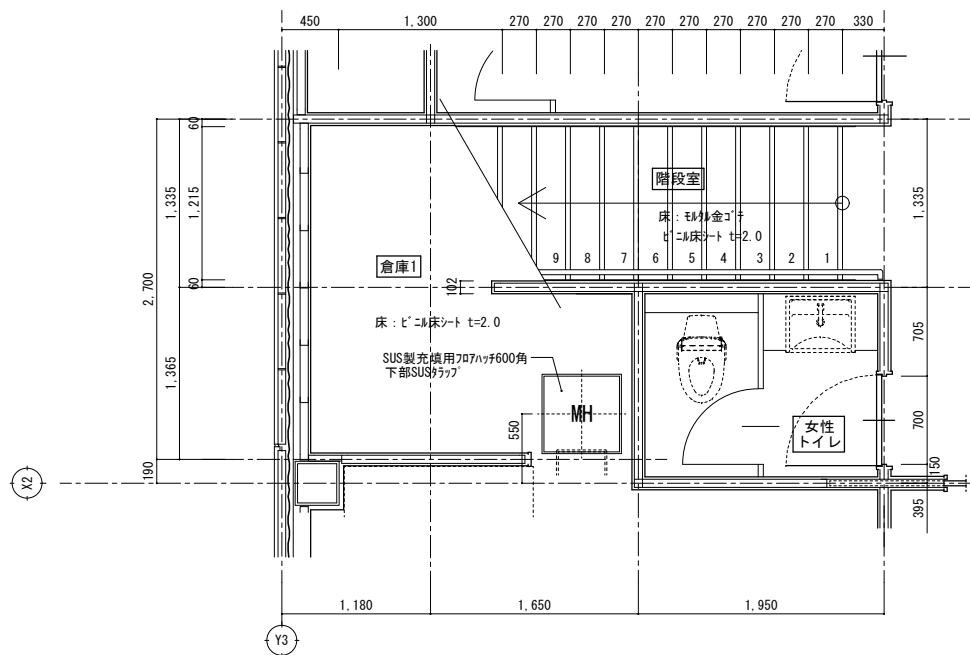


1階 階段平面詳細図 S=1/30

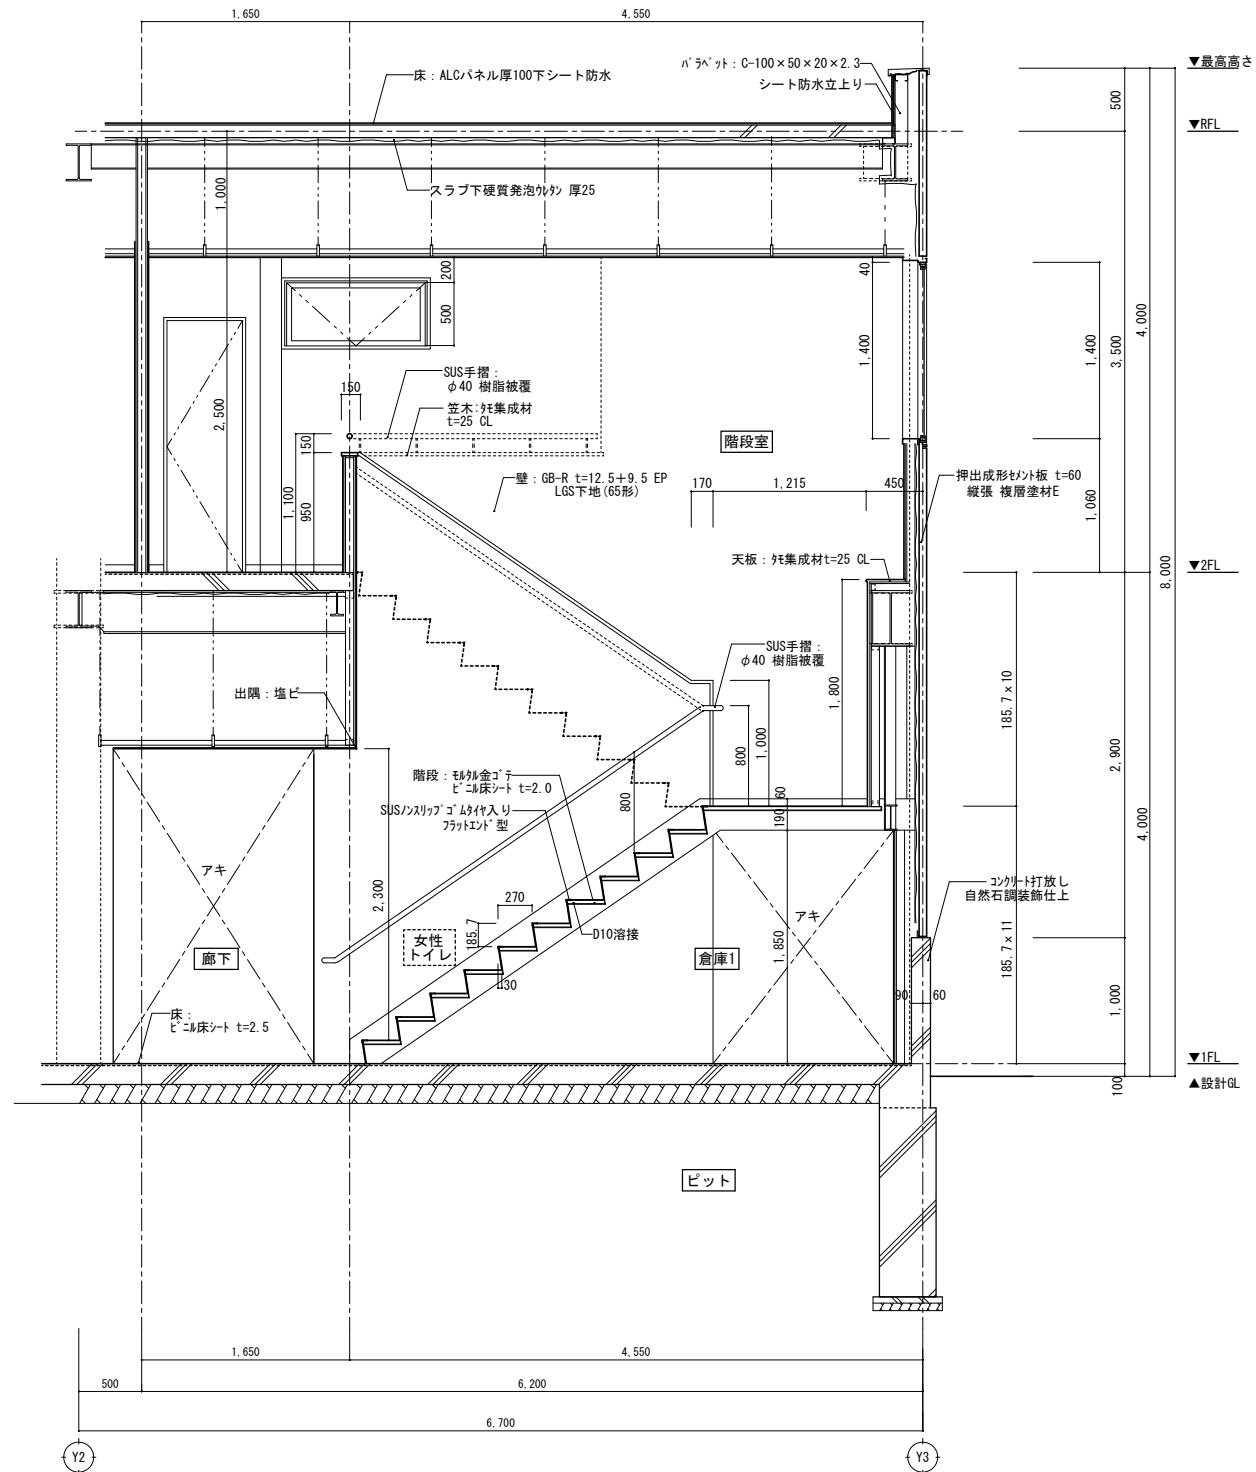


階段断面詳細図 S=1/30

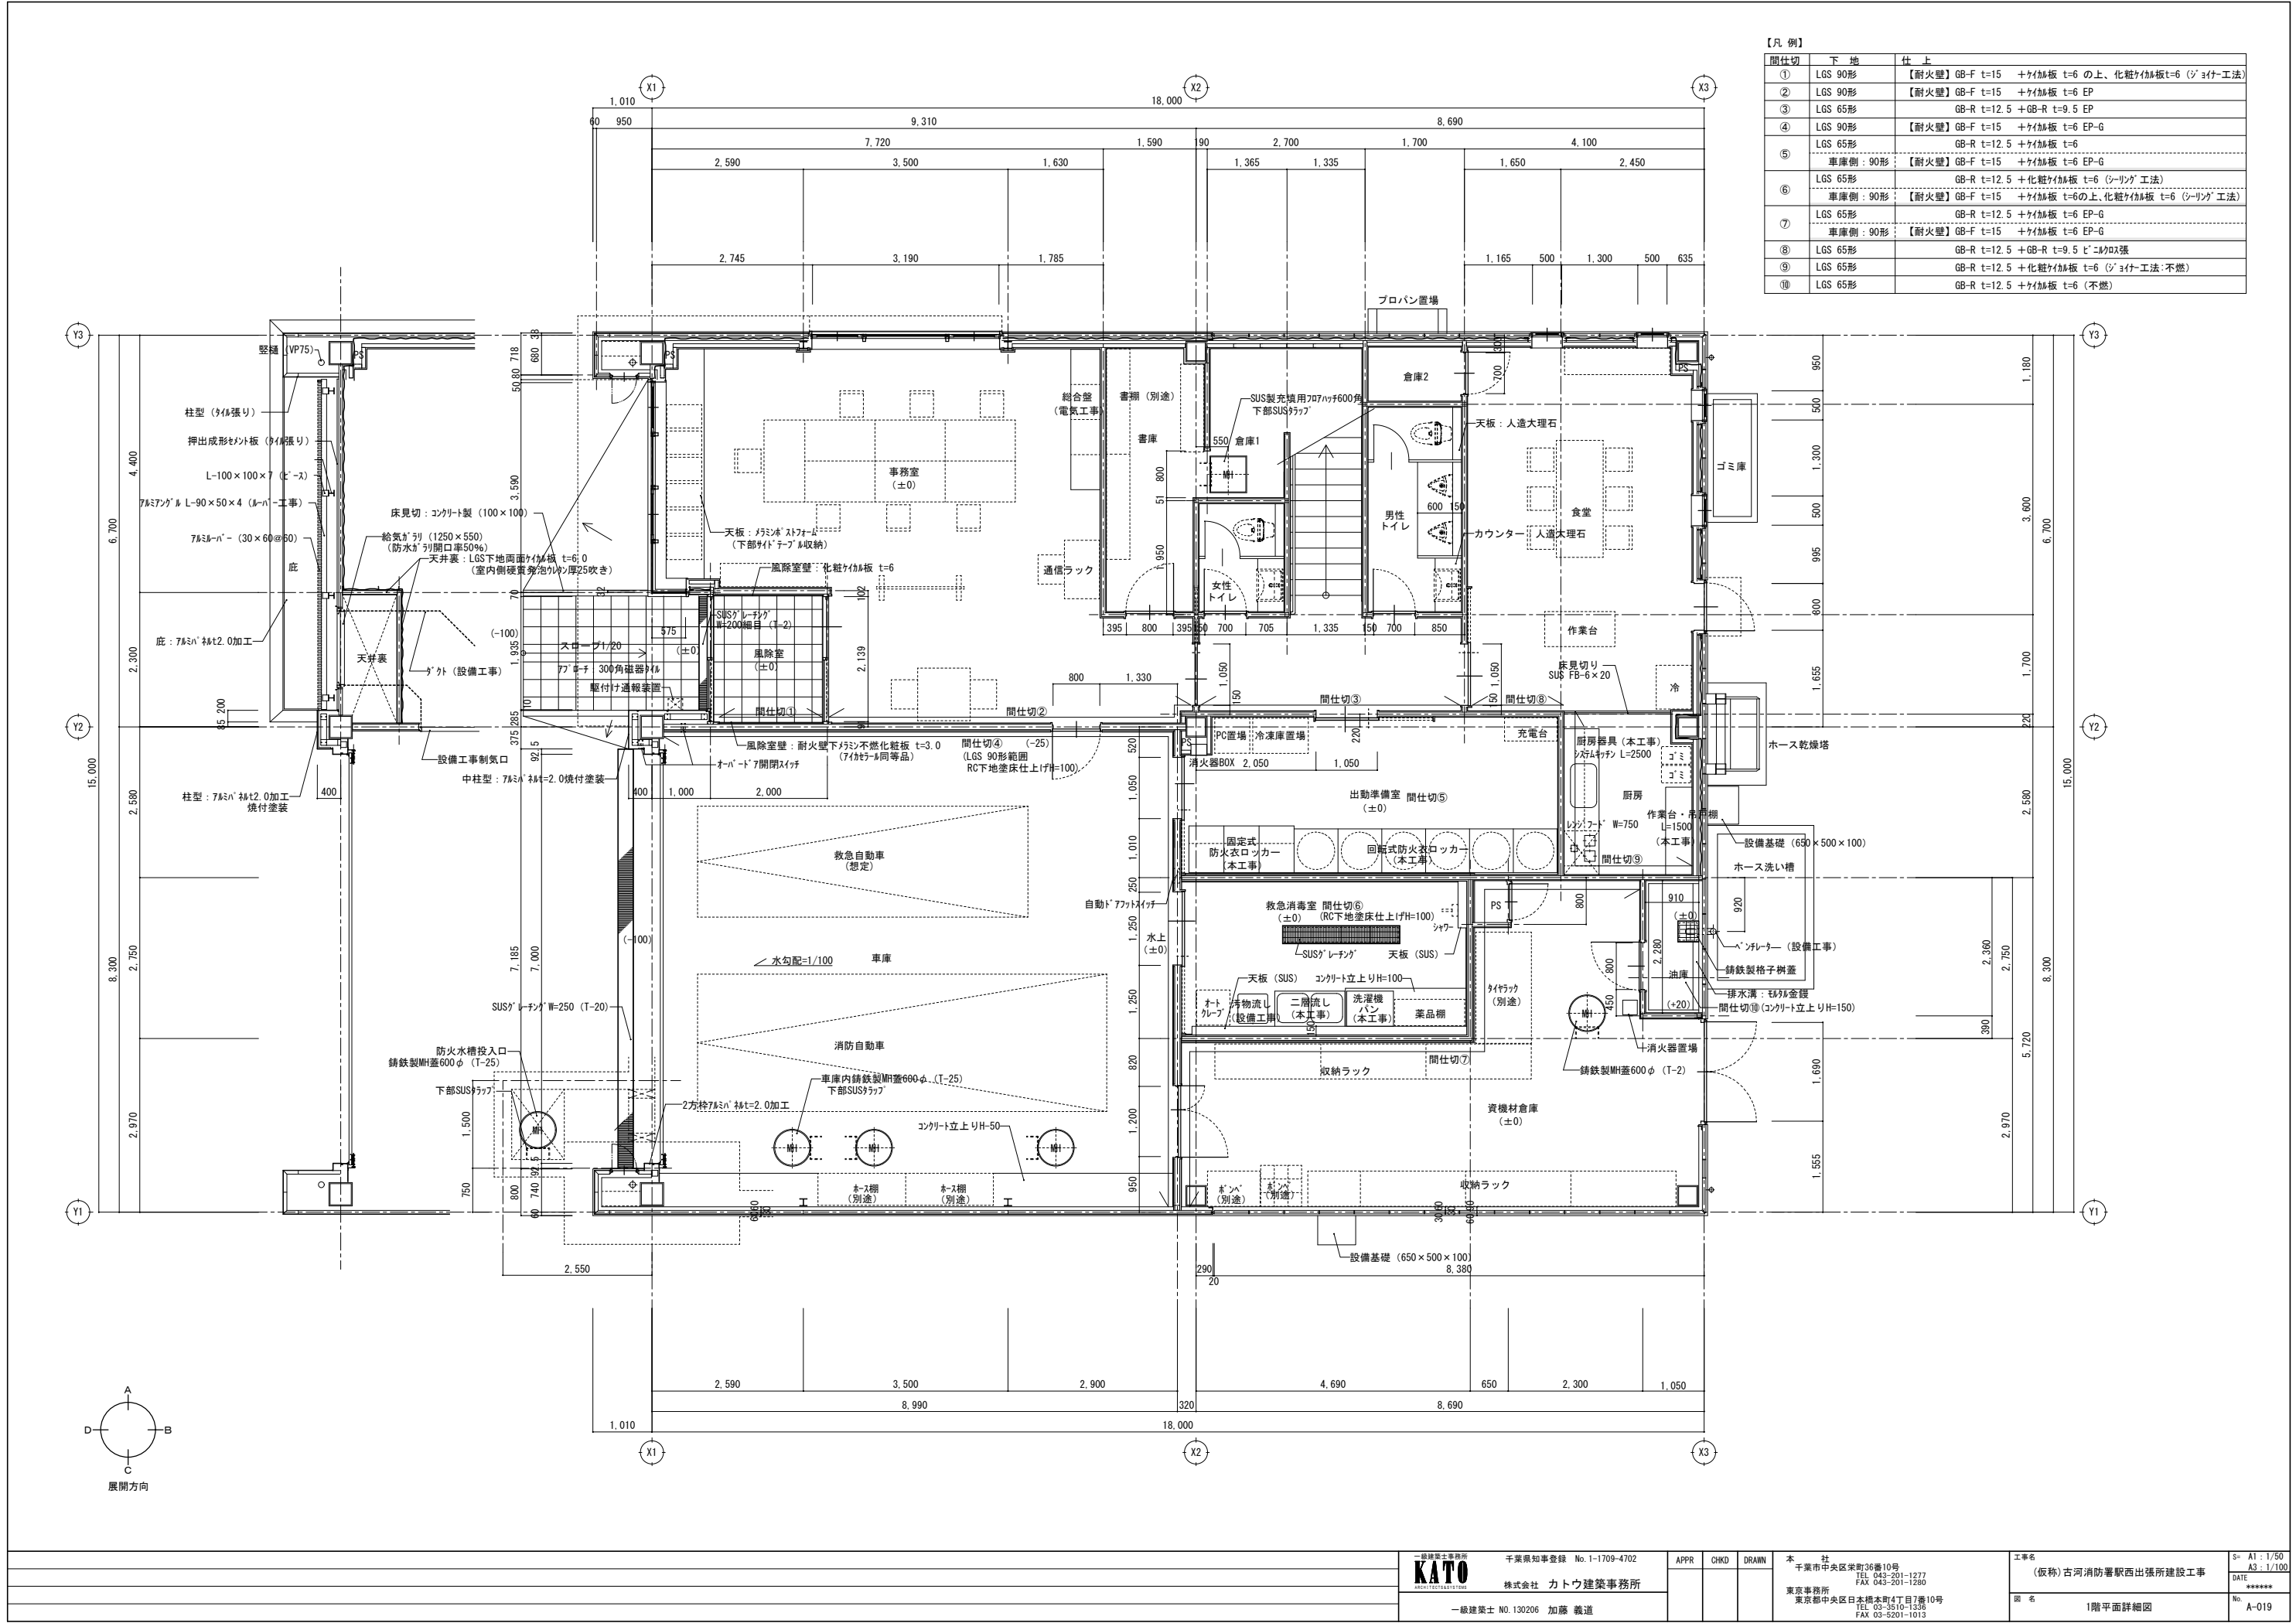



【凡 例】		
間仕切	下 地	仕 上
①	LGS 90形	【耐火壁】GB-F t=15 +サイ加板 t=6 の上、化粧サイ加板t=6 (ｼｰﾘﾝｸﾞ 工法)
②	LGS 90形	【耐火壁】GB-F t=15 +サイ加板 t=6 EP
③	LGS 65形	GB-R t=12.5 +GB-R t=9.5 EP
④	LGS 90形	【耐火壁】GB-F t=15 +サイ加板 t=6 EP-G
⑤	LGS 65形	GB-R t=12.5 +サイ加板 t=6
車庫側：90形		【耐火壁】GB-F t=15 +サイ加板 t=6 EP-G
⑥	LGS 65形	GB-R t=12.5 +化粧サイ加板 t=6 (ｼｰﾘﾝｸﾞ 工法)
車庫側：90形		【耐火壁】GB-F t=15 +サイ加板 t=6 の上、化粧サイ加板 t=6 (ｼｰﾘﾝｸﾞ 工法)
⑦	LGS 65形	GB-R t=12.5 +サイ加板 t=6 EP-G
車庫側：90形		【耐火壁】GB-F t=15 +サイ加板 t=6 EP-G
⑧	LGS 65形	GB-R t=12.5 +GB-R t=9.5 ﾋﾞｰﾏﾙｳｽ張
⑨	LGS 65形	GB-R t=12.5 +化粧サイ加板 t=6 (ｼｰﾘﾝｸﾞ 工法：不燃)
⑩	LGS 65形	GB-R t=12.5 +サイ加板 t=6 (不燃)

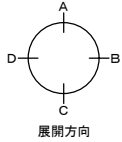


室名	風除室
床	ビニル下地 300角 磁器質タイル
幅木	SUS巾木 H= 60
壁	①(LGS65形下地) GB-R t=12.5+9.5の上、 化粧タイル貼t=6(ジョイント工法) ②(LGS65形下地) GB-F t=15 タイル貼t=6の上、化粧タイル貼t=6(ジョイント工法)
天井	(LGS下地) GB-R t=9.5+岩綿吸音板 t=9
備考	廻り縁：塩ビ製 掲示板

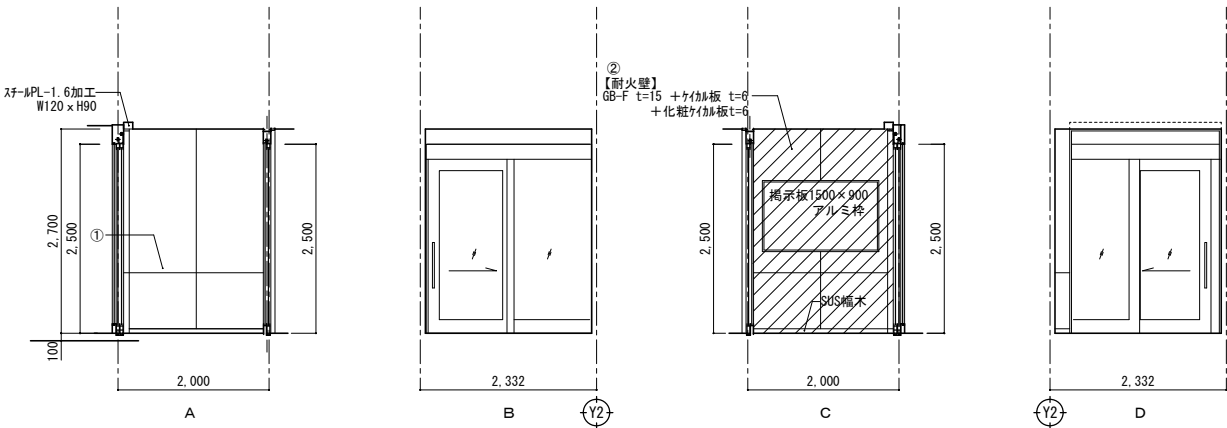


室名	事務室
床	OA707下地 H=100 置敷ビニル床タイル t=5.0 (床見切: SUS)
幅木	ビニル幅木 H=60
壁	①(LGS65形下地) GB-R t=12.5+9.5 EP ②(LGS65形下地) GB-F t=15 +タイル貼 t=6 EP
天井	GB-R t=9.5の上、岩綿吸音板 t=9
備考	廻り縁：塩ビ製 収納カンテ

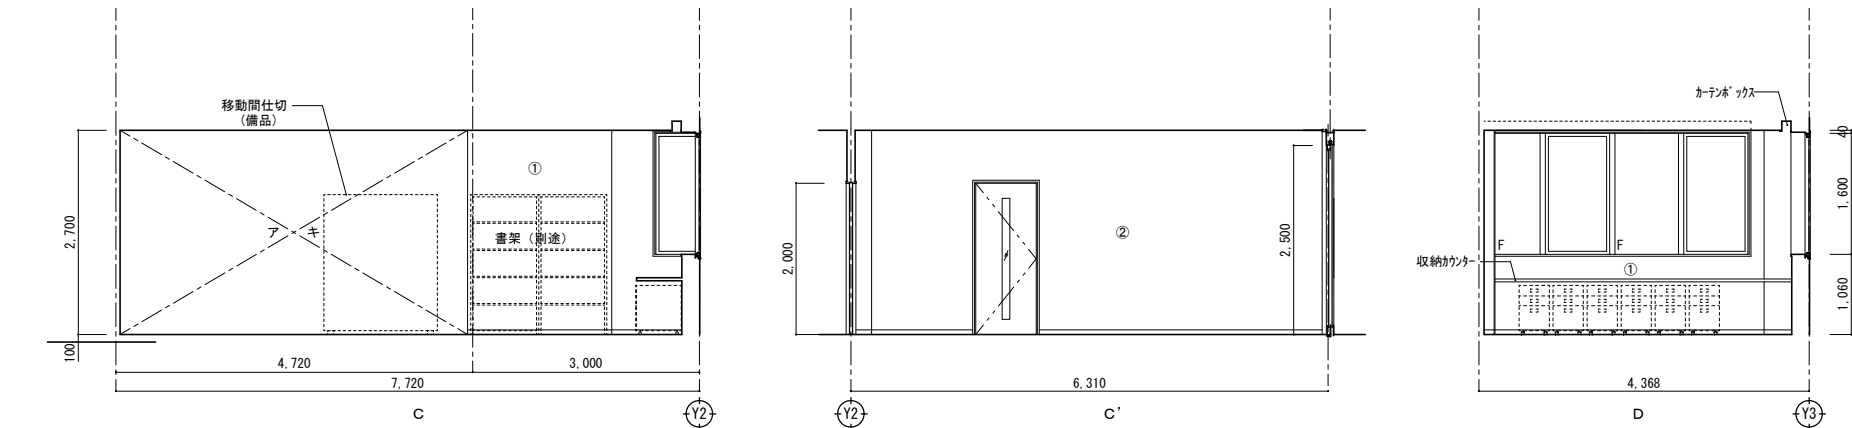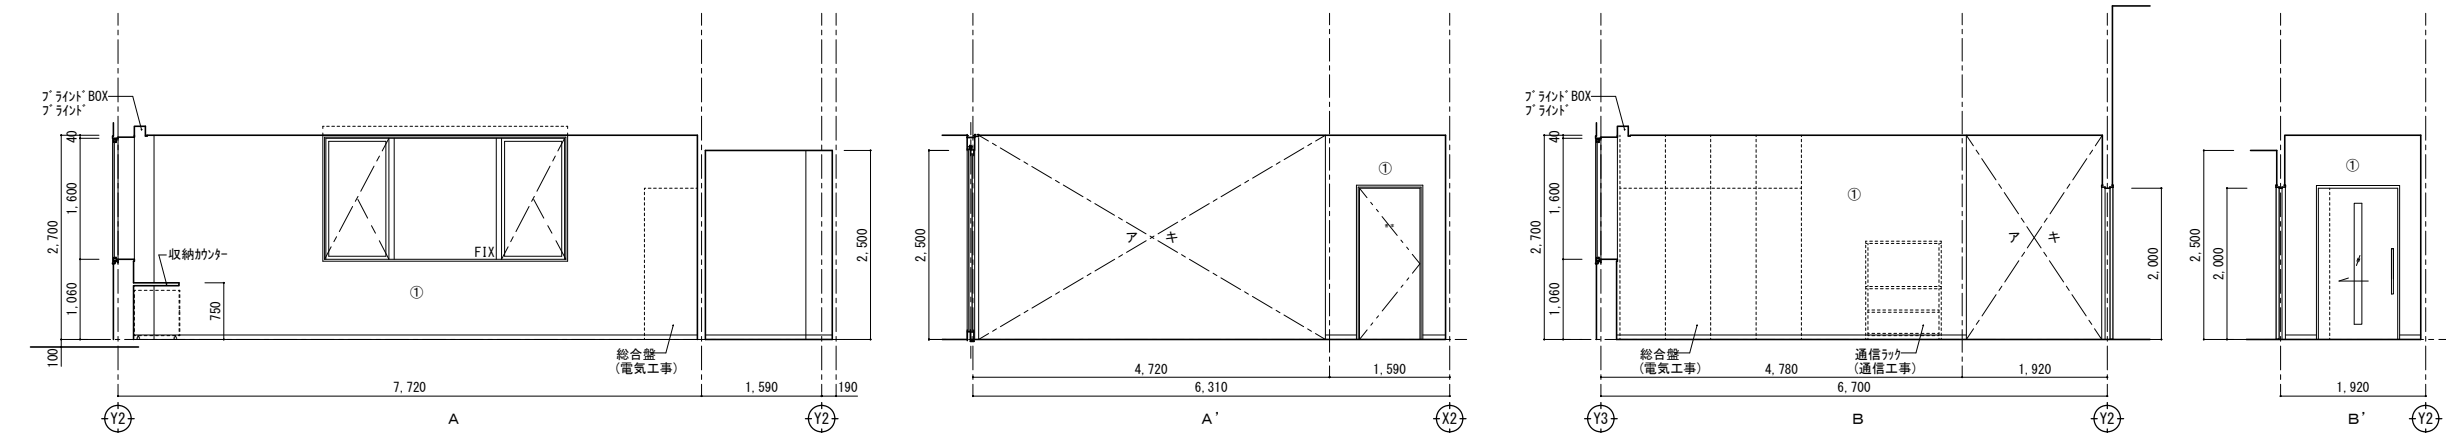


室名	書庫
床	コンクリート金ゴ下地 ビニル床シート t=2.5
幅木	ビニル幅木 H=60
壁	(LGS65形下地) GB-R t=12.5の上、 タイル貼 t=6 EP-G (目透し)
天井	GB-D t=9.5
備考	廻り縁：塩ビ製 書架 (W=1500、1800×2)

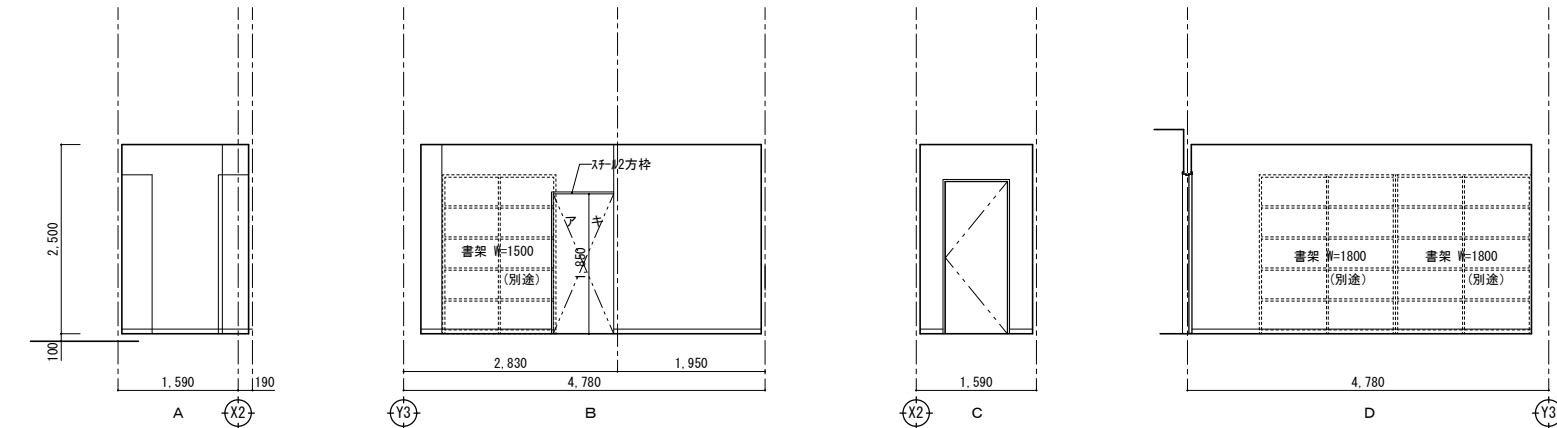


室名	倉庫1
床	コンクリート金網下地 ビニル床シート t=2.5
幅木	ビニル幅木 H=60
壁	(LGS65形下地)GB-R t=12.5の上、 珪藻土板 t=6 EP-G(目透し)
天井	GB-D t=9.5の一部階段裏SOP塗装
備考	SUS製MH 600角

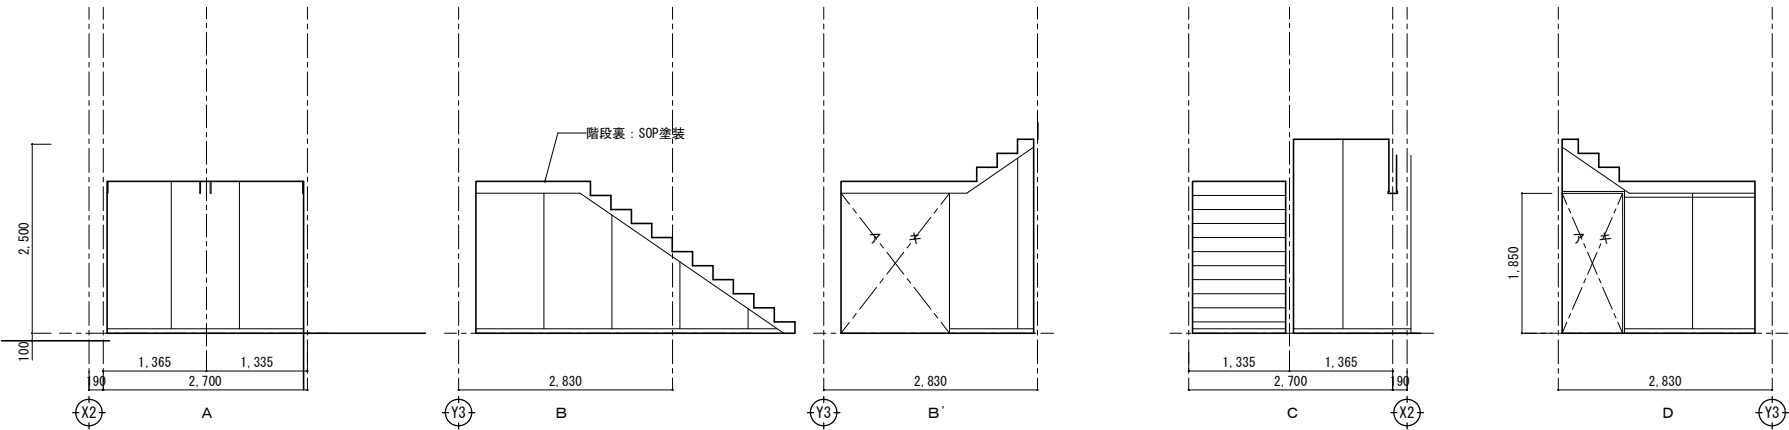


室名	食堂
床	コンクリート金網下地 ビニル床シート t=2.0
幅木	ビニル幅木 H=60
壁	(LGS65形下地)GB-R t=12.5+9.5 ビニル珪藻土張
天井	GB-R t=9.5の上、岩綿吸音板 t=9
備考	廻り縁：塩ビ製、ブラインドボックス、ブラインド

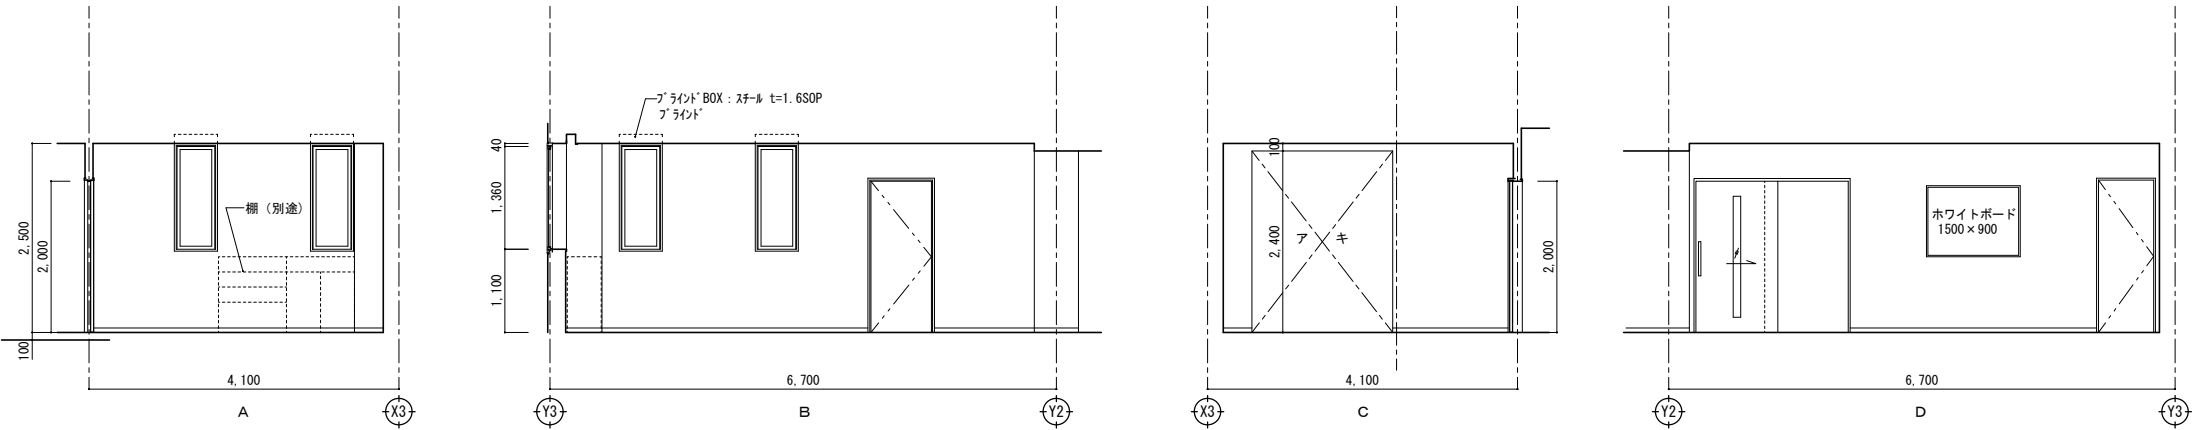

室名	厨房
床	珪藻土金網下地 厨房用ビニル床シート t=2.0 (耐熱性、水はけ性、防滑性) (床見切り(厨房～食堂)：SUS製)
幅木	ビニル幅木 H=60
壁	(LGS65形下地)GB-S t=12.5 化粧珪藻土板 t=6 (シヨウ工法：耐火)
天井	GB-R t=9.5の上、岩綿吸音板 t=9
備考	流し台、カスターール、作業台 水切棚 W=900(SUS製)、 廻り縁：塩ビ製、床見切り：SUS FB-6×20

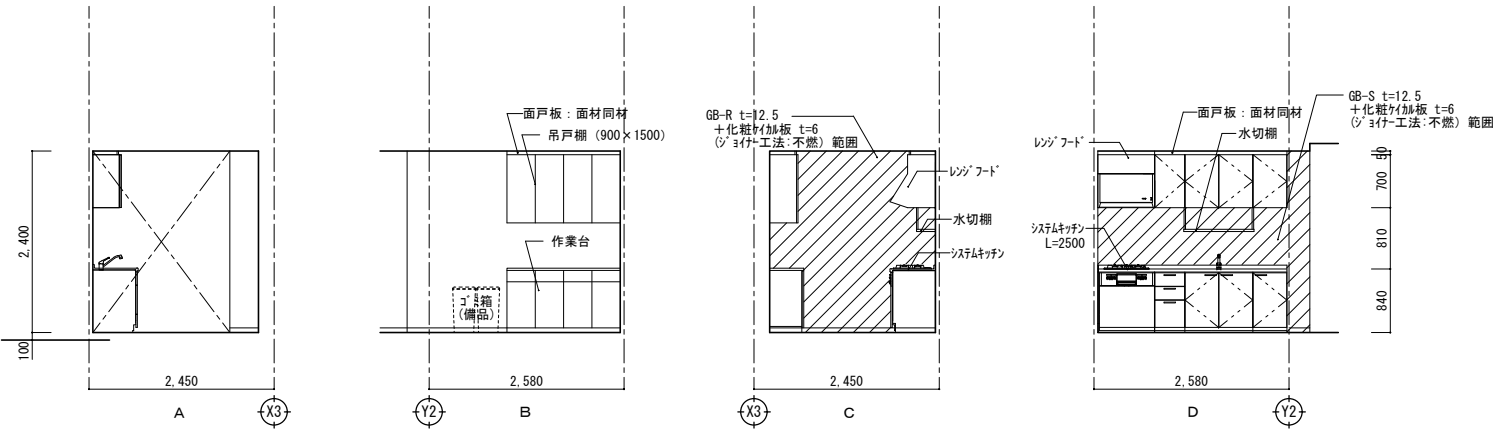


室名	倉庫2
床	コンクリート金網下地 ビニル床シート t=2.5
幅木	ビニル幅木 H=60
壁	(LGS65形下地)GB-R t=12.5 珪藻土板 t=6 目透し EP-G
天井	GB-D t=9.5
備考	

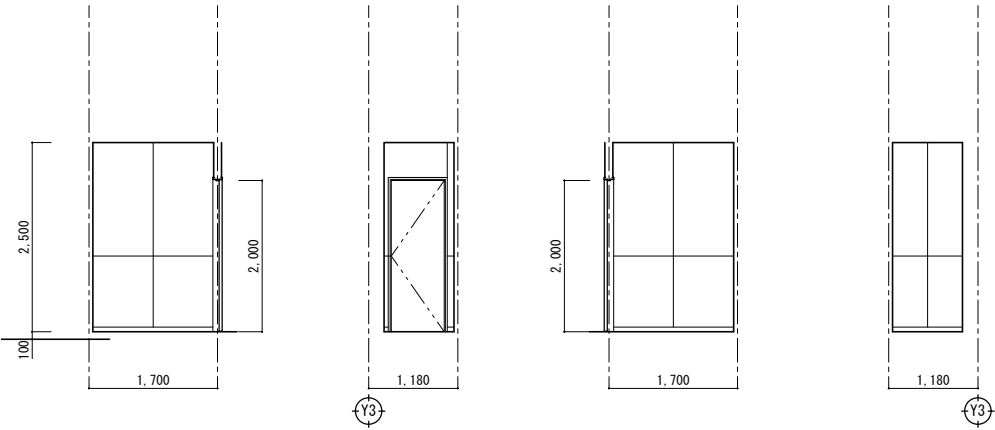





室名	廊下
床	コンクリート金網下地 ビニル床シート t=2.0
幅木	ビニル幅木 H=60
壁	(LGS65形下地)GB-R t=12.5+9.5 EP
天井	GB-D t=9.5
備考	コーナークガード L=1200

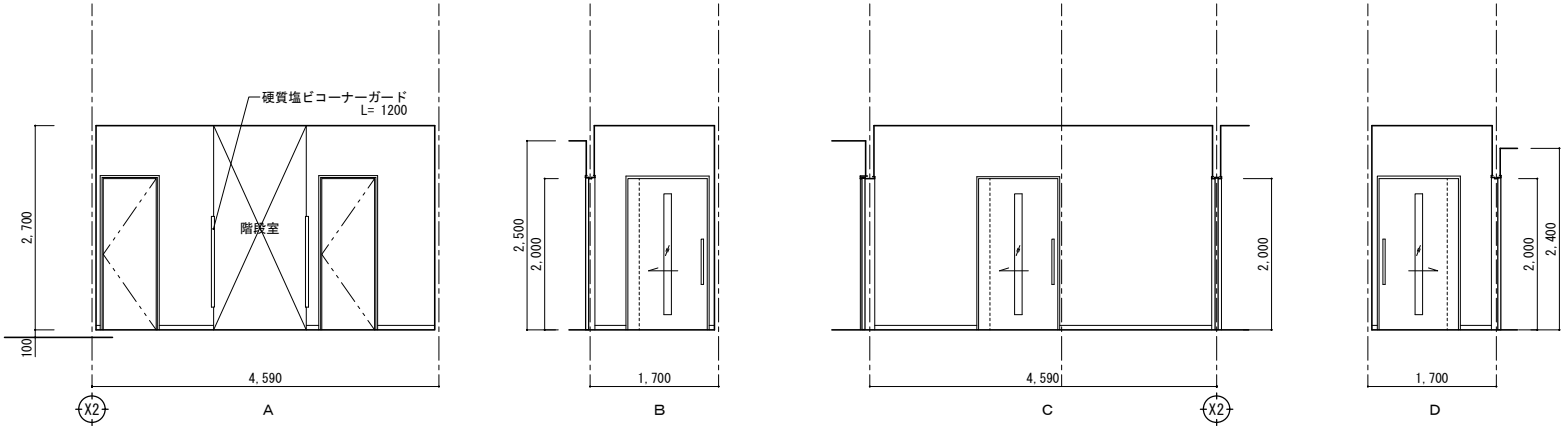





室名	女性トイレ
床	移り金網下地 トイレ用ビニル床シート t=2.0 (防滑性、防湿性、耐尿汚染性)
幅木	ビニル幅木 H=60
壁	(LGS65形下地)GB-S t=12.5 化粧珪藻板 t=6 (ジョイント工法)
天井	GB-D t=9.5
備考	廻り縁：塩ビ製、洗面カウンター、トイレース ライニング 天板：人造大理石、化粧鏡

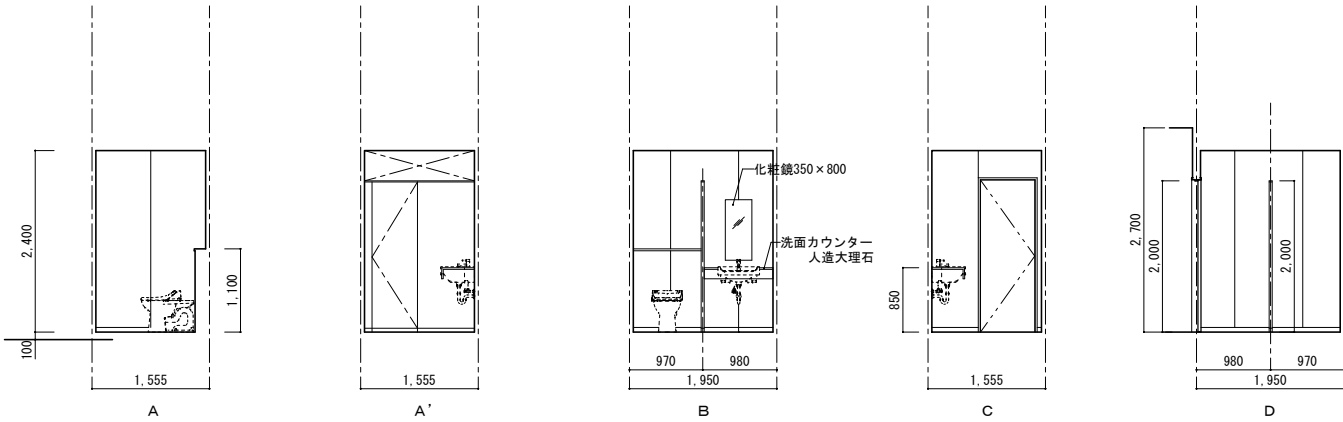





室名	男性トイレ
床	コンクリート金網下地 トイレ用ビニル床シート t=2.0 (防滑性、防湿性、耐尿汚染性) 一部 汚重珪藻 t=5.5
幅木	ビニル幅木 H=60
壁	(LGS65形下地)GB-S t=12.5 化粧珪藻板 t=6 (ジョイント工法)
天井	GB-D t=9.5
備考	廻り縁：塩ビ製、洗面カウンター、トイレース、汚重石 ライニング 天板：人造大理石、化粧鏡

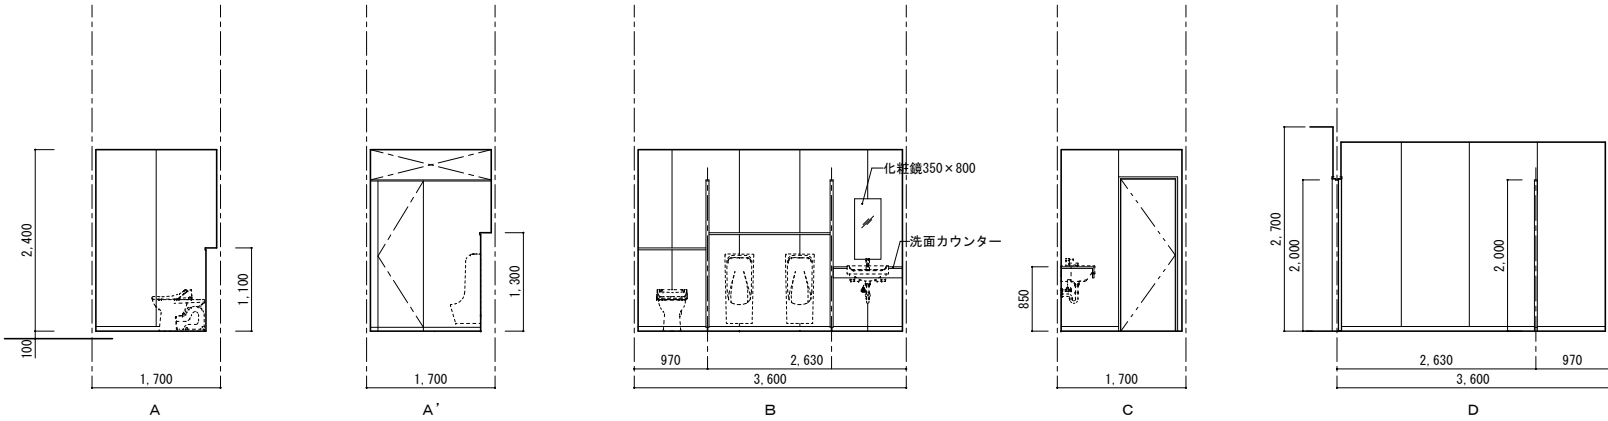





室名	車庫
床	コンクリート下地 珪藻土樹脂塗床(白線引:溶融式 線幅 100)
幅木	塗床仕上
壁	①押出成形セメント板 t=60 EP-G ②ケイ酸板 t=6目透し EP-G 腰壁:コンクリート下地 EP-G
天井	デッキプレート表し
備考	

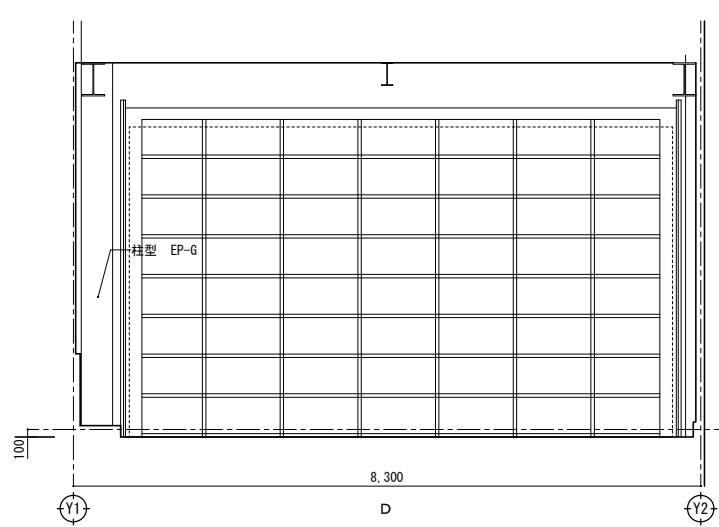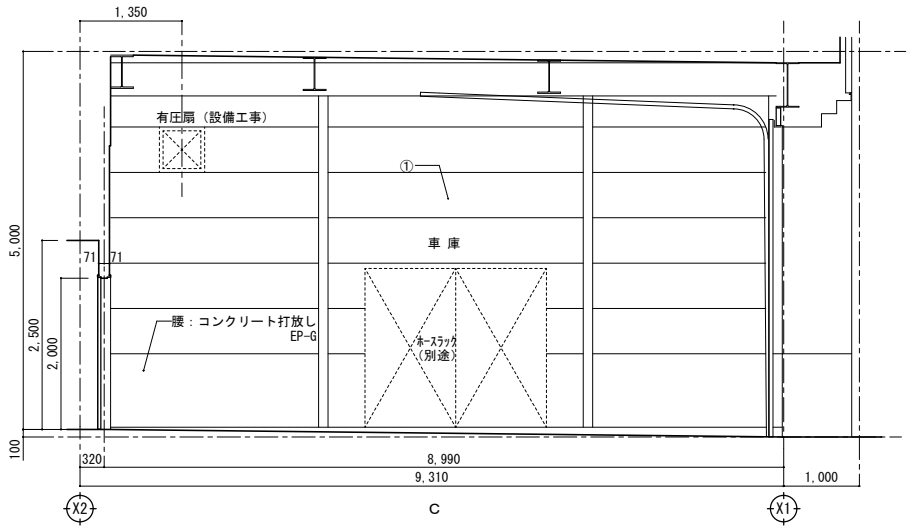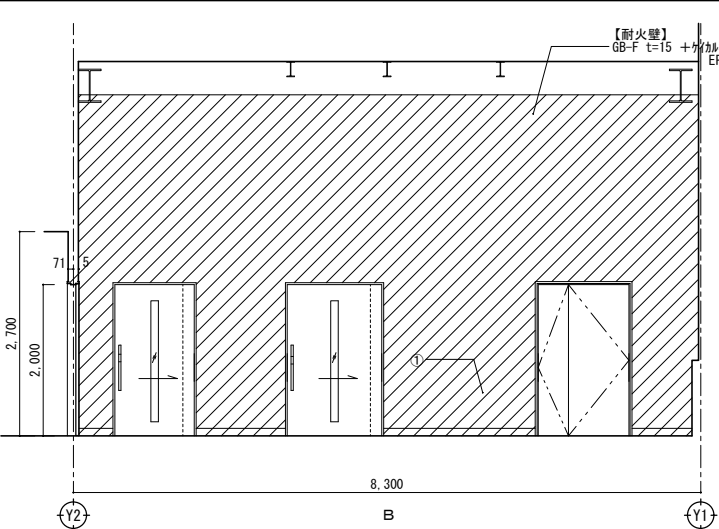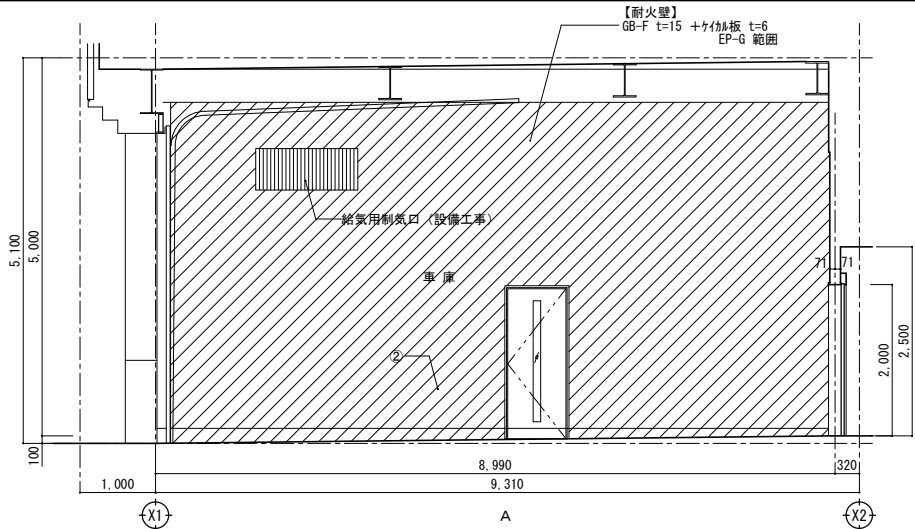



室名	出勤準備室
床	コンクリート下地 珪藻土樹脂塗床
幅木	ビニル幅木 H=60
壁	(LGS65形下地) GB-R t=12.5 ケイ酸板 t=6 EP-G
天井	GB-D t=9.5
備考	廻り縁:塩ビ製 防火衣収納ロッカー

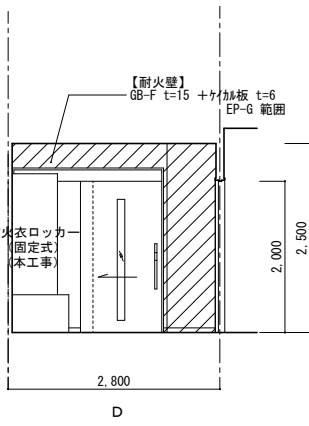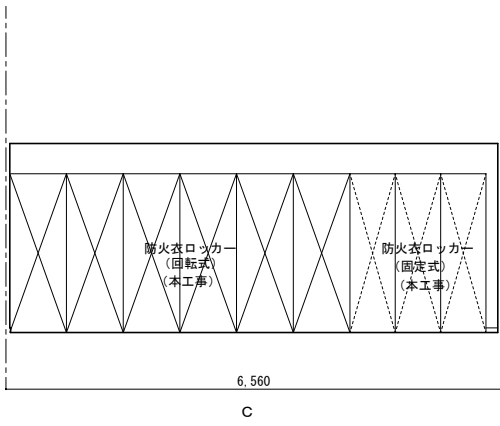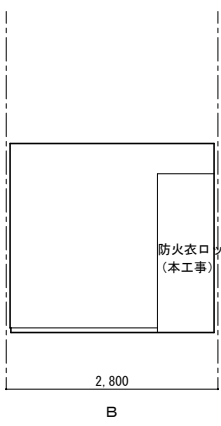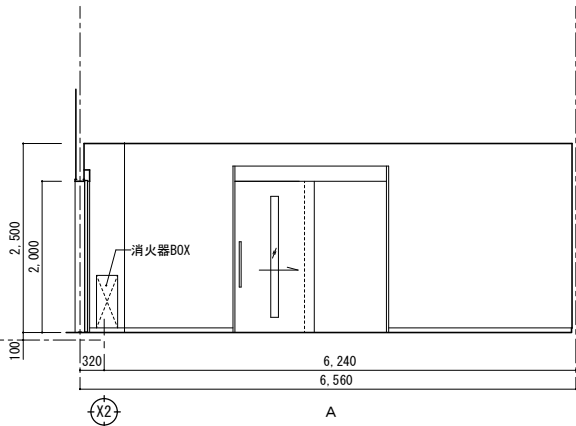


室名	救急消毒室
床	コンクリート下地 珪藻土樹脂塗床
幅木	塗床仕上
壁	(LGS65形下地) GB-R t=12.5 化粧ケイ酸板 t=6 (シーリング工法)
天井	ケイ酸板 t=6 EP
備考	廻り縁:塩ビ製、洗濯機パン、SUS製二槽流し 排水溝:SUSグレーチング、ライニング天板:SUS

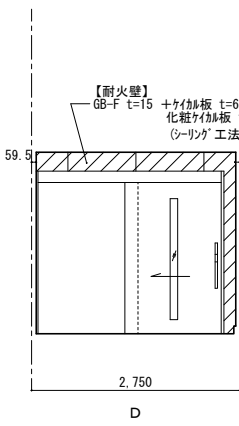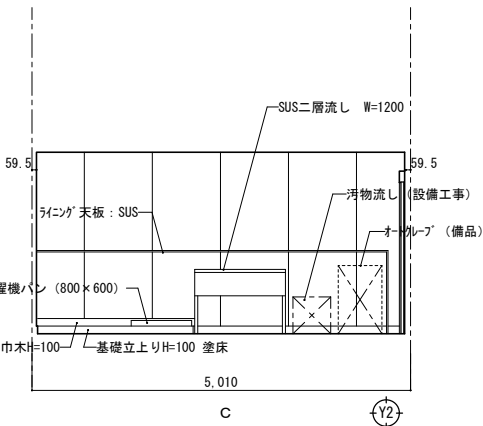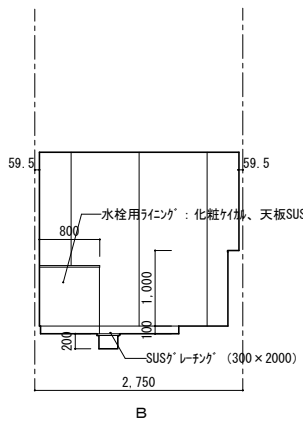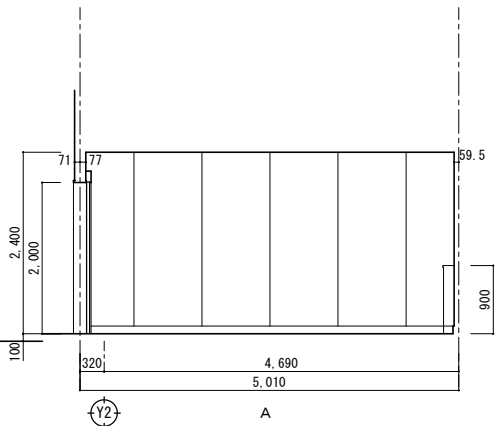


室 名	資機材倉庫
床	コンクリート下地 珪藻土樹脂塗床
幅 木	塗床仕上 一部ビニル巾木 H=100
壁	押出成形セメント板 t=60 EP-G 一部 (LGS65形下地) GB-R t=12.5の上、 ケイ酸板 t=6 EP-G (目透し) 腰壁：コンクリート打放し EP-G
天 井	GB-D t=9.5
備 考	廻り縁：塩ビ製、タイヤラック、ボンベラック

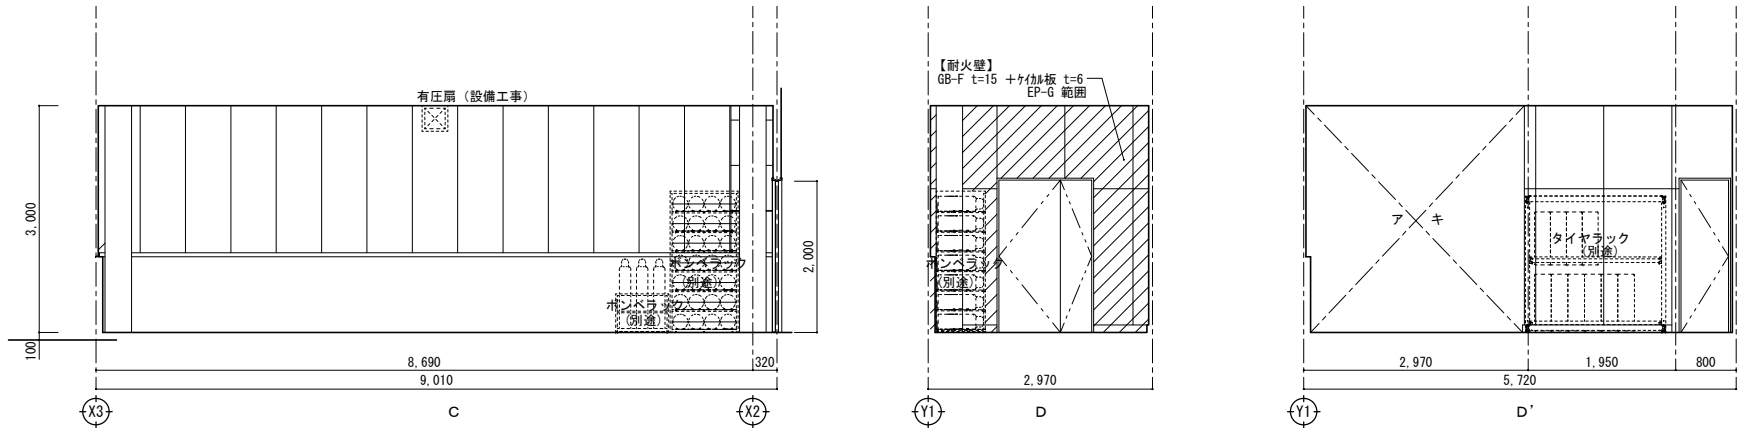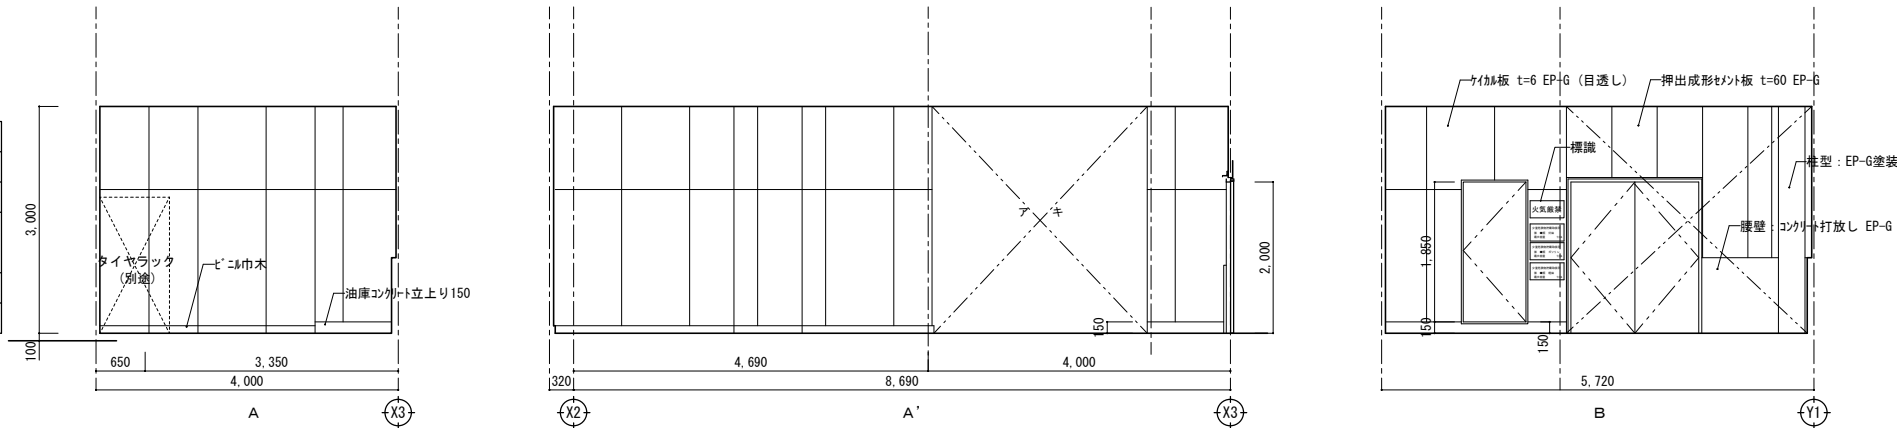


室 名	油 庫
床	コンクリート金ゴテ
幅 木	コンクリート金ゴテ H=250
壁	①押出成形セメント板 t=60 腰壁：コンクリート下地 ②GB-R t=12.5の上、ケイ酸板 t=6 EP-G
天 井	ケイ酸板 t=6 EP
備 考	防爆仕様：ベンチレーター・照明器具

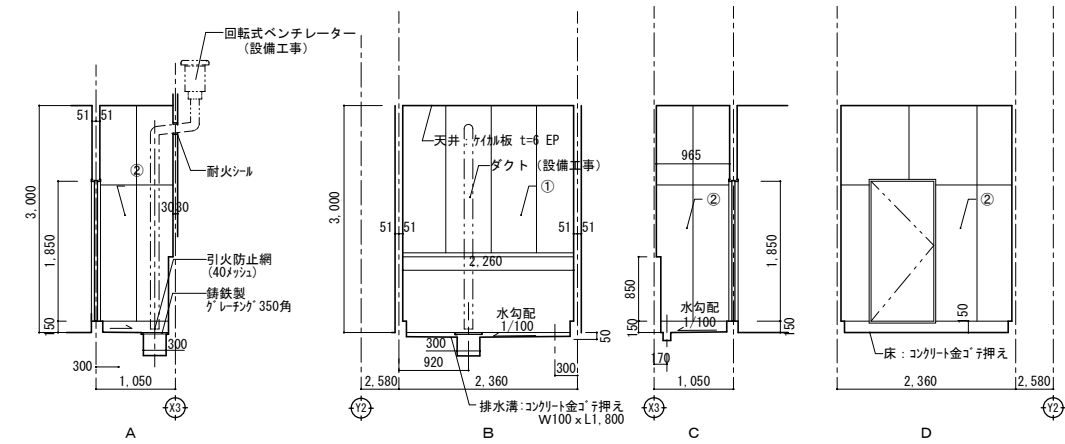


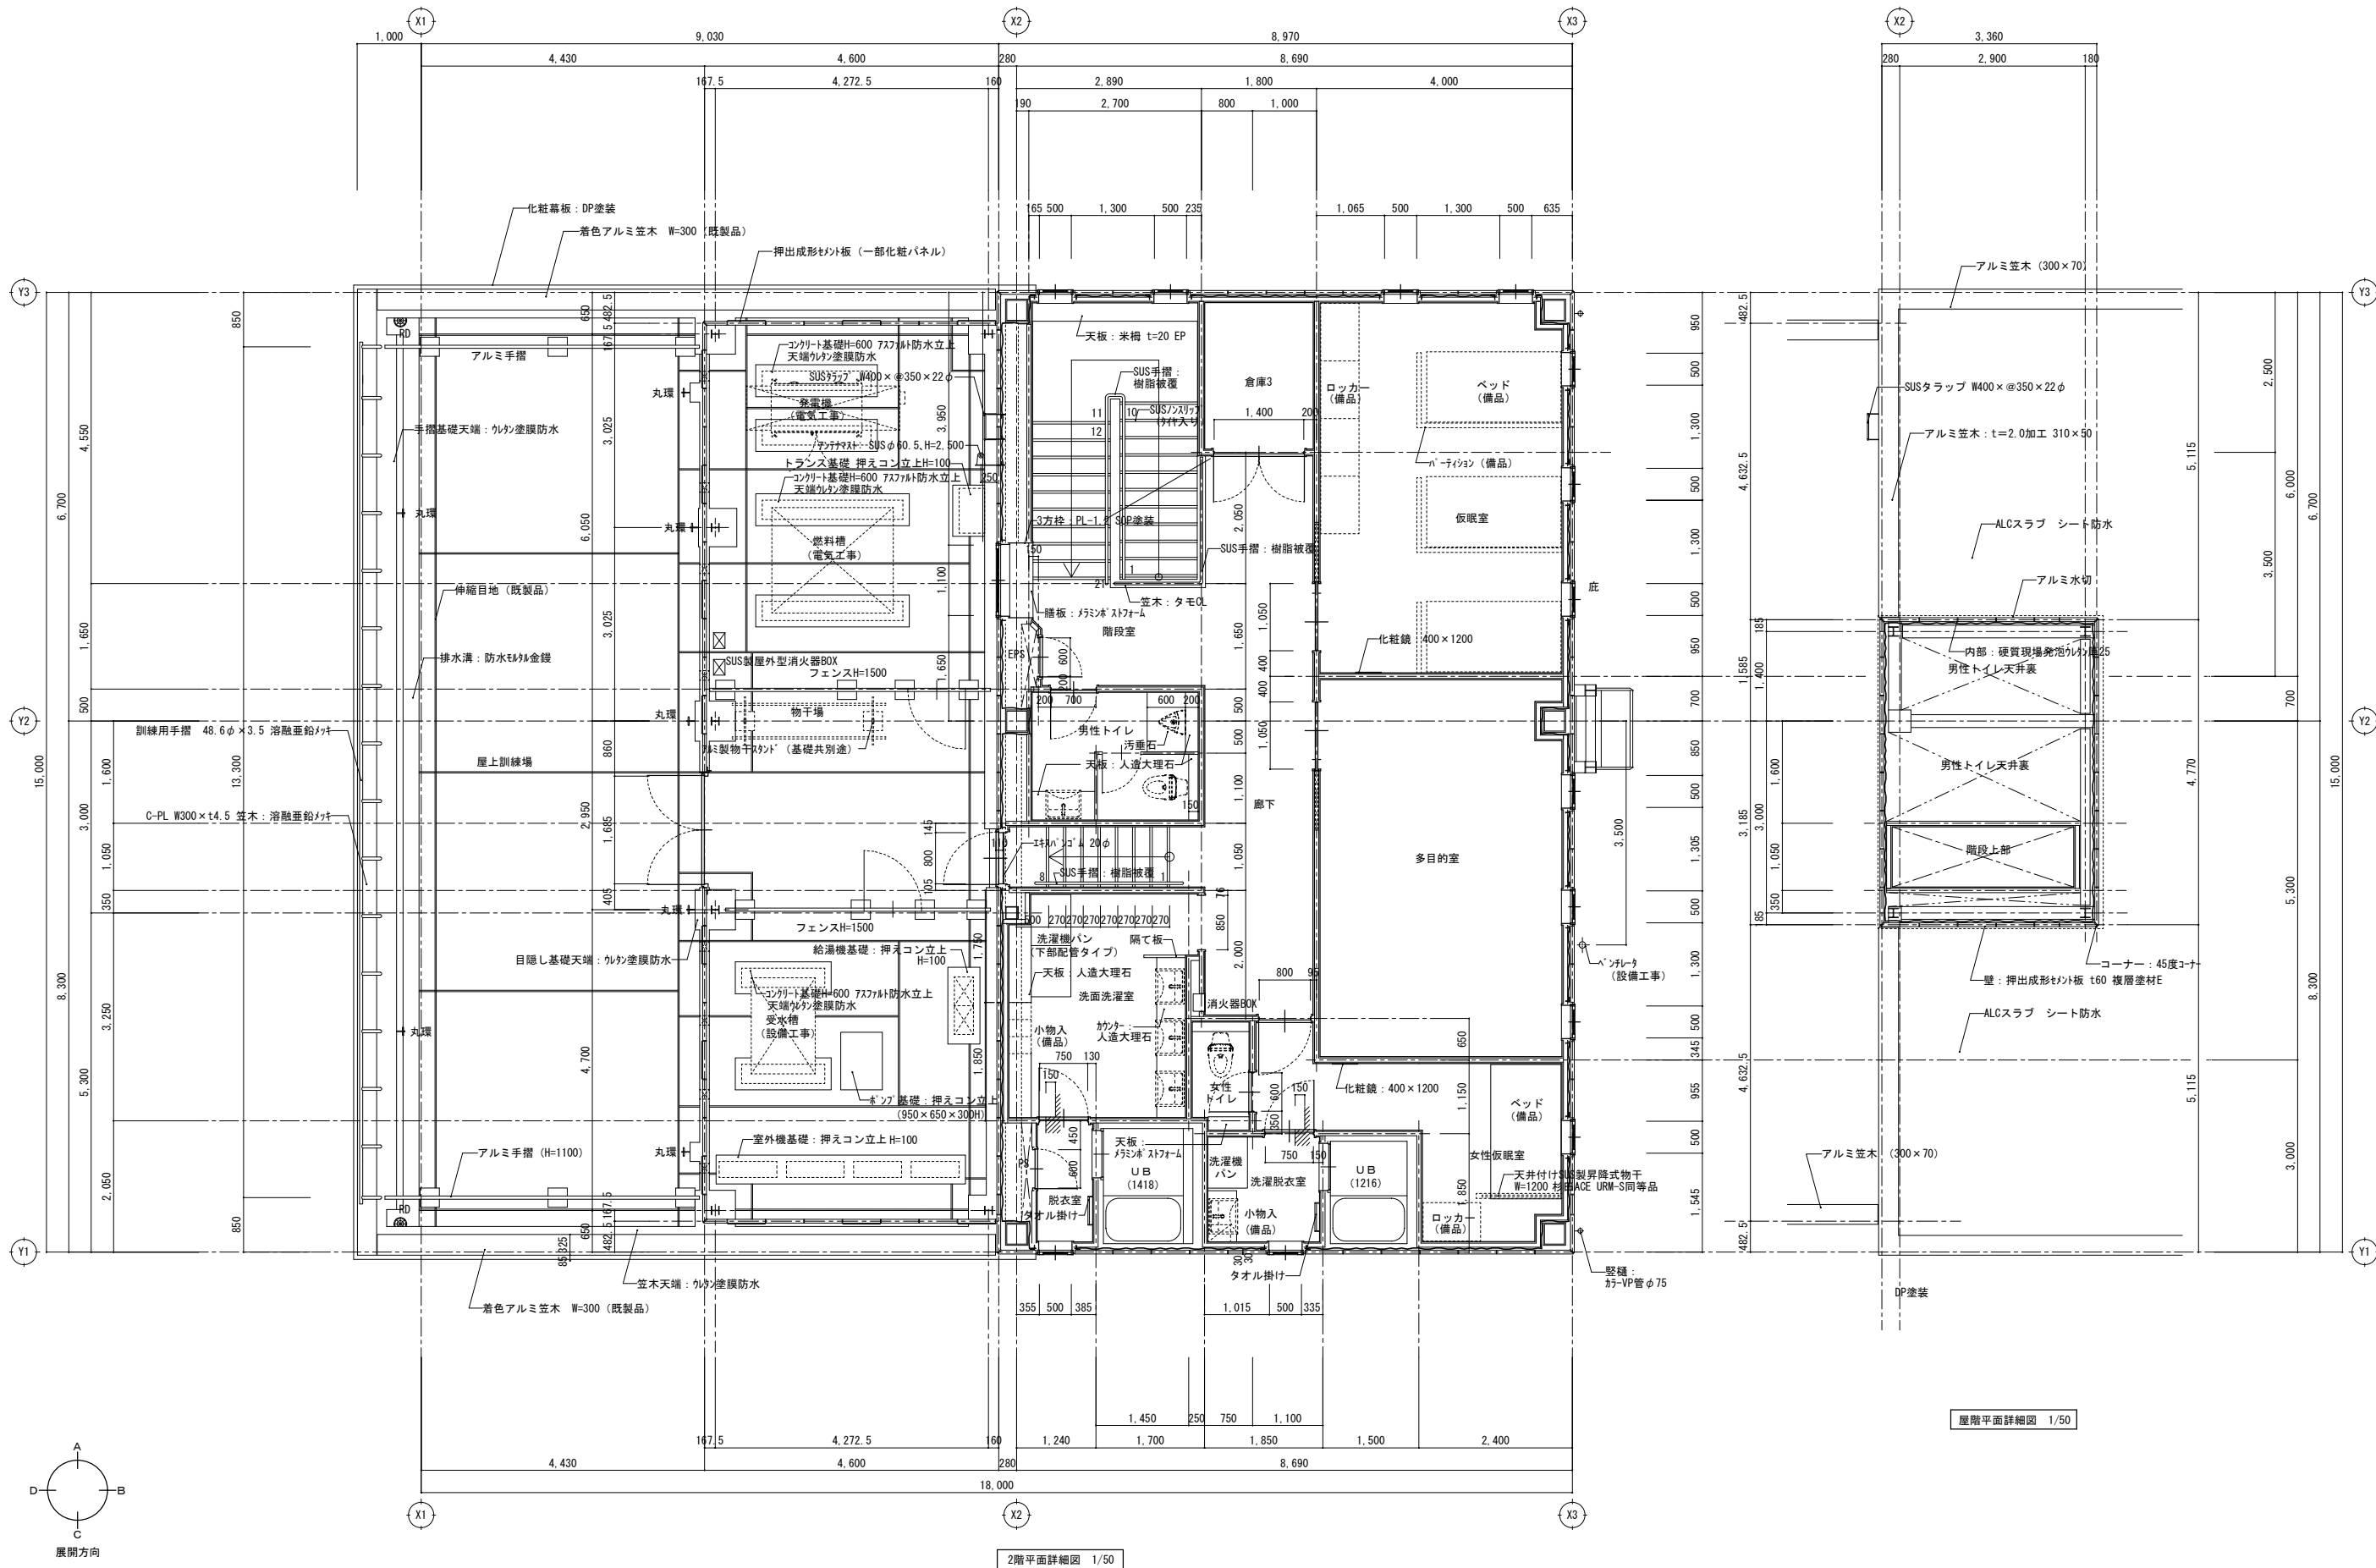


室 名	仮眠室
床	杉材金ゴ下地 ビニル床シート t=2.0
幅 木	ビニル幅木 H=60
壁	(LGS65形下地)GB-R t=12.5+9.5 ビニル加工張
天 井	GB-R t=9.5の上、ビニル加工張
備 考	スチールラインドネックス ブラインド、パネーション、姿見 (400×1200)

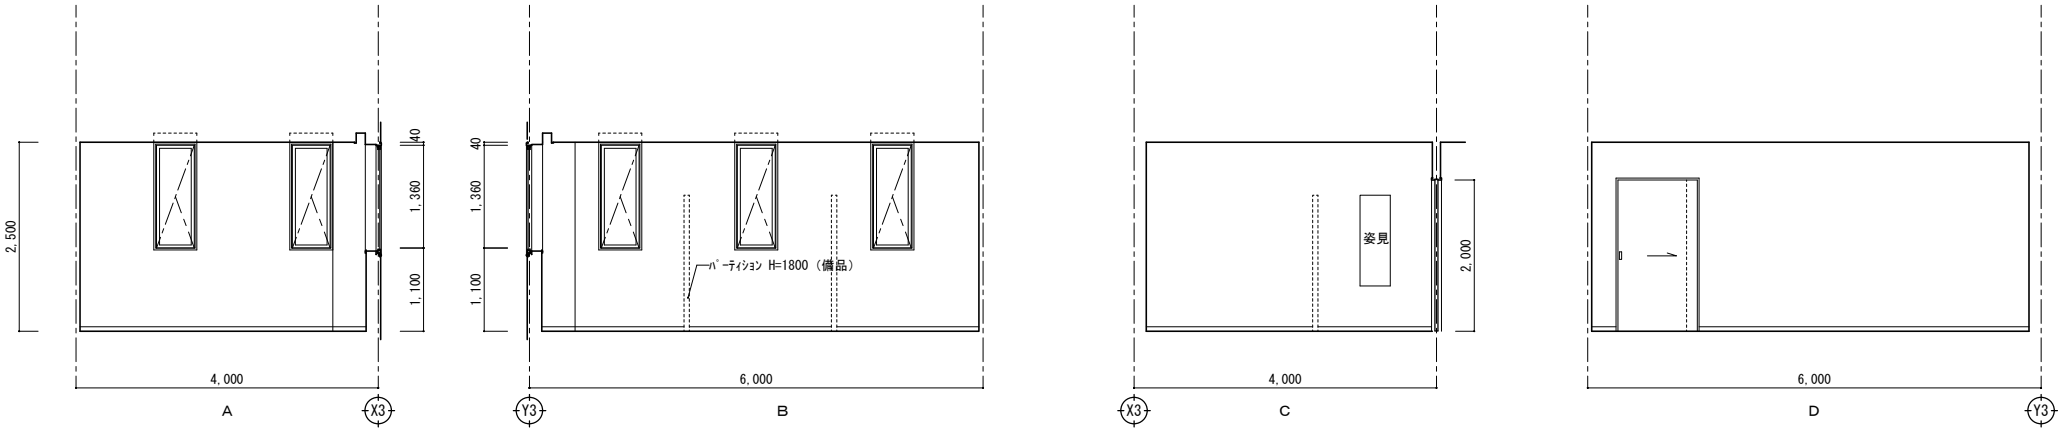


室 名	多目的室
床	杉材金ゴ下地 ビニル床シート t=2.0
幅 木	ビニル幅木 H=60
壁	(LGS65形下地)GB-R t=12.5+9.5 ビニル加工張
天 井	GB-R t=9.5の上、ビニル加工張
備 考	スチールラインドネックス ブラインド

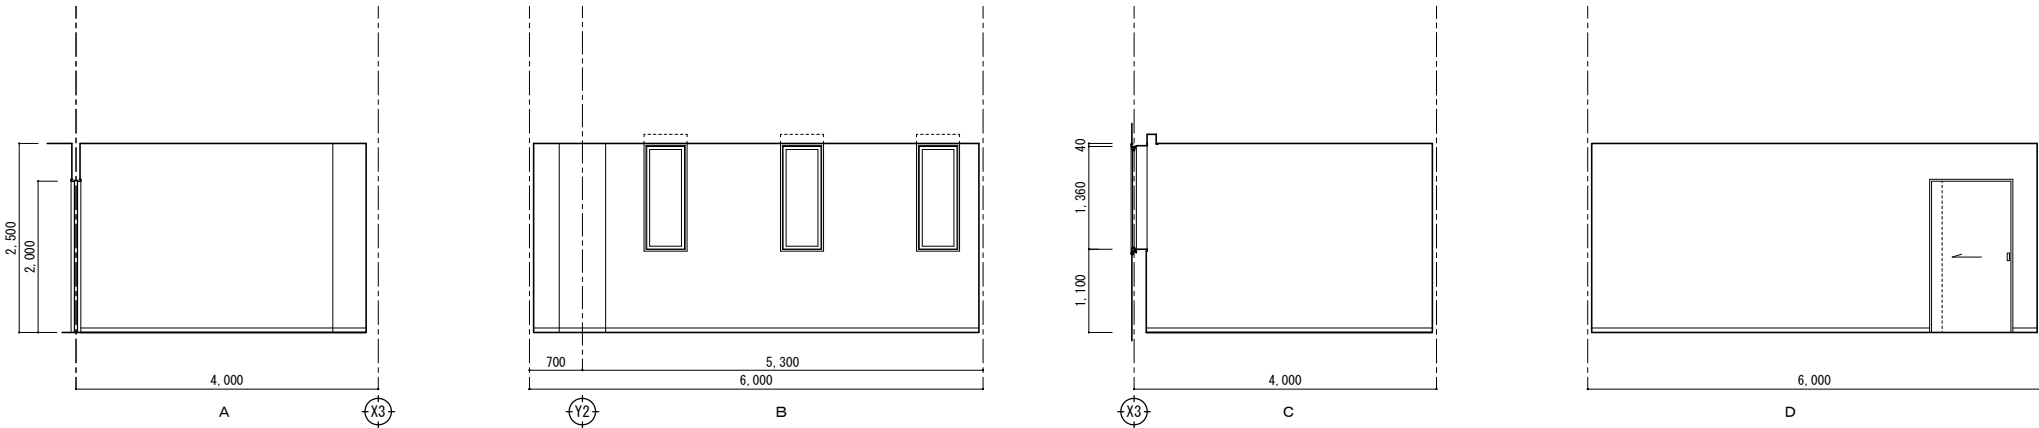


室 名	女性仮眠室
床	杉材金ゴ下地 ビニル床シート t=2.0
幅 木	ビニル幅木 H=60
壁	(LGS65形下地)GB-R t=12.5+9.5 ビニル加工張
天 井	GB-R t=9.5の上、ビニル加工張
備 考	スチールラインドネックス ブラインド、姿見 (400×1200)、昇降式物干

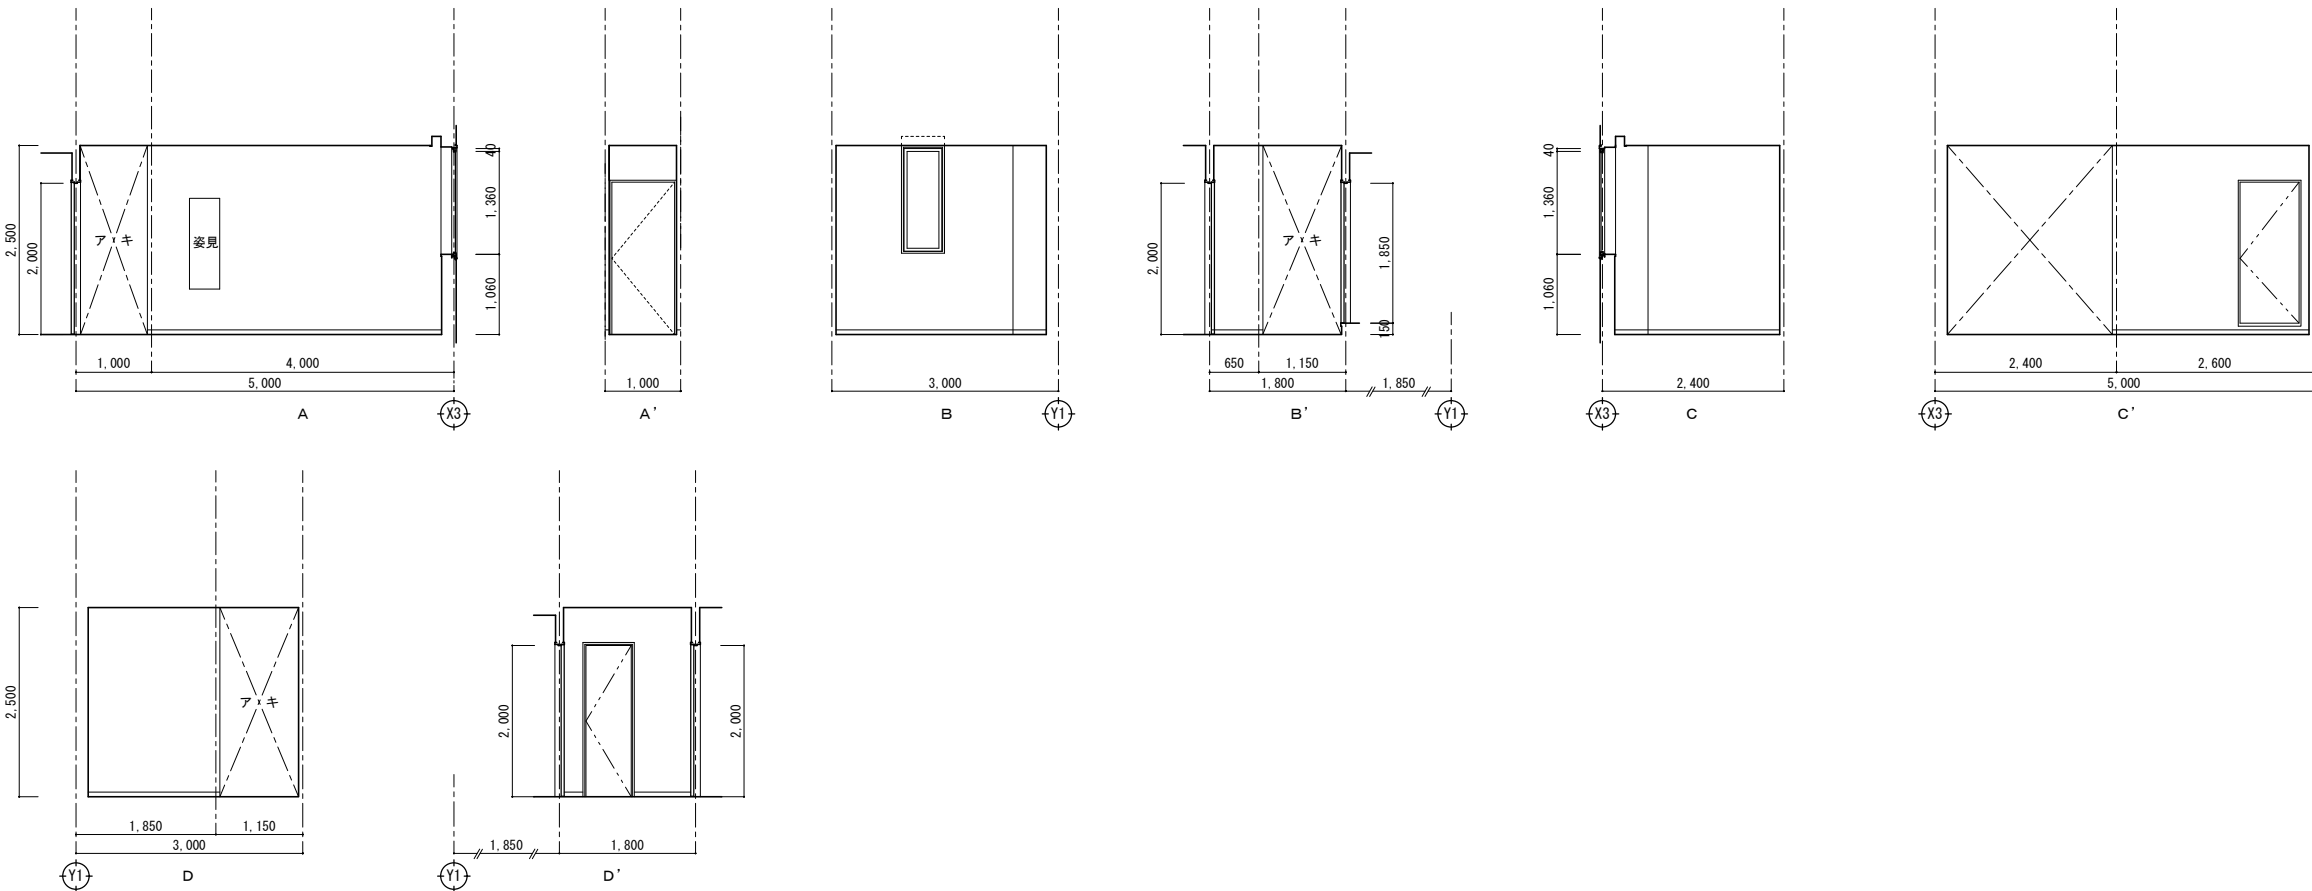


室名	倉庫3
床	鉄引金ゴ下地 ビニル床シート t=2.5
幅木	ビニル幅木 H=60
壁	(LGS65形下地)GB-R t=12.5 化粧珪藻板 t=6 目透し EP-G
天井	GB-D t=9.5
備考	廻り縁：塩ビ製

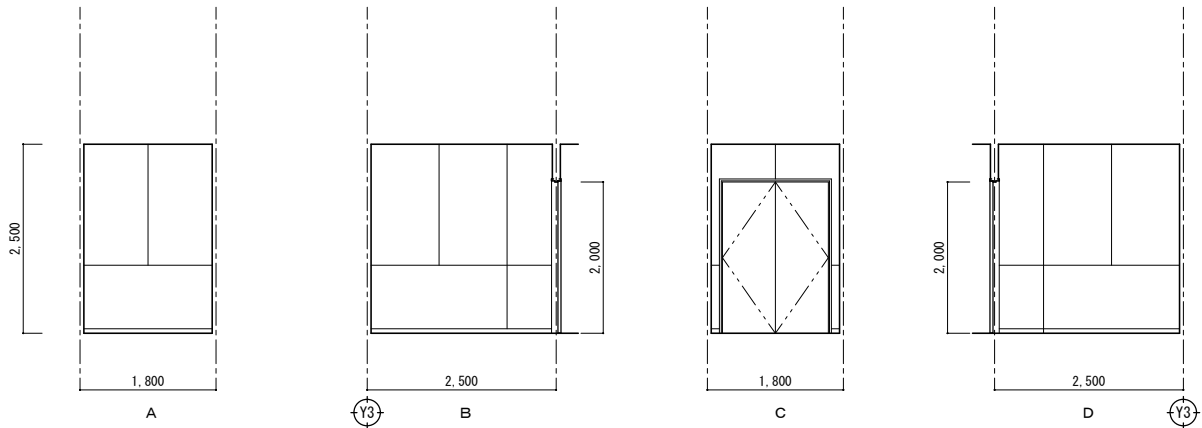


室名	脱衣室
床	ユニットフロア H=150 耐水合板 t=15下 ビニル床シート t=2.0
幅木	ビニル幅木 H=60
壁	(LGS65形下地)GB-S t=12.5 化粧珪藻板 t=6
天井	GB-D t=9.5
備考	廻り縁：塩ビ製、タイル掛け

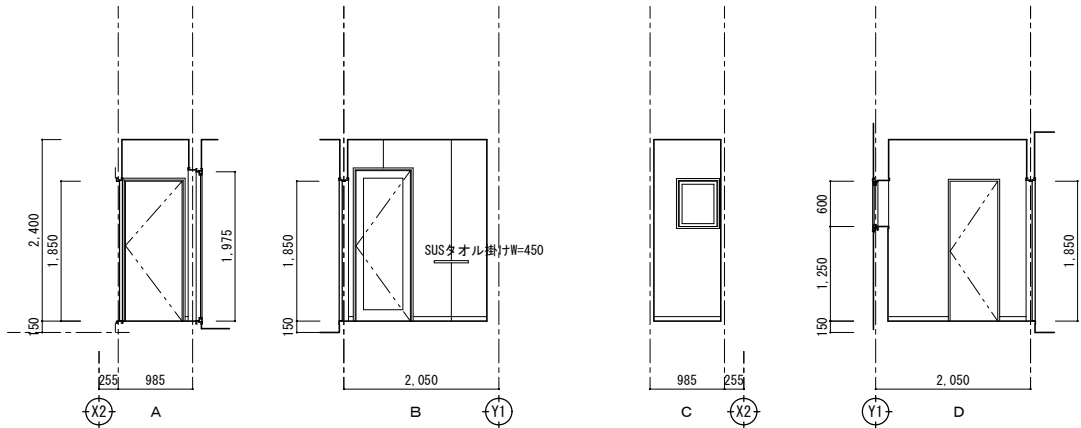


室名	男性トイレ
床	鉄引金ゴ下地 トイレ用ビニル床シート t=2.0 (防滑性、防湿性、耐尿汚染性) 一部 汚重タイル t=5.5
幅木	ビニル幅木 H=60
壁	(LGS65形下地)GB-S t=12.5 化粧珪藻板 t=6 (シヨウ工法)
天井	GB-D t=9.5
備考	廻り縁：塩ビ製、トイレ・ス、洗面カウンター、化粧鏡 ライニング天板：人造大理石

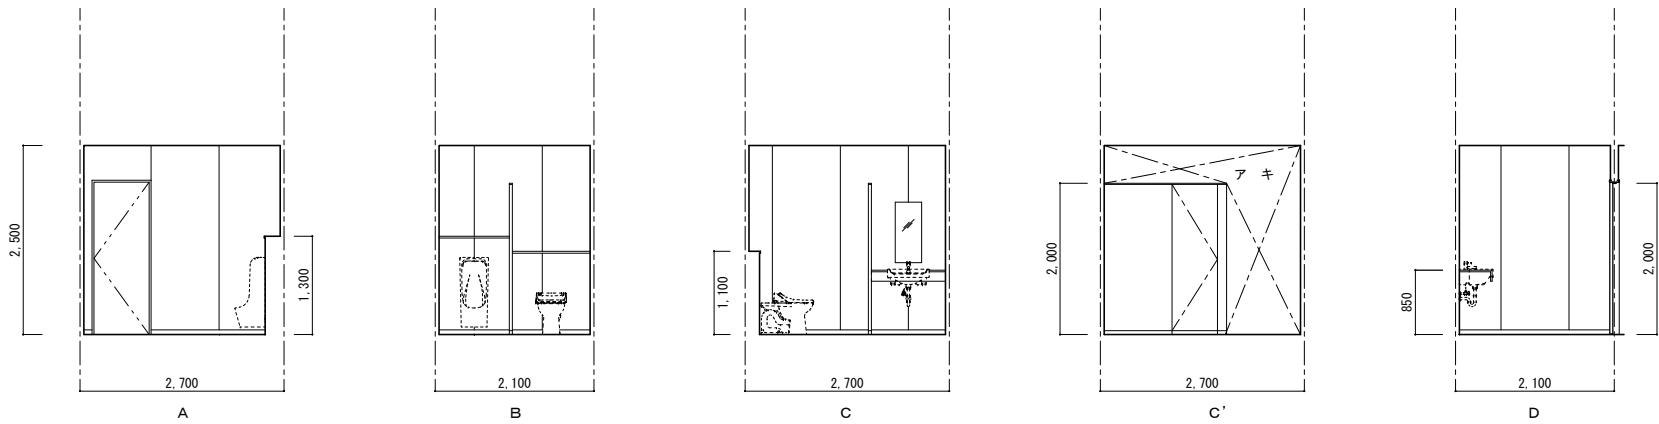


室名	女性トイレ
床	鉄引金ゴ下地 トイレ用ビニル床シート t=2.0 (防滑性、防湿性、耐尿汚染性) ビニル幅木 H=60
壁	(LGS65形下地)GB-S t=12.5+9.5 ビニル加工張
天井	GB-D t=9.5
備考	廻り縁：塩ビ製、 飾り棚、ライニング天板：ポリスチレンフォーム

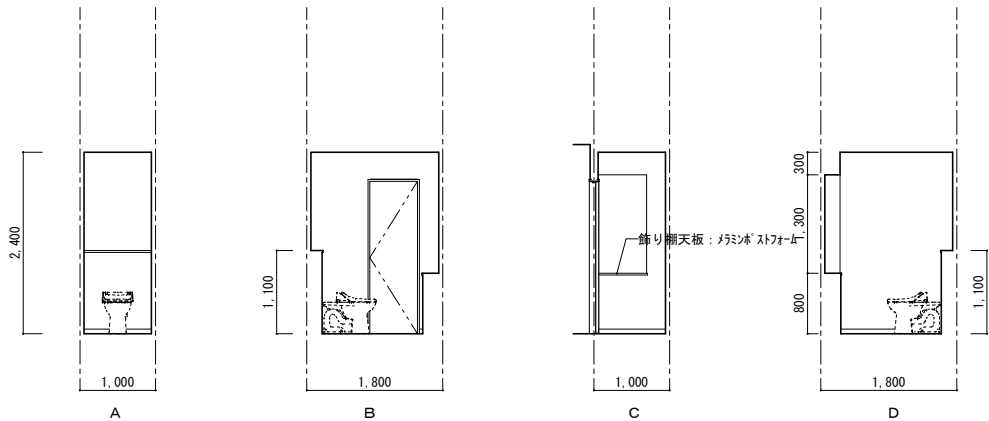


室名	洗面洗濯室
床	ビニル床シート t=2.0
幅木	ビニル幅木 H=60
壁	(LGS65形下地)GB-R t=12.5 化粧珪藻板 t=6 (シロイテ工法)
天井	GB-D t=9.5
備考	廻り縁：塩ビ製、トイレブース 洗面カウンター、タiling 天板：人造大理石、化粧鏡

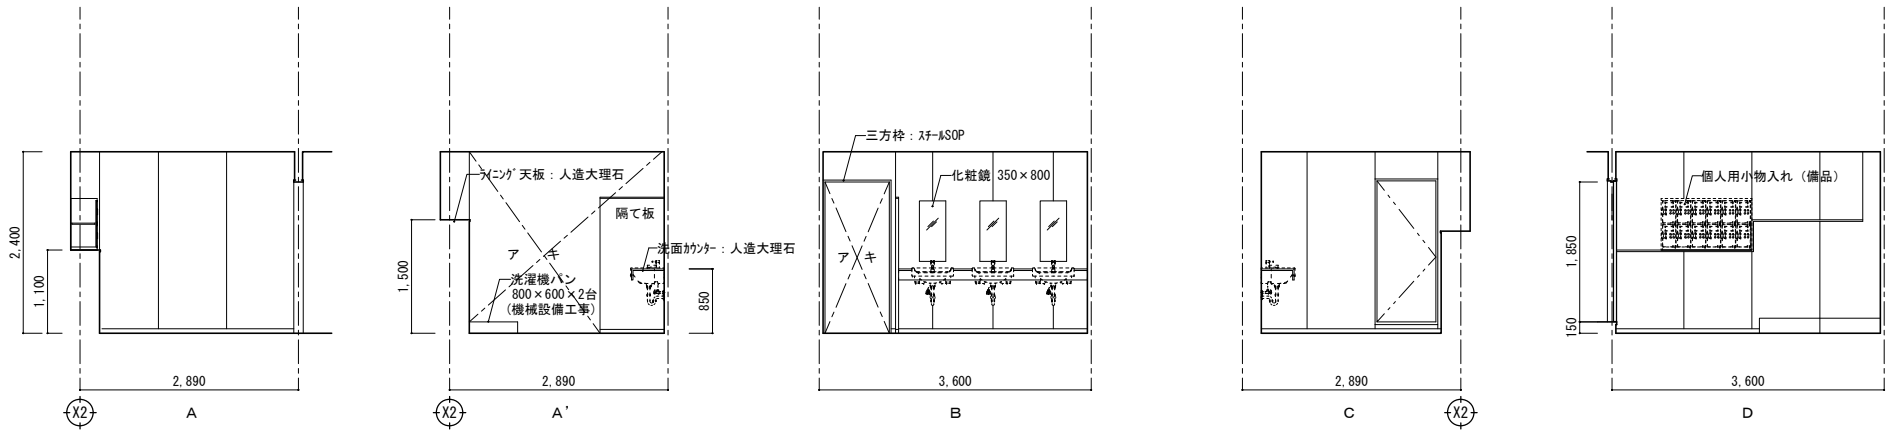


室名	洗濯脱衣室
床	エポキシ7、耐水合板 t=15下 ビニル床シート t=2.0 (H=150)
幅木	ビニル幅木 H=60
壁	(LGS65形下地)GB-S t=12.5+9.5 ビニル珪藻板
天井	珪藻板 t=6 EP
備考	廻り縁：塩ビ製、タオル掛け 洗面カウンター：人造大理石、化粧鏡

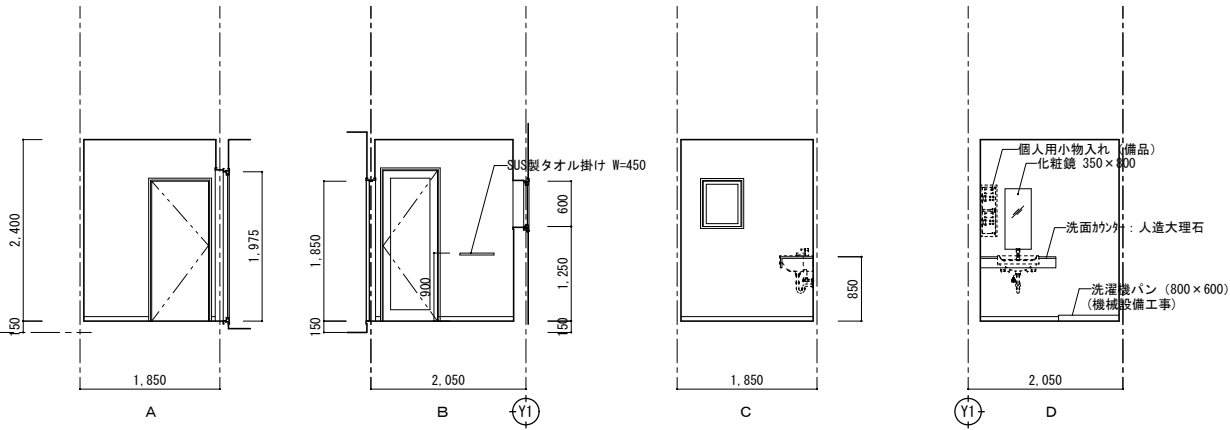



室名	廊下
床	コンクリート金網下地 ビニル床シート t=2.0
幅木	ビニル幅木 H=60
壁	(LGS65形下地)GB-R t=12.5+9.5 EP
天井	GB-D t=9.5
備考	

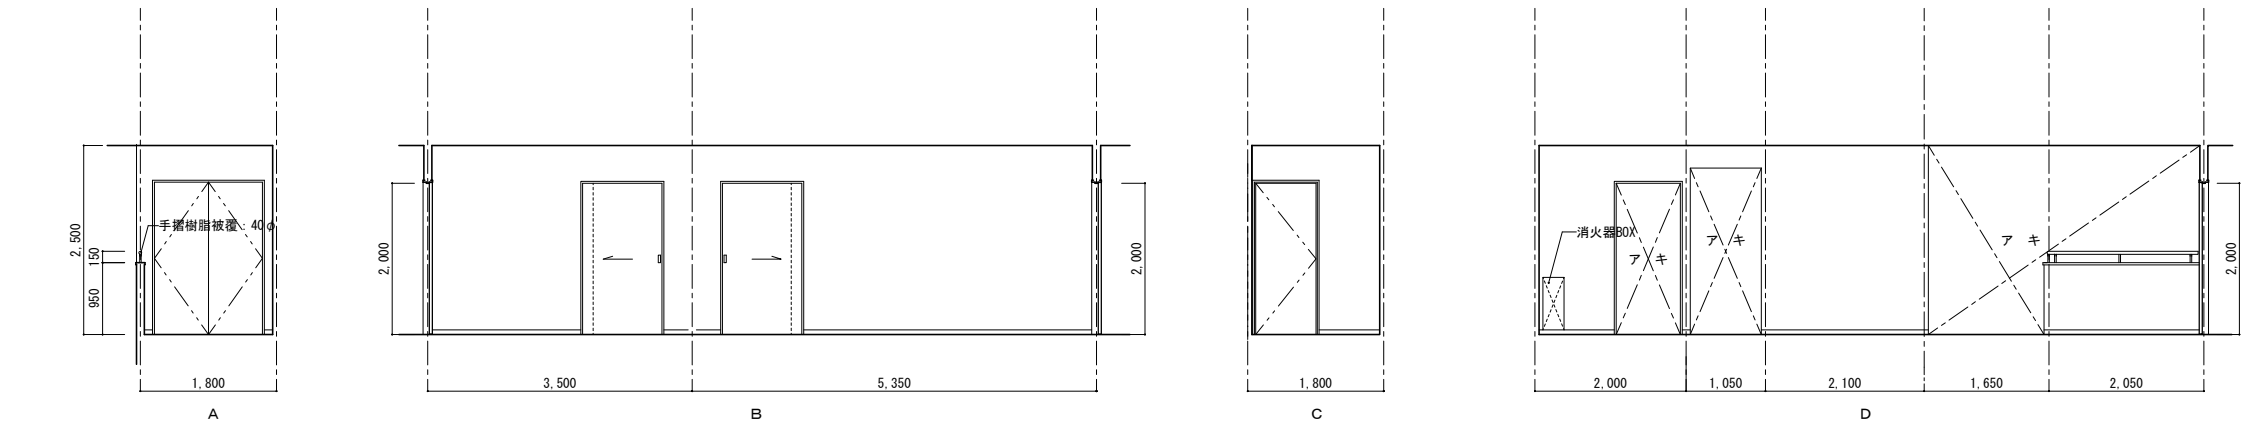


室名	階段室
床	コンクリート金網下地 ビニル床シート t=2.0
幅木	ビニル幅木 H=60
壁	(LGS65形下地)GB-R t=12.5+9.5 EP
天井	GB-D t=9.5
備考	

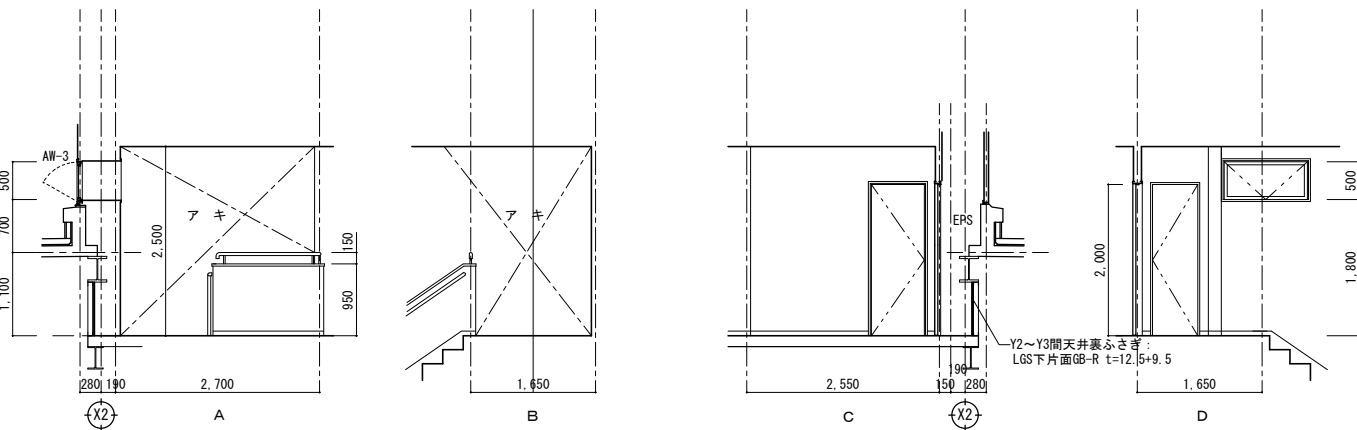



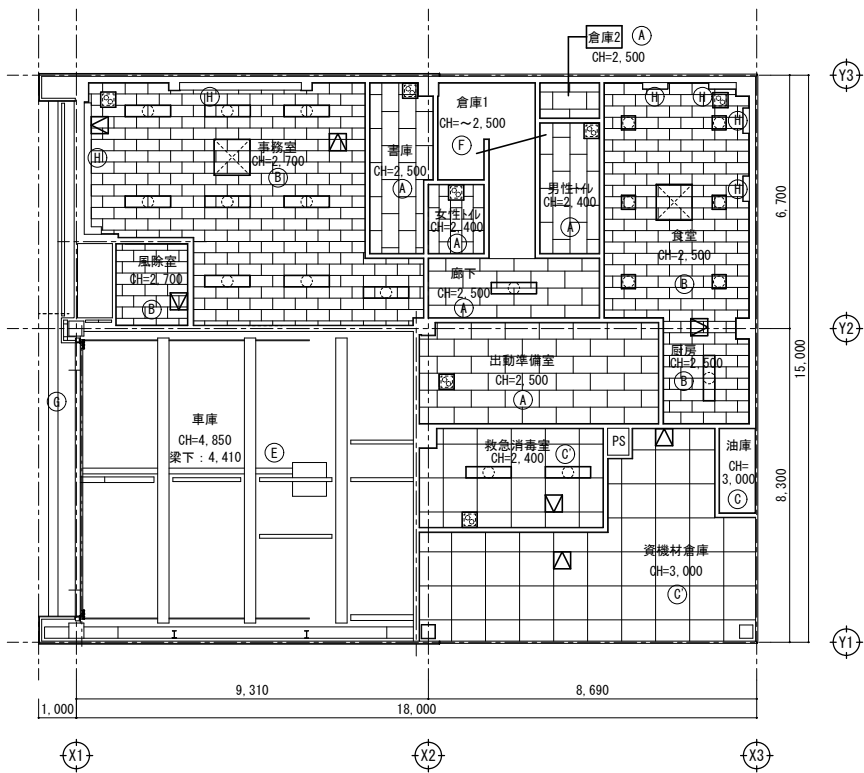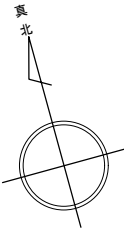

1階天井伏図 S=1/100

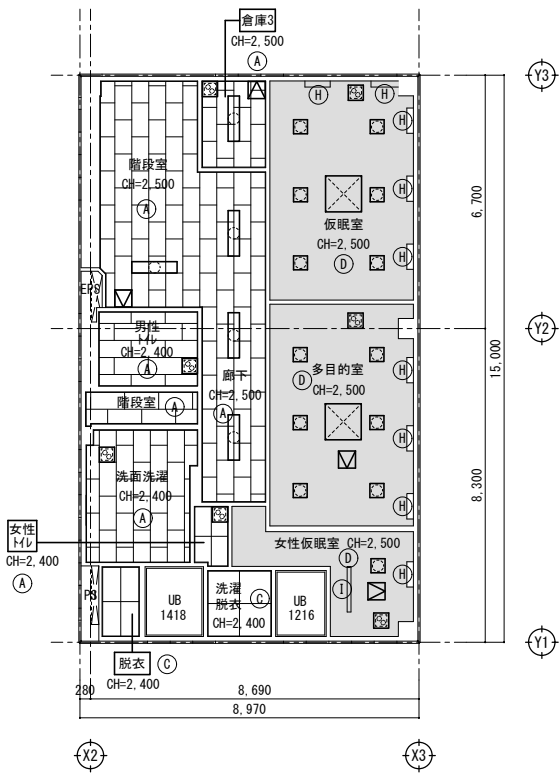


2階天井伏図 S=1/100

仕上 凡例

(A)	GB-D t=9.5	廻り縁：塩ビ製
(B)	GB-R t=9.5	廻り縁：塩ビ製
(C)	ケイ酸板t=6 EP	廻り縁：塩ビ製
(C')	ケイ酸板t=6 EP 目透し	廻り縁：塩ビ製
(D)	GB-R t=9.5	ビニルクロス張
(E)	デックプレート表し	
(F)	鋼板 t=4.5 SOP	
(G)	アルミ板 t=2.0	
(H)	アルミ板 + 鋼製SOP アルミ板 + ガラス	
(I)	室内物干し	

開口補強 凡例

	照明器具	370 x 370	19か所
	照明器具	1200 x 300	18か所
	天井点検口	450 x 450	11か所
	換気扇	400 x 400	14か所
	空調設備	900 x 900	4か所

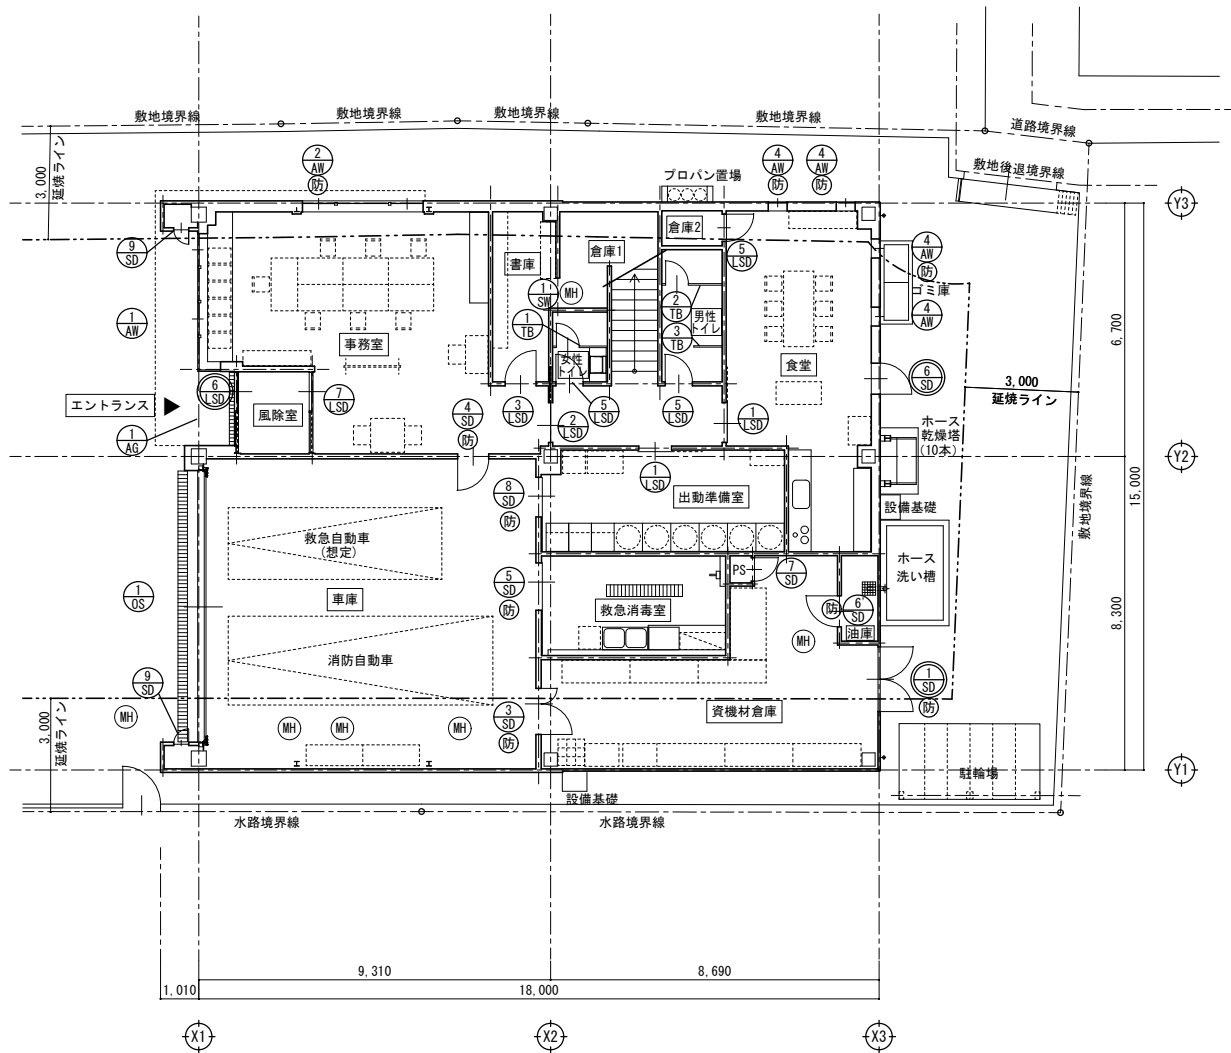

The floor plan shows a rectangular building layout with various functional areas. Key rooms include a generator room (発電機) and fuel tank (燃料槽) on the left, a training field (屋上訓練場) on the roof, a reception area (受水槽), a central staircase (階段室), restrooms (洗面洗濯), locker rooms (脱衣), and a multi-purpose room (多目的室). The right side features a kitchen (厨房), dining hall (食堂), sleeping quarters (仮眠室), and a women's sleeping quarters (女性仮眠室). The plan is marked with dimensions and boundary lines (敷地境界線, 道路境界線, 水路境界線).

【凡例】

【特記事項】



- 特 特定防火設備
- 防 防火設備



記号数量	⑦ SD		3	⑧ SD		1	⑨ SD		2	① SW		1	② SW		1	① WD		1	② WD		1	③ WD		1						
種別方式	鋼製片開き片面フラッシュ戸			鋼製額入片ハンガー自閉式引戸			鋼製片開き点検扉			鋼製二方枠			鋼製三方枠			木製両開きフラッシュドア			木製片開きフラッシュドア			木製片開きフラッシュドア								
形状寸法																														
使用場所	1F PS・2F PS			1F出勤準備室			1F外部			1F倉庫1			2F洗面洗濯室			2F倉庫3			2F女性トイレ			2F女性 洗濯脱衣室								
仕上見込	扉・枠：SOP			枠：80	扉：40		扉・枠：SOP			枠：220 (SOP)	扉：40		扉・枠：SOP			枠：130	扉・枠：SOP		枠：130	扉：40		扉・枠：マシ化組合板			枠：130	扉：40				
硝子				PW6.8												扉・枠：EP			枠：130	扉：40		扉・枠：マシ化組合板			枠：130	扉：40				
金物	点検口錠、PH、SUS番掛A 付属金物一式			ｼ鍵、SUS引棒、SUS番掛A、 ハガ-機構、付属金物一式			点検口錠、中心吊、PH、付属金物一式									ｼ鍵、LH、丁番、DC、付属金物一式			ｼ鍵、LH、PH、 DC、付属金物一式			ｼ鍵、LH、PH、 DC、付属金物一式								
備考																														
記号数量	① LSD			2	② LSD			3	③ LSD			2	④ LSD			1	⑤ LSD			4	⑥ LSD			1	⑦ LSD			1		
種別方式	軽量スチール製片引ハンガー自閉式額入ドア			軽量スチール製ハンガー自閉式片引ドア（事務室のみ額入）			軽量スチール製片開きフラッシュドア			軽量スチール製片開きフラッシュドア			軽量スチール製片開きフラッシュドア			軽量スチール製片開きフラッシュドア			軽量スチール製片引ハンガー自閉式框ドア（外部用）			軽量スチール製片引ハンガー自閉式框ドア								
形状寸法																														
使用場所	1F 出勤準備室・食堂			1F事務室・2F仮眠室・2F多目的室			1F書庫、2F女性仮眠室			2F洗濯脱衣室			1F女性トイレ・1F男性トイレ・1F倉庫2・2F男性トイレ			風除室			風除室											
仕上見込	扉・枠：焼付塗装			枠：190 (SOP)	扉：40		扉・枠：焼付塗装			枠：130 (SOP)	扉：40		扉・枠：焼付塗装			枠：130	扉：40		扉・枠：焼付塗装			枠：135 (SOP)	扉：40		扉・枠：焼付塗装			枠：135 (SOP)	扉：40	
硝子	FL6			F6			F4			F4			F4			F4			FL6+A6+FL6			FL6								
金物	ｼ鍵、SUS引棒、SUS番掛A、付属金物一式			ｼ鍵、SUS引棒、SUS番掛A、付属金物一式			ｼ鍵、LH、PH、 SUS番掛A、DC、付属金物一式			ｼ鍵、LH、PH、 SUS番掛B、DC、付属金物一式			ｼ鍵、LH、PH、 SUS番掛A、DC、付属金物一式			ｼ鍵、LH、PH、 SUS番掛A、DC、付属金物一式			電気錠、SUS引棒、SUSガイドレール、付属金物一式			SUS引棒、SUSガイドレール、付属金物一式								
備考																														
記号数量	① OS			1	① TB			1	② TB			1	③ TB			⑤ TB	1	④ TB			1									
種別方式	電動式オーバードア			1階トイレブース			1階トイレブース			衝立			2階トイレブース																	
形状寸法																														
使用場所	1F車庫			1F女性トイレ			1F男性トイレ			1階トイレブース、2階洗面洗濯室			2F男性トイレ																	
仕上見込	扉・枠：7&#223;電解二次着色			高圧マシ樹脂板(下地MDF)			枠：	扉：40		高圧マシ樹脂板(下地MDF)			枠：	扉：40		高圧マシ樹脂板(下地MDF)			枠：	扉：40		高圧マシ樹脂板(下地MDF)			枠：	扉：40				
硝子	窓材1：779mm t=3 窓材2：7&#223;複合板 t=3																													
金物	電動機構一式、ガイドレール（溶融亜鉛メッキ処理）、ウレタンストリップ、二方枠 付属金物一式、開閉スイッチ2か所（外部側：鍵ロック付）、シャッター引棒			ｽｲｯﾁ錠（非常開錠付）、戸当りストッパー、 戸当り帽子掛け、付属金物一式（笠木・コーナーレール：7&#223;押出型材）			戸当り帽子掛け、付属金物一式（笠木・コーナーレール：7&#223;押出型材）			戸当り帽子掛け、付属金物一式（笠木・コーナーレール：7&#223;押出型材）			付属金物一式（笠木・コーナー：7&#223;押出型材）			戸当り帽子掛け、付属金物一式（笠木・コーナーレール：7&#223;押出型材）														
備考				ｸﾞﾚｰﾃﾞｰﾋﾞｼﾞﾝｸﾞ、SUS笠木、SUS巾木、ﾊﾞｰﾅﾙ：縦ざ目無			ｸﾞﾚｰﾃﾞｰﾋﾞｼﾞﾝｸﾞ、SUS笠木、SUS巾木、ﾊﾞｰﾅﾙ：縦ざ目無			ｸﾞﾚｰﾃﾞｰﾋﾞｼﾞﾝｸﾞ、SUS笠木、SUS巾木、ﾊﾞｰﾅﾙ：縦ざ目無			SUS笠木、SUS巾木、ﾊﾞｰﾅﾙ：縦ざ目無			ｸﾞﾚｰﾃﾞｰﾋﾞｼﾞﾝｸﾞ、SUS笠木、SUS巾木、ﾊﾞｰﾅﾙ：縦ざ目無														
												一級建築士事務所 千葉県知事登録 No.1-1709-4702 <b>KATO</b> 株式会社 カトウ建築事務所 一級建築士 No.130206 加藤 義道				APPR CHKD DRAIN 本 社 千葉県中央区栄町36番10号 TEL 043-201-1277 FAX 043-201-1280 東京事務所 東京都中央区日本橋本町4丁目7番10号 TEL 03-3510-1336 FAX 03-5201-1013				工事名 (仮称)古河消防署駅西出張所建設工事 図 名 建具表（2）				S= A1：1/50 A3：1/100 DATE ***** No. A-032						




床	磁器質タイル	S=1:5(A1) S=1:10(A3)	床	ビニル床シート	S=1:5(A1) S=1:10(A3)	床	コンクリート金ゴテ	S=1:10(A1) S=1:20(A3)	床	ユニットフロア	S=1:10(A1) S=1:20(A3)	床	OAフロア	S=1:10(A1) S=1:20(A3)	床	床見切	S=1:2(A1) S=1:4(A3)			
												最弱部集中耐荷重：5000N								
床	塗床立上げ	S=1:10(A1) S=1:20(A3)	床	塗床立上げ	S=1:10(A1) S=1:20(A3)	床	塗床立上げ	S=1:10(A1) S=1:20(A3)	床	塗床立上げ	S=1:10(A1) S=1:20(A3)	床	エポキシ樹脂塗床	S=1:10(A1) S=1:20(A3)	床	コンクリート金ゴテ	S=1:10(A1) S=1:20(A3)			
壁	防火区画1	※認定番号：FP060NP-0241 S=1:10(A1) S=1:20(A3)	壁	防火区画2	※認定番号：FP060NP-0241 S=1:10(A1) S=1:20(A3)	壁	間仕切1	S=1:10(A1) S=1:20(A3)	壁	間仕切2	S=1:10(A1) S=1:20(A3)	壁	間仕切3	S=1:10(A1) S=1:20(A3)	壁	間仕切4	S=1:10(A1) S=1:20(A3)	壁	ジョイナー工法	S=1:1(A1) S=1:2(A3)
※ 1F車庫 および 出動準備室は、EPを『EP-G』とする						※ 次の室は、EPをビニル床仕上げとする (1F：食堂、2F：仮眠室、多目的室、女性仮眠室、女性トイレ)						※ 厨房は 不燃仕様とする。								
天井	GB-D	S=1:10(A1) S=1:20(A3)	天井	岩綿吸音板	S=1:10(A1) S=1:20(A3)	天井	ケイカル板	S=1:10(A1) S=1:20(A3)	天井	デッキプレート表し	S=1:10(A1) S=1:20(A3)	天井	ブラインドボックス	S=1:10(A1) S=1:20(A3)						
雑		S=1:10(A1) S=1:20(A3)	雑		S=1:10(A1) S=1:20(A3)	雑		S=1:10(A1) S=1:20(A3)	雑		S=1:10(A1) S=1:20(A3)									

屋根		バラベツト立上り1		S=1:10(A1) S=1:20(A3)		屋根		バラベツト立上り2		S=1:10(A1) S=1:20(A3)		建具		AW4詳細図		S=1:10(A1) S=1:20(A3)		S=1:4(A1) S=1:8(A3)			
床		内壁 軽量鉄骨下地（共通事項）詳細				No-Scale		床		ライニング詳細		S=1:10(A1) S=1:20(A3)		雑		消火器ボックス		S=1:10(A1) S=1:20(A3)			
雑		洗濯用吊金物				S=1:20(A1) S=1:40(A3)		雑		洗濯用吊金物				S=1:20(A1) S=1:40(A3)		外壁		アンテナマスト		S=1:10(A1) S=1:20(A3)	
外壁		駆付通報BOX				S=1:10(A1) S=1:20(A3)		外壁		駆付通報BOX				S=1:10(A1) S=1:20(A3)							
<div>※ 杉田ACE URM-S同等品</div> <div>※ 杉田ACE スタリオン同等品</div> <div>日東工業株式会社製ウインドブレイクネット(OW20-34A)同等品</div> <div>千葉県知事登録 No.1-1709-4702 <b>KATO</b> 株式会社 カトウ建築事務所 一級建築士 NO.130206 加藤 義道</div> <div>APPR CHKD DRAWN</div> <div>本 社 千葉市中央区栄町36番10号 TEL 043-201-1277 FAX 043-201-1280 東京事務所 東京都中央区日本橋本町4丁目7番10号 TEL 03-3510-1336 FAX 03-3501-0113</div> <div>工事名 (仮称)古河消防署駅西出張所建設工事 部分詳細図(2) 工率表 S= 各図 DATE ***** No. A-034</div>																					



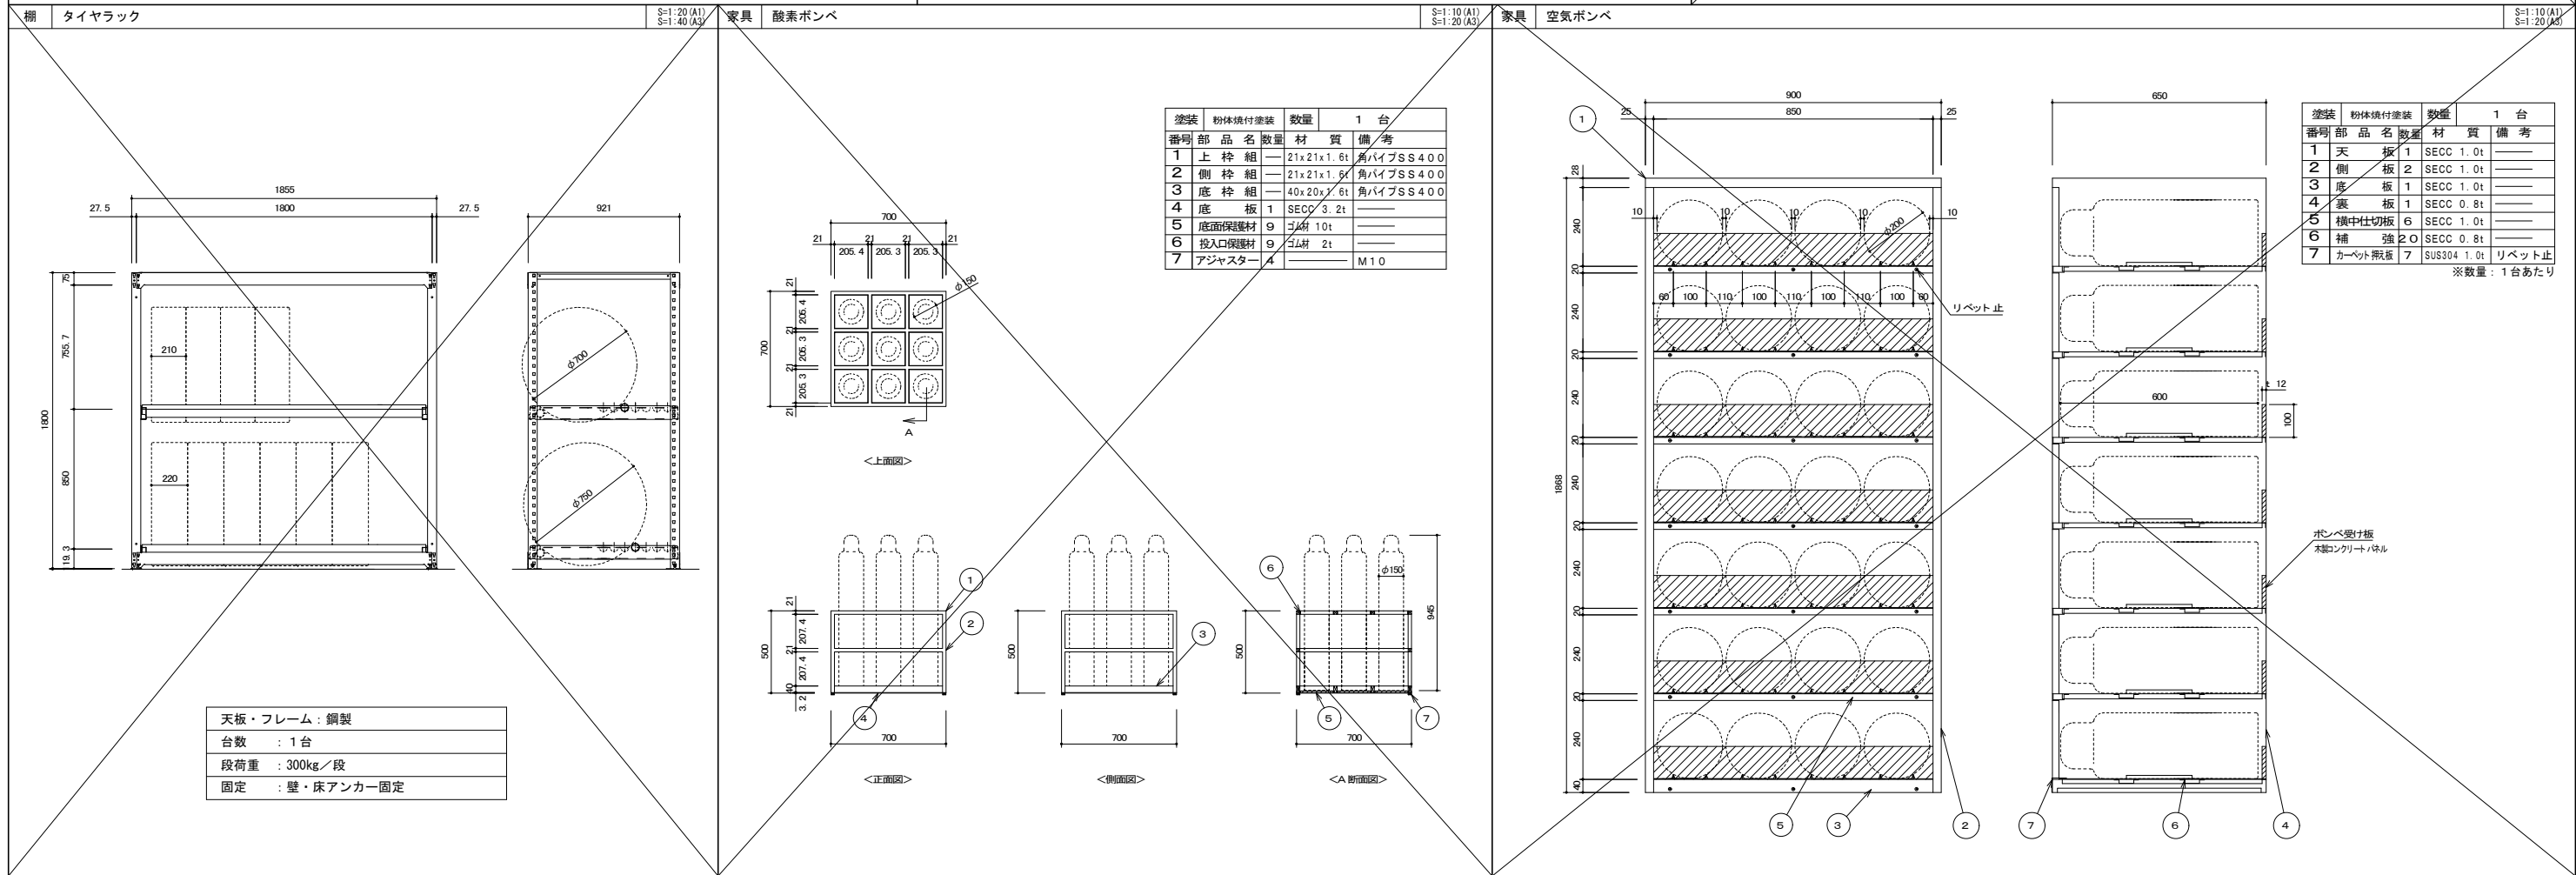
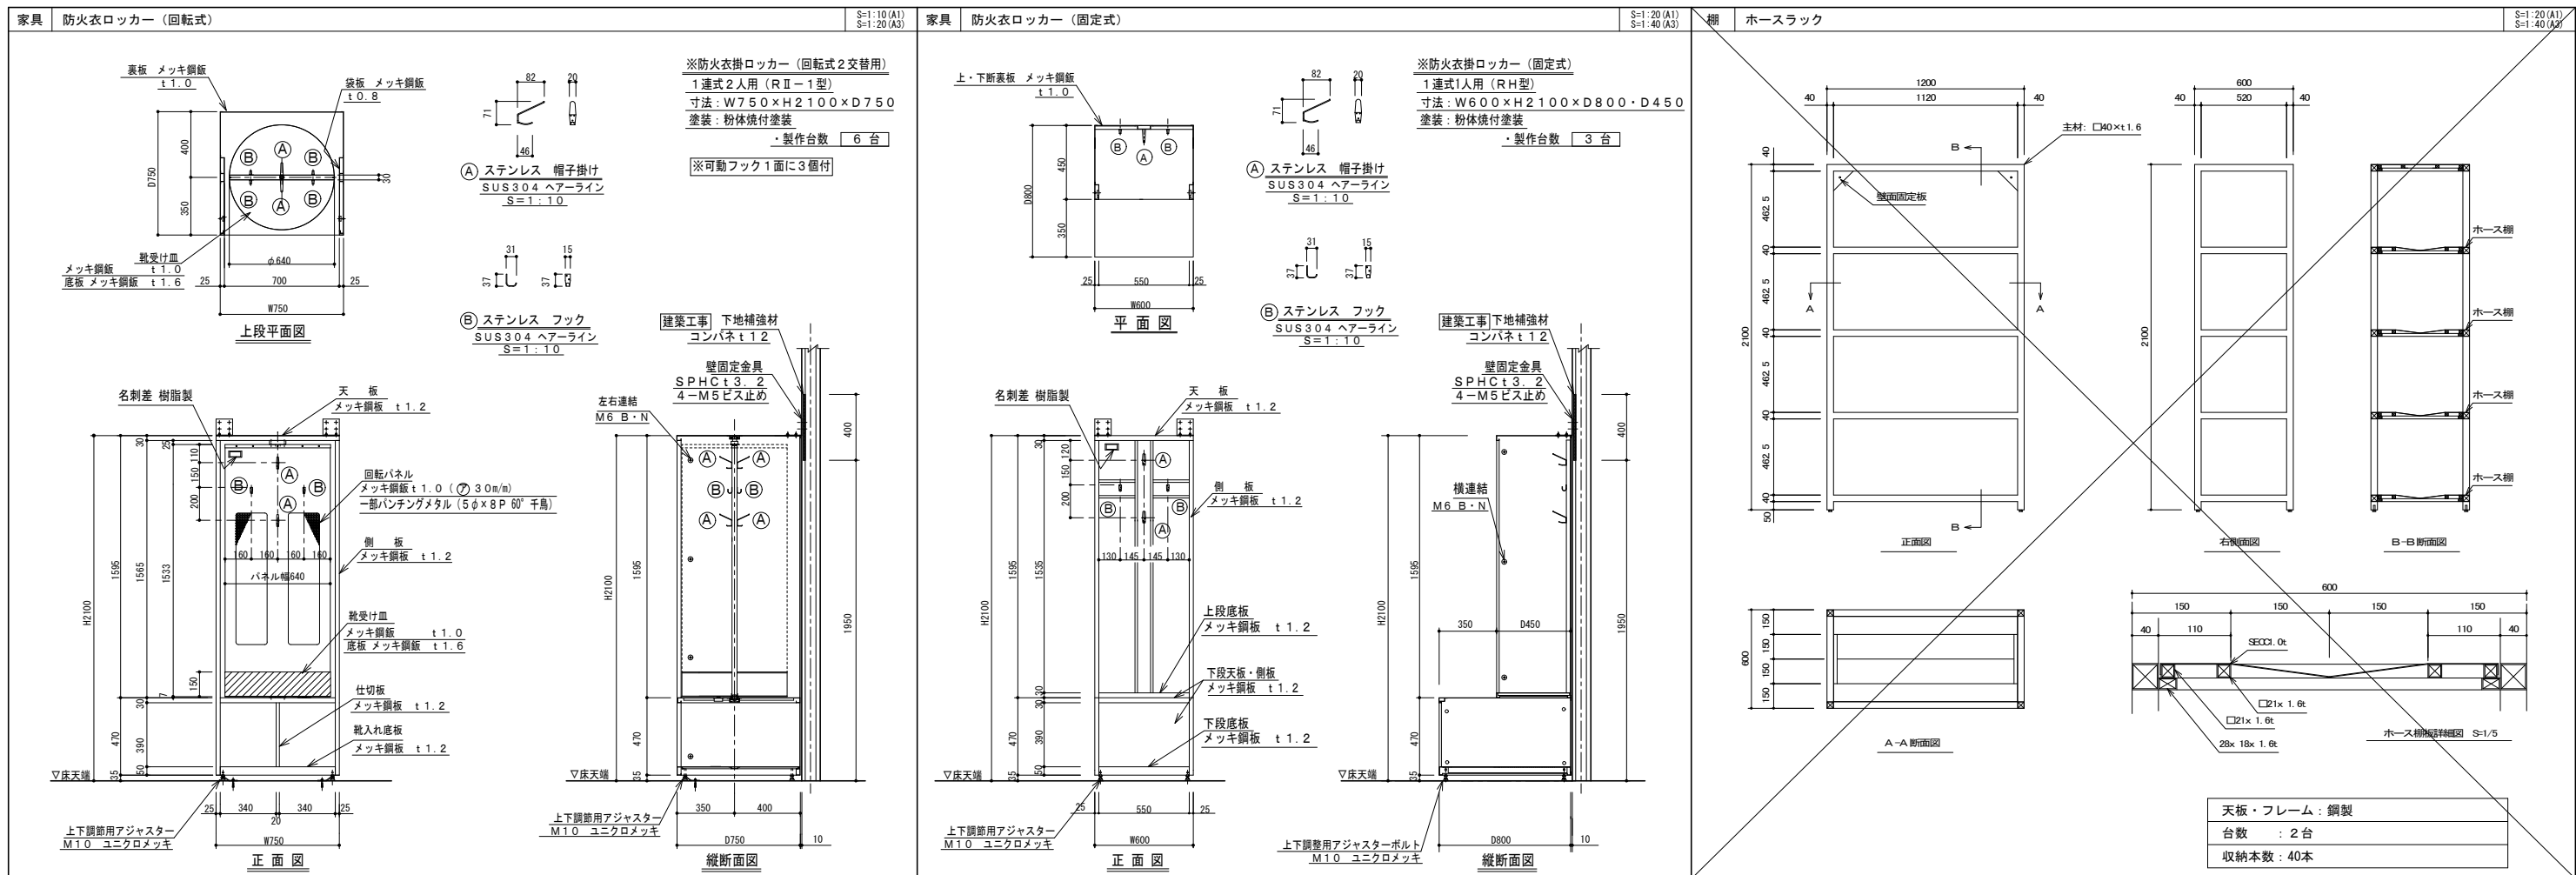






造作家具 共通仕様 「特記なき場合は下記仕様とする」	天板	S=1/2	本体仕様	S=1/2																					
<table><tr><th colspan="2">天板・扉・本体：国産メジロカバ杉芯合板</th></tr><tr><td>天板</td><td>国産メジロカバ杉芯合板 木口：挽板貼り</td></tr><tr><td>本体・主材</td><td>国産メジロカバ杉芯合板 木口：突板テープ貼り</td></tr><tr><td>扉</td><td>国産メジロカバ杉芯合板 木口：挽板貼り 扉にガラスが入る時は透明強化ガラスt4mmとする</td></tr><tr><td>引出前板</td><td>国産メジロカバ杉芯合板 木口：挽板貼り</td></tr><tr><td>棚板</td><td>国産メジロカバ杉芯合板 木口：突板テープ貼り</td></tr><tr><td>側板</td><td>国産メジロカバ杉芯合板 木口：突板テープ貼り</td></tr><tr><td>背板</td><td>国産メジロカバ突板合板</td></tr><tr><td>地板</td><td>国産メジロカバ杉芯合板 木口：突板テープ貼り</td></tr><tr><td>台輪</td><td>国産メジロカバ杉芯合板</td></tr><tr><td>塗装</td><td>着色UC：ウレタン塗装仕上げF☆☆☆☆</td></tr><tr><td>接着剤</td><td>※接着剤・塗料は厚生労働省より室内濃度指針値が出された物質の基準値を満たしたものとする。</td></tr></table> <p>※ 施工前に家具施工図を作成し監督者に提出、承認を受けた後、製作、施工すること。</p> <p>※ 国産メジロカバが、国産材である事を証明する「出荷証明書」を監督者に提出、承認を受けること。</p> <p>※ 家具の製作工場については環境に配慮し、温暖化防止や水土保全のために、持続可能な森林運営を担うことを評価・認定した認証制度。（SGEC 又はPEFC）の認証取得企業であること。</p> <p>※ また、品質確保のためISO9001認定取得の国内工場とすること。</p> <p>※ メーカー選定の際には、仕様通りの実物サンプルを提出し、監督者承認後決定とすること。</p> <p>※ 杉芯合板のH1800以上の扉のみ、扉裏面に反止金具を付けること。</p>	天板・扉・本体：国産メジロカバ杉芯合板		天板	国産メジロカバ杉芯合板 木口：挽板貼り	本体・主材	国産メジロカバ杉芯合板 木口：突板テープ貼り	扉	国産メジロカバ杉芯合板 木口：挽板貼り 扉にガラスが入る時は透明強化ガラスt4mmとする	引出前板	国産メジロカバ杉芯合板 木口：挽板貼り	棚板	国産メジロカバ杉芯合板 木口：突板テープ貼り	側板	国産メジロカバ杉芯合板 木口：突板テープ貼り	背板	国産メジロカバ突板合板	地板	国産メジロカバ杉芯合板 木口：突板テープ貼り	台輪	国産メジロカバ杉芯合板	塗装	着色UC：ウレタン塗装仕上げF☆☆☆☆	接着剤	※接着剤・塗料は厚生労働省より室内濃度指針値が出された物質の基準値を満たしたものとする。	
天板・扉・本体：国産メジロカバ杉芯合板																									
天板	国産メジロカバ杉芯合板 木口：挽板貼り																								
本体・主材	国産メジロカバ杉芯合板 木口：突板テープ貼り																								
扉	国産メジロカバ杉芯合板 木口：挽板貼り 扉にガラスが入る時は透明強化ガラスt4mmとする																								
引出前板	国産メジロカバ杉芯合板 木口：挽板貼り																								
棚板	国産メジロカバ杉芯合板 木口：突板テープ貼り																								
側板	国産メジロカバ杉芯合板 木口：突板テープ貼り																								
背板	国産メジロカバ突板合板																								
地板	国産メジロカバ杉芯合板 木口：突板テープ貼り																								
台輪	国産メジロカバ杉芯合板																								
塗装	着色UC：ウレタン塗装仕上げF☆☆☆☆																								
接着剤	※接着剤・塗料は厚生労働省より室内濃度指針値が出された物質の基準値を満たしたものとする。																								

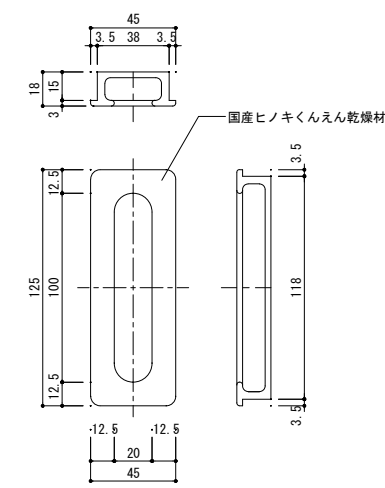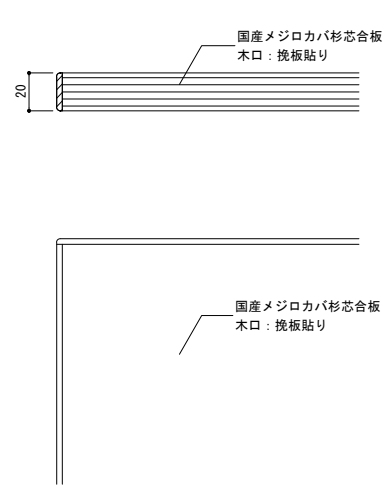
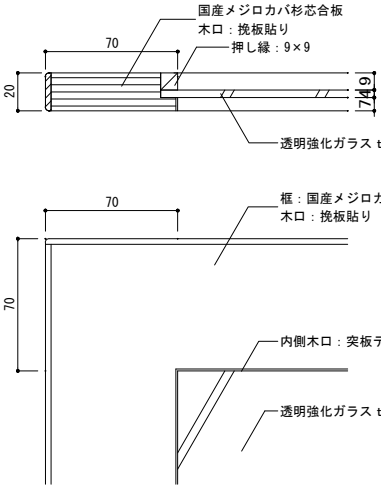
掘り込み引手	S=1/2	扉	S=1/2	ステンレス製耐震棚受・棚柱	S=1/1
				<ul style="list-style-type: none"><li>可動棚板および棚柱と棚受について下記の条件を満たすものとする。</li><li>震度6以上（JMA神戸波）を想定した特定地震波による3D加震レベル100%の振動試験において、加震後、異常がなかったものとする。</li><li>上記の振動試験において可動棚板の落下が無かったことについて加震後の状況写真で確認できるものとする。</li><li>上記の振動試験について、第三者品質性能証明機関による試験報告書の複製が提出できるものとする。</li></ul>	

カウンター(1階 事務室)		S=1/20	
<div></div>		<div></div>	

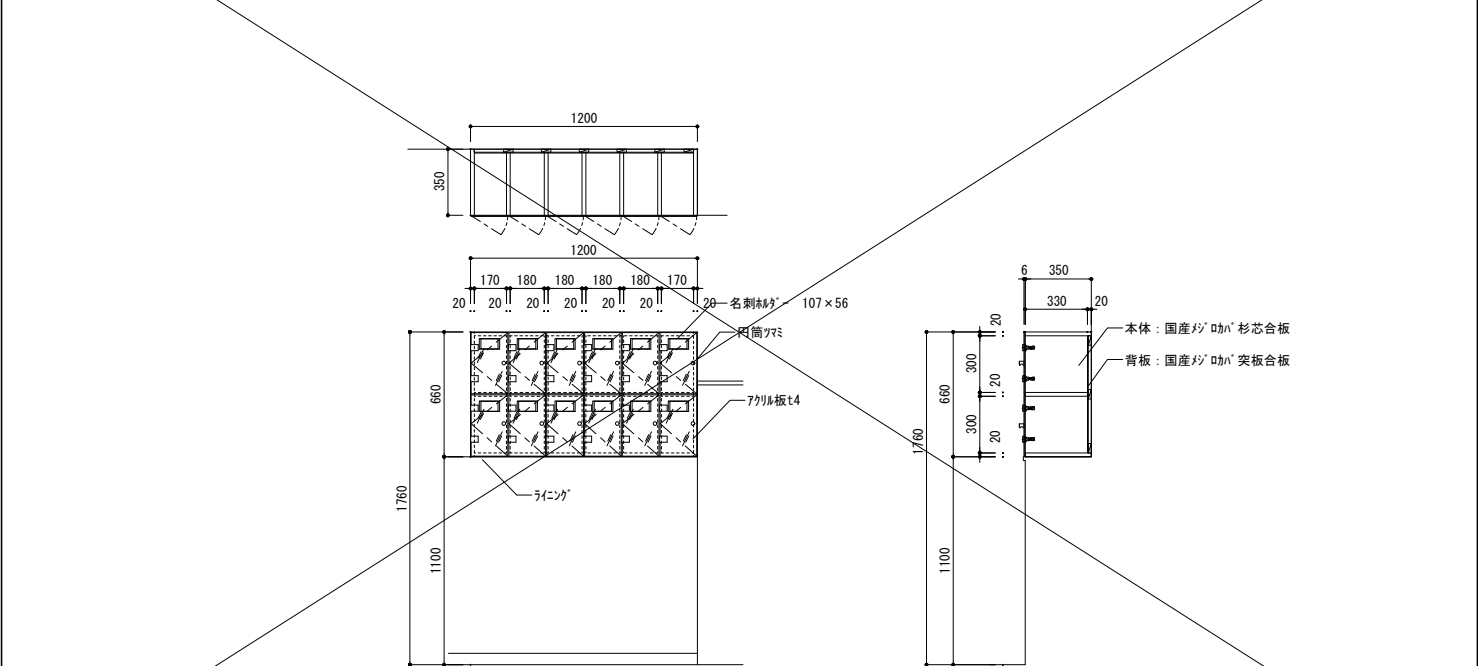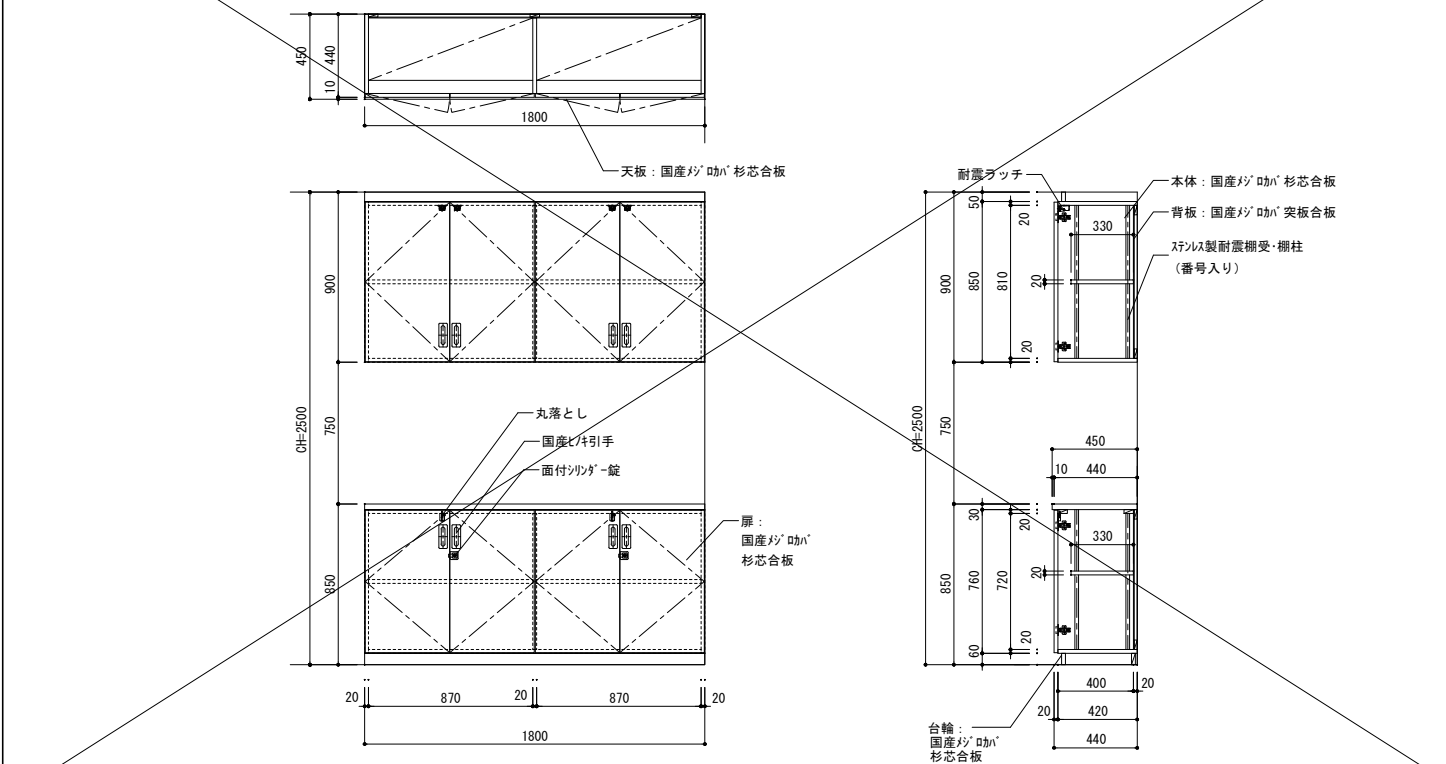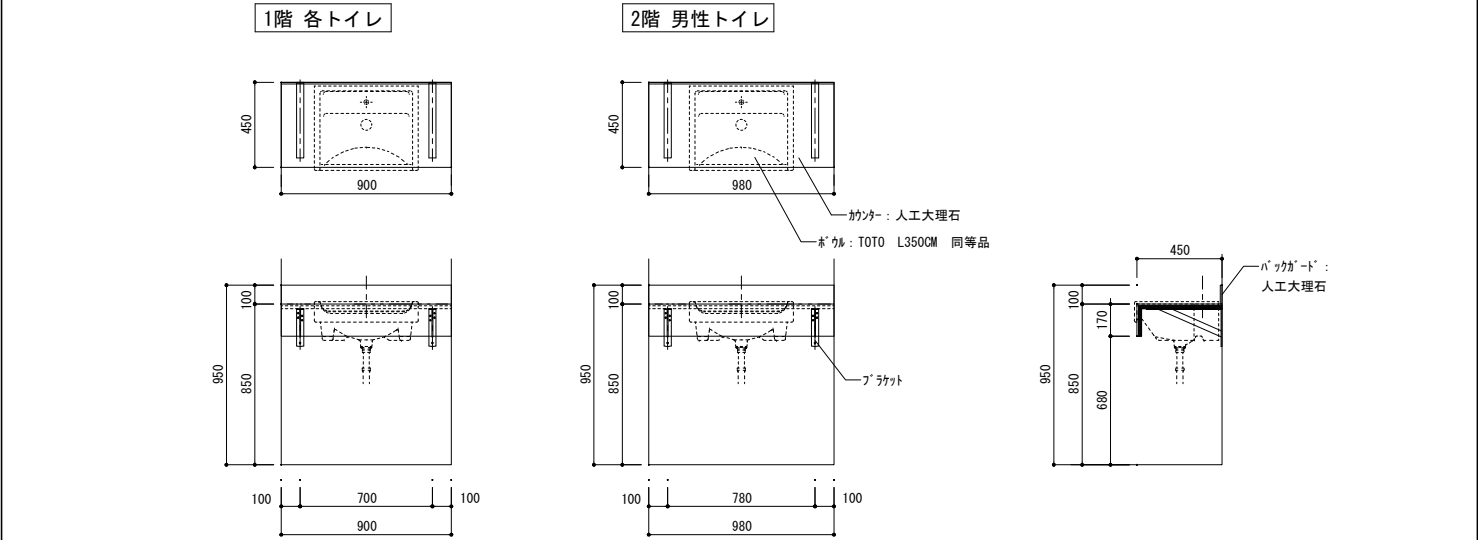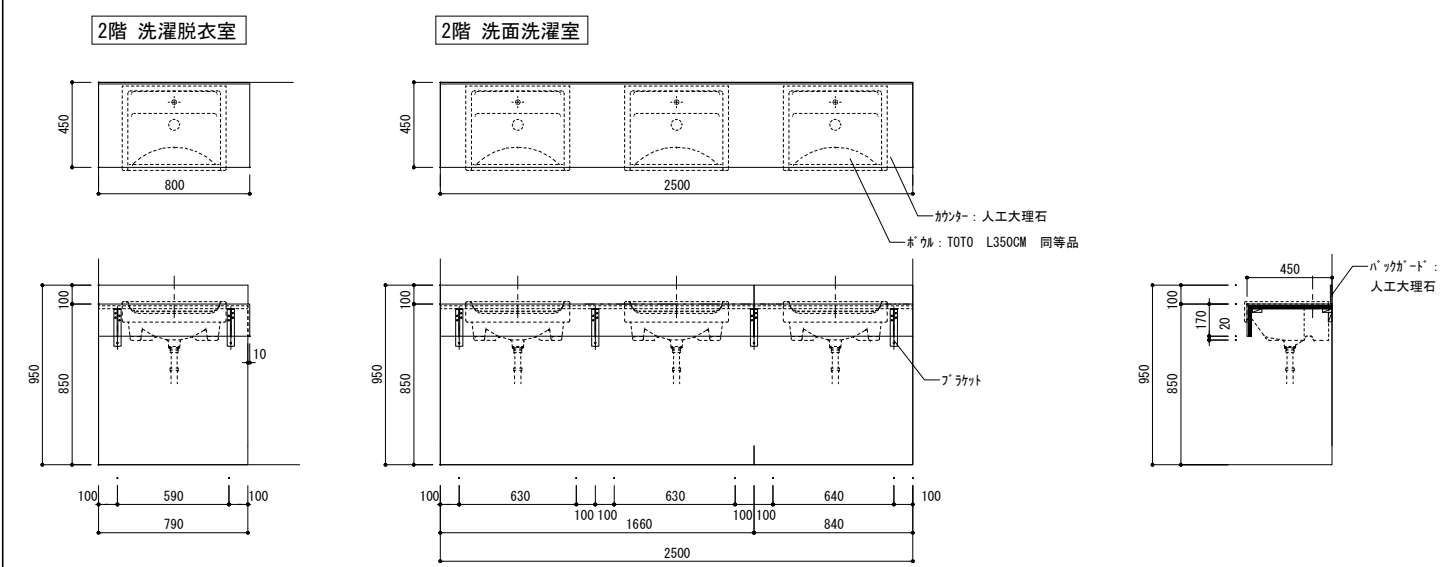


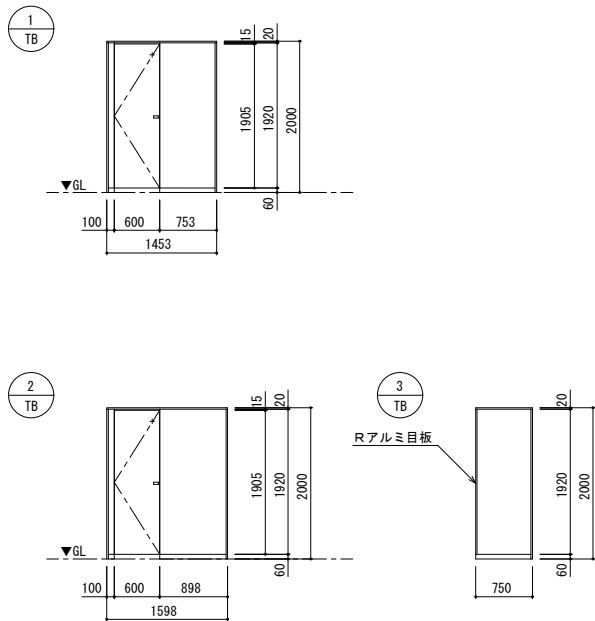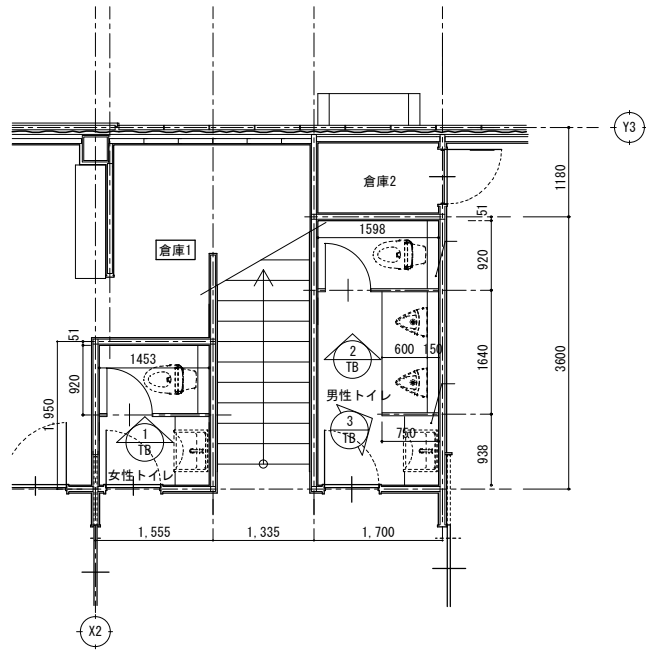

1 階平面図・展開図 S=1/50

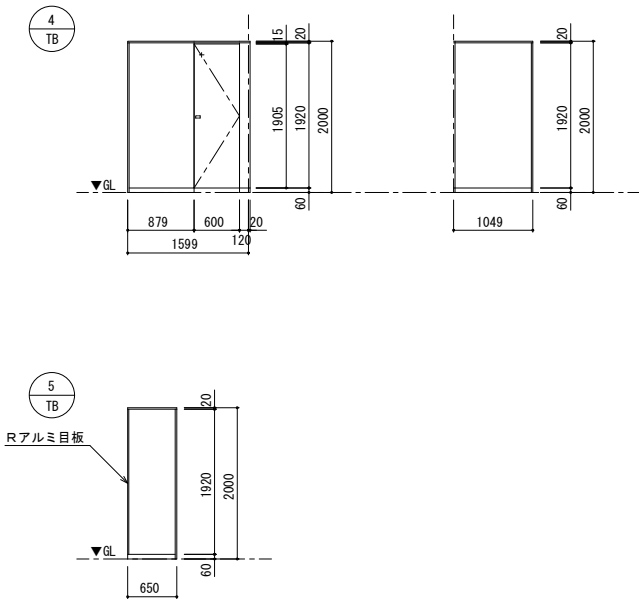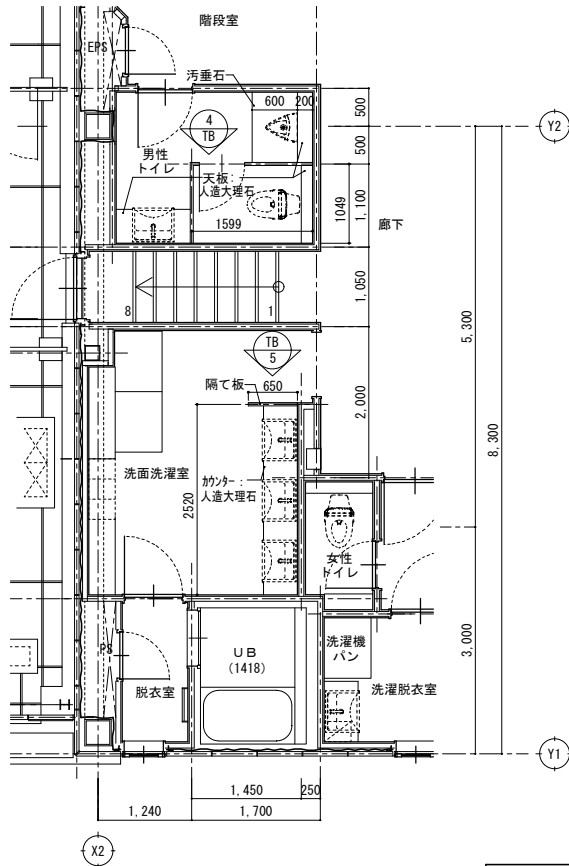


2 階平面図・展開図 S=1/50

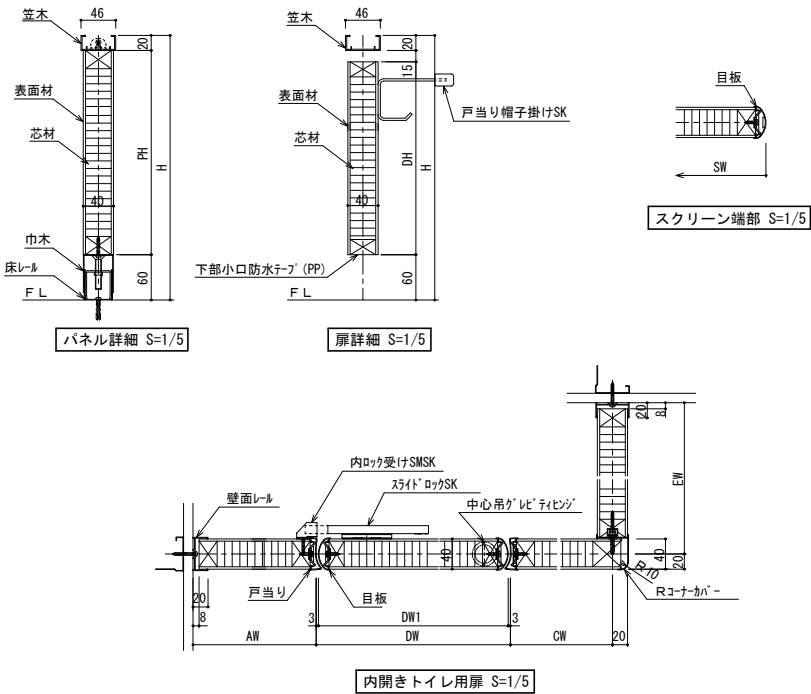








◇仕様表		
項 目	部 材	材 料 (板厚mm)
パネル	パネル表面材	高圧メラミン樹脂化粧板(下地: MDF)
	芯 材	ペーパーコア
	目板/戸当り	アルミ押出形材 <アルマイトクリア処理仕上>
付属品	巾木/床レール	ステンレス 0.8mm <ヘアライン仕上>
	笠木	アルミ押出形材 <アルマイトクリア処理仕上>
	壁面レール/コーナーカバー	アルミ押出形材 <アルマイトクリア処理仕上>
	ヒンジ	中心吊りレベティヒンジ
	ロック	スライドロックSK
	その他金物	戸当り帽子掛けSK



<div>A館銘板</div> <div>縮尺1:30数量1</div> <div></div>	<div>Bポスターケース</div> <div>縮尺1:30, 1:5数量1</div> <div></div>	<div>C119サイン</div> <div>縮尺1:3, 1:5数量1</div> <div></div>
<div>D館銘サイン</div> <div>縮尺1:2, 1:30数量1</div> <div></div>	<div>1平付型ビクト</div> <div>縮尺1:2, 1:3数量5</div> <div></div>	<div>2室名シートサイン</div> <div>縮尺1:1数量13</div> <div></div>
<div>3仮眠室サイン（2名用）</div> <div>縮尺1:2, 1:4数量4</div> <div></div>	<div>4仮眠室サイン</div> <div>縮尺1:2数量2</div> <div></div>	<div>■サイン特記仕様</div> <div><p>[1]使用材料</p><ul style="list-style-type: none"><li>a. 木材 : VOC商品（ホルムアルデヒド基準F☆☆☆☆対応）とする。</li><li>b. アルミ : JIS-H4100 A-6063 S-T5（アルミ押出型材）</li><li>c. アクリル : JIS-K-6718</li><li>d. ステンレス : JIS-G4305 SUS304, HL仕上</li></ul><p>[2]フォント</p><ul style="list-style-type: none"><li>a. 書体については、丸ゴシックは「スーラDB」、角ゴシックは「新ゴM」を基準とする。 ※ただし、係員より特定の書体の指示があった場合にはこの限りではない。</li></ul><p>[3]ビクトグラム</p><ul style="list-style-type: none"><li>a. 図柄については、原稿を作成し係員の承認を受けること。</li></ul><p>[4]カラーユニバーサル</p><ul style="list-style-type: none"><li>a. CUDカラー認証取得業者での製作とする。</li></ul><p>[5]取付位置・方法</p><ul style="list-style-type: none"><li>a. 取付位置については、視認性を考慮し係員と協議の上決定する。</li><li>b. 取付方法については、取付位置の地下などを考慮し適切な方法で取り付けを行うこと。</li><li>c. 障害者用サインについては、自治体福祉要綱に基づき、係員と協議の上決定する。</li></ul><p>[6]その他</p><ul style="list-style-type: none"><li>a. 室名札については、部屋の移動・名称変更に対応できるよう脱着式を基本とする。 又、室名札脱着の際には スライドロック機構、専用吸盤などを利用し 商品の損傷等がなくスムーズに脱着できる仕様とすること。</li><li>b. サイン計画については、当施設他工事と充分に調整協議をすること。</li></ul></div>
<div>一級建築士事務所 KATO 千葉県知事登録 No. 1-1709-4702 株式会社 カトウ建築事務所 一級建築士 NO. 130206 加藤 義道</div>	<div>APPR CHKD DRAWN 本 社 千葉市中央区栄町36番10号 TEL 043-201-1277 FAX 043-201-1280 東京事務所 東京都中央区日本橋本町4丁目7番10号 TEL 03-3510-1336 FAX 03-5201-1013</div>	<div>工事名 (仮称)古河消防署駅西出張所建設工事 図 名 サイン詳細図 No. A-040</div>



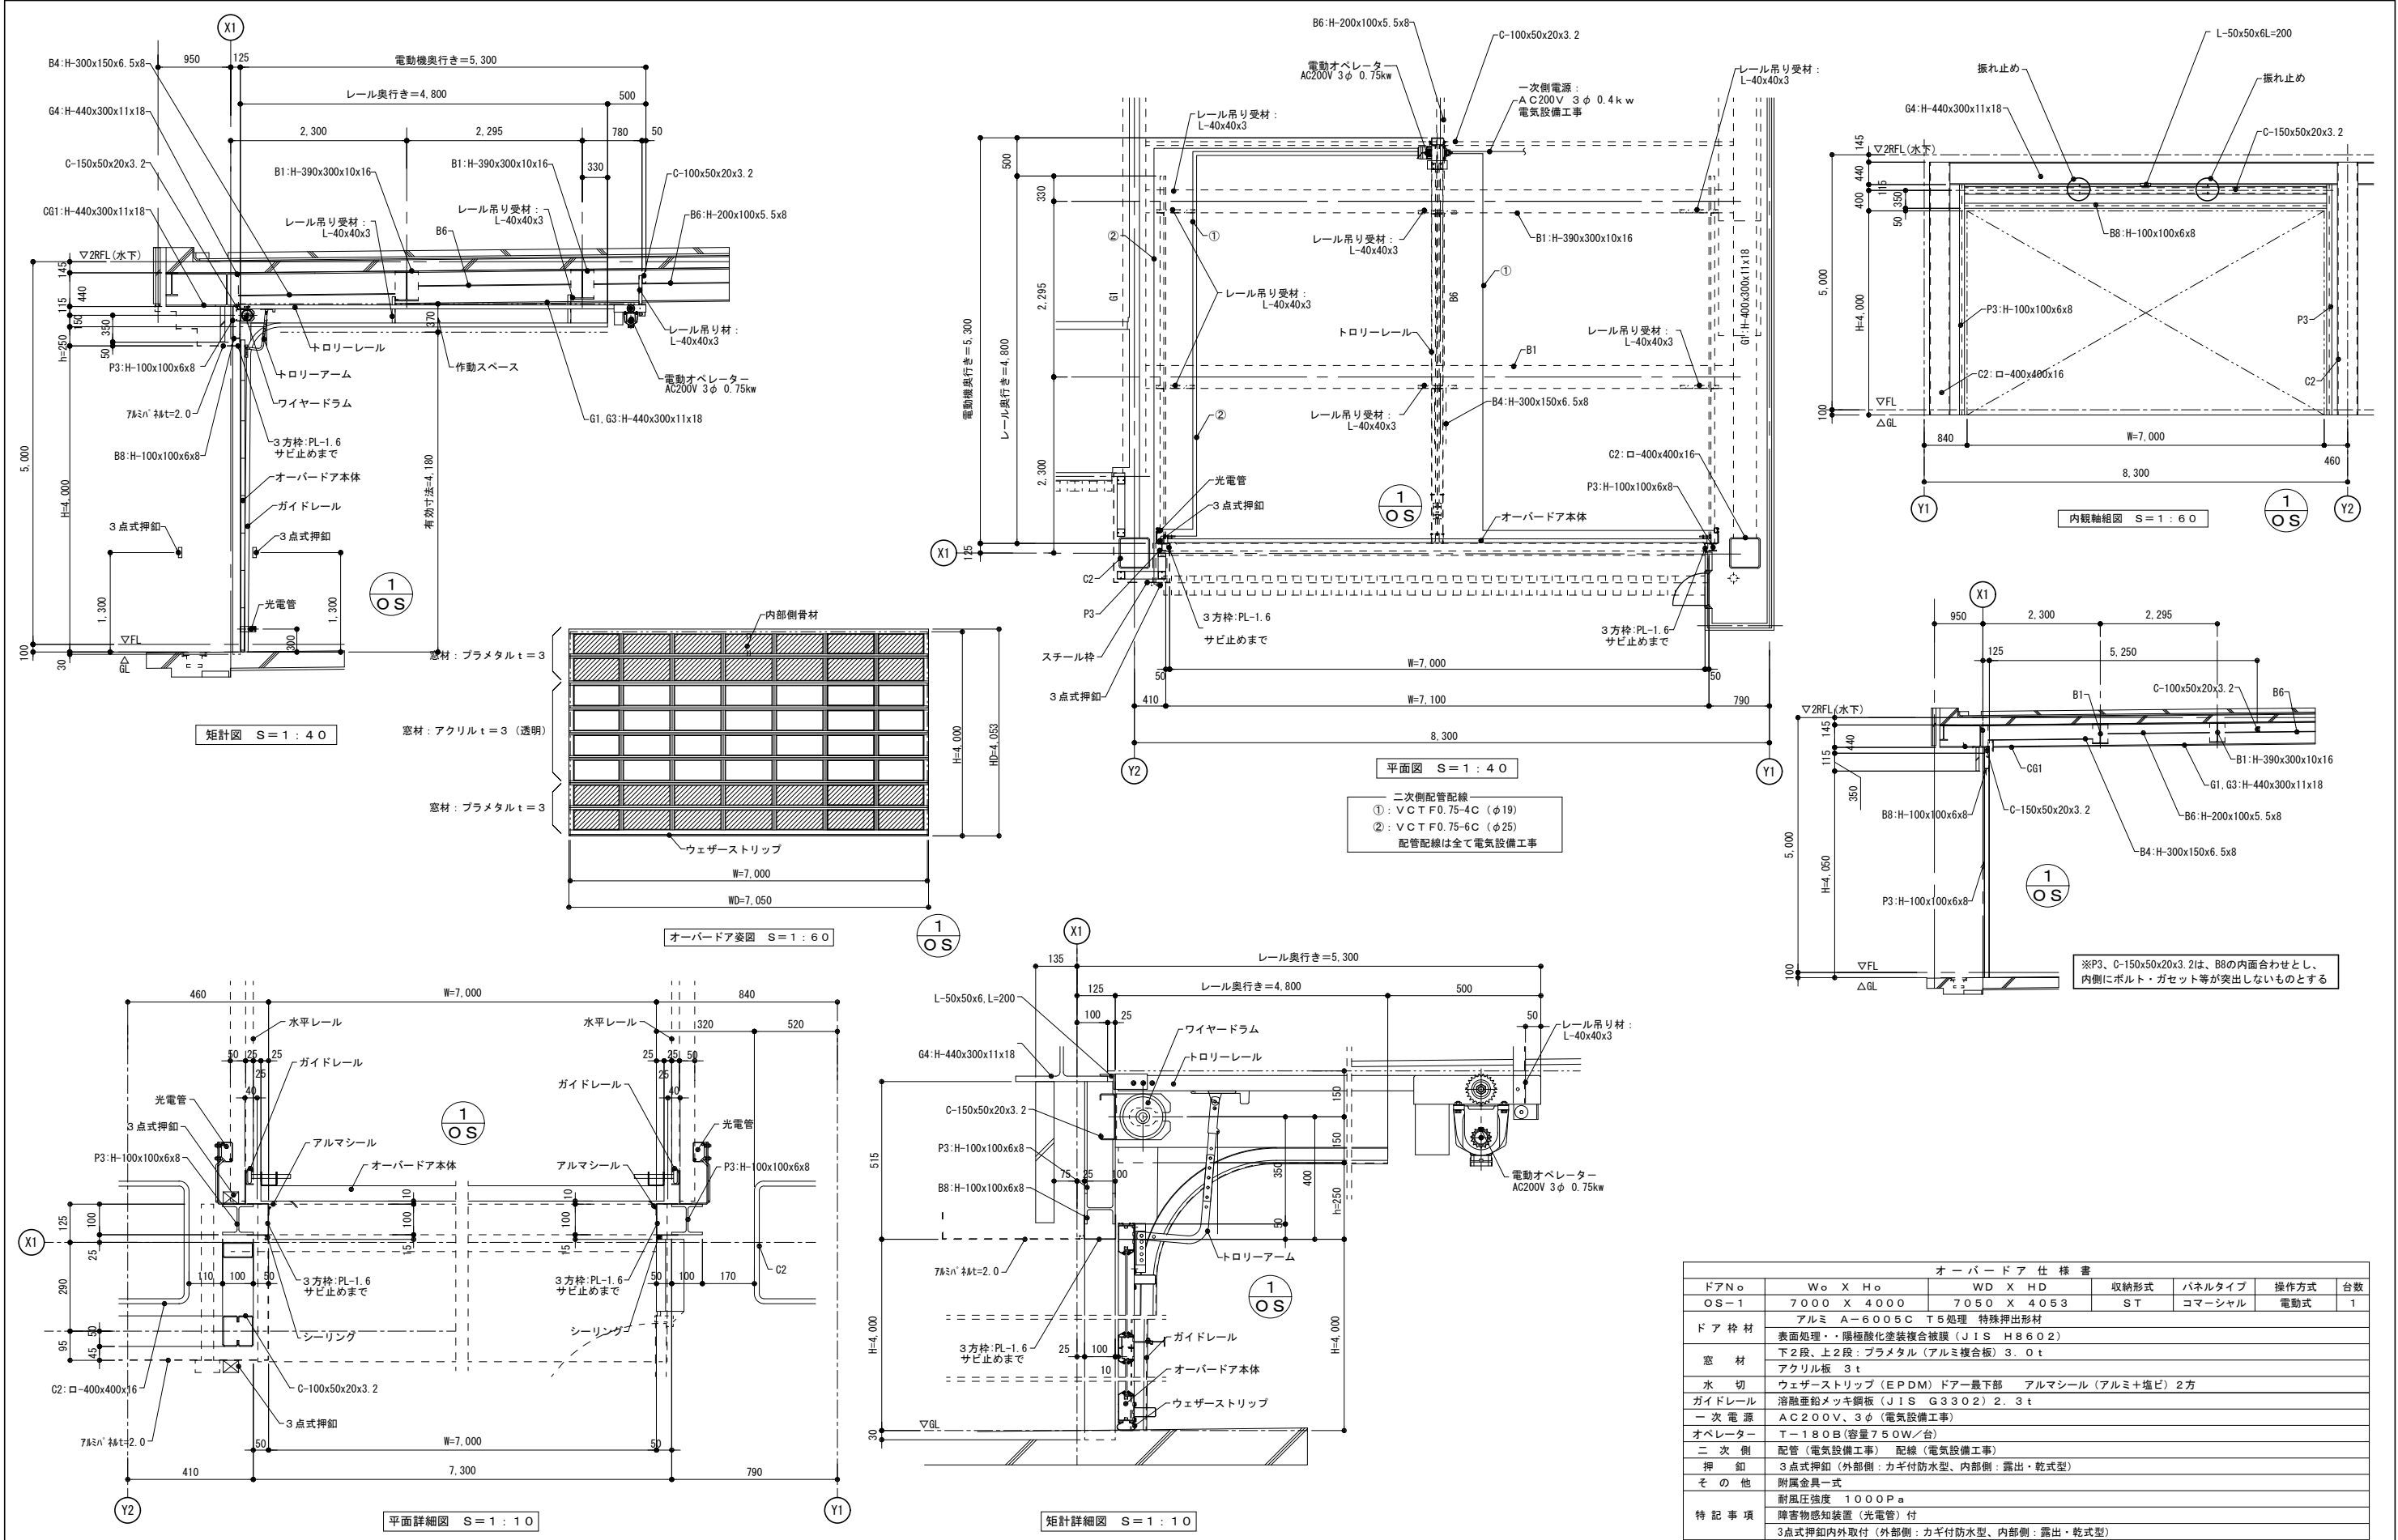



オーバードア仕様書						
ドアNo	W <sub>o</sub> X H <sub>o</sub>	WD X HD	収納形式	パネルタイプ	操作方式	台数
OS-1	7000 X 4000	7050 X 4053	ST	コマーシャル	電動式	1
ドア枠材	アルミ A-6005C T5処理 特殊押出形材					
	表面処理：陽極酸化塗装複合被膜 (JIS H8602)					
窓材	下2段、上2段：プラメタル (アルミ複合板) 3.0t					
	アクリル板 3t					
水切	ウェザーストリップ (EPDM) ドア最下部 アルマシール (アルミ+塩ビ) 2方					
ガイドレール	溶融亜鉛メッキ鋼板 (JIS G3302) 2.3t					
一次電源	AC200V、3φ (電気設備工事)					
オペレーター	T-180B (容量750W/台)					
二次側	配管 (電気設備工事) 配線 (電気設備工事)					
押釦	3点式押釦 (外部側：カギ付防水型、内部側：露出・乾式型)					
その他	附属金具一式					
特記事項	耐風圧強度 1000Pa					
	障害物感知装置 (光電管) 付					
	3点式押釦内外取付 (外部側：カギ付防水型、内部側：露出・乾式型)					

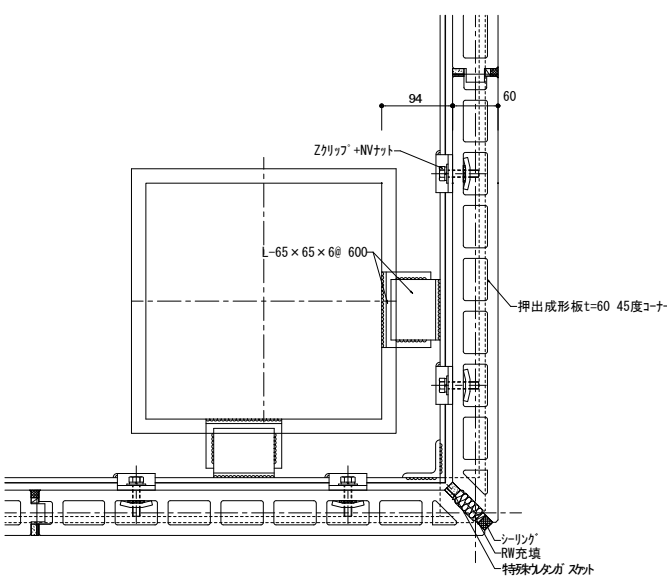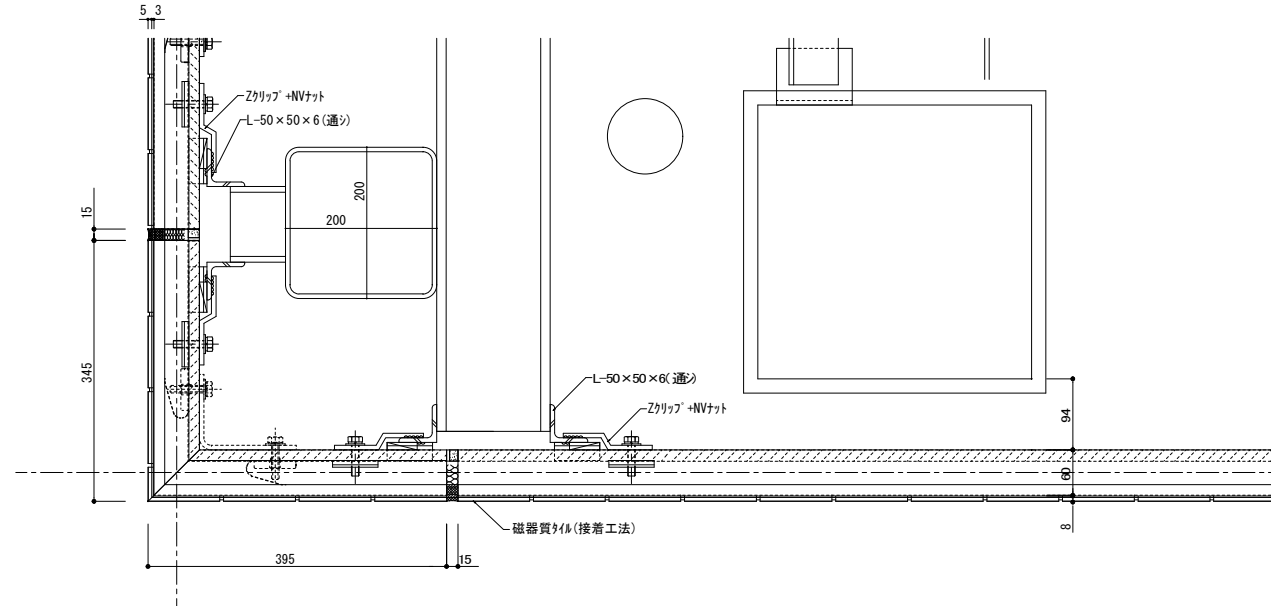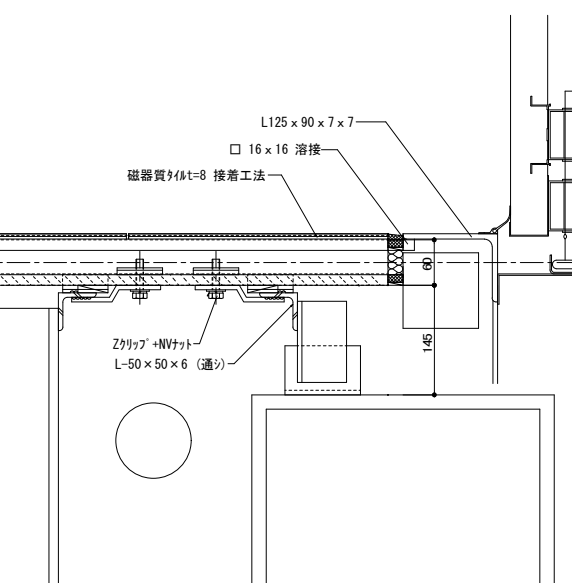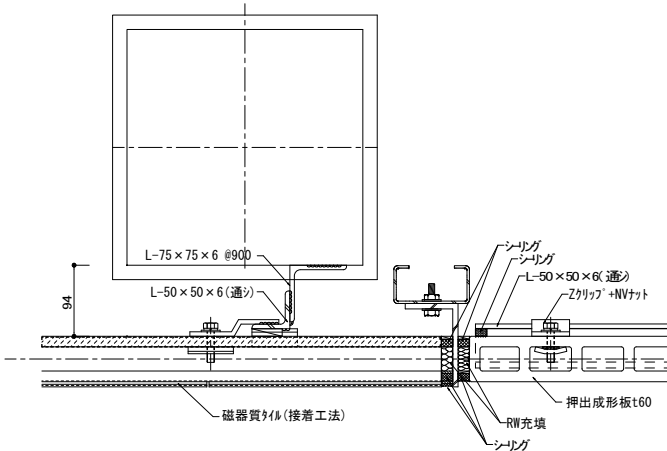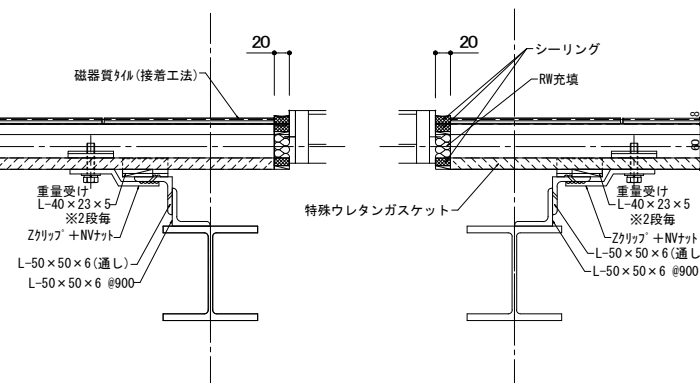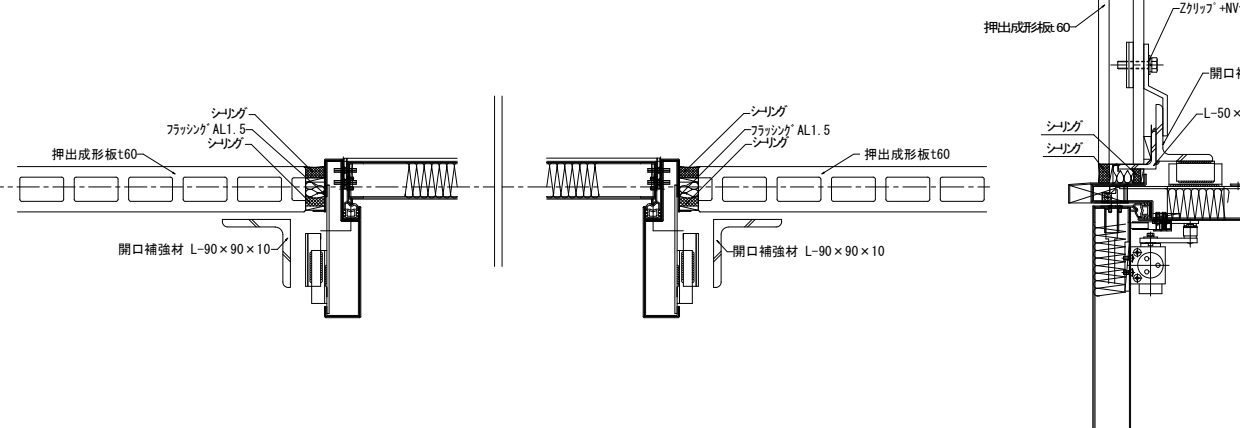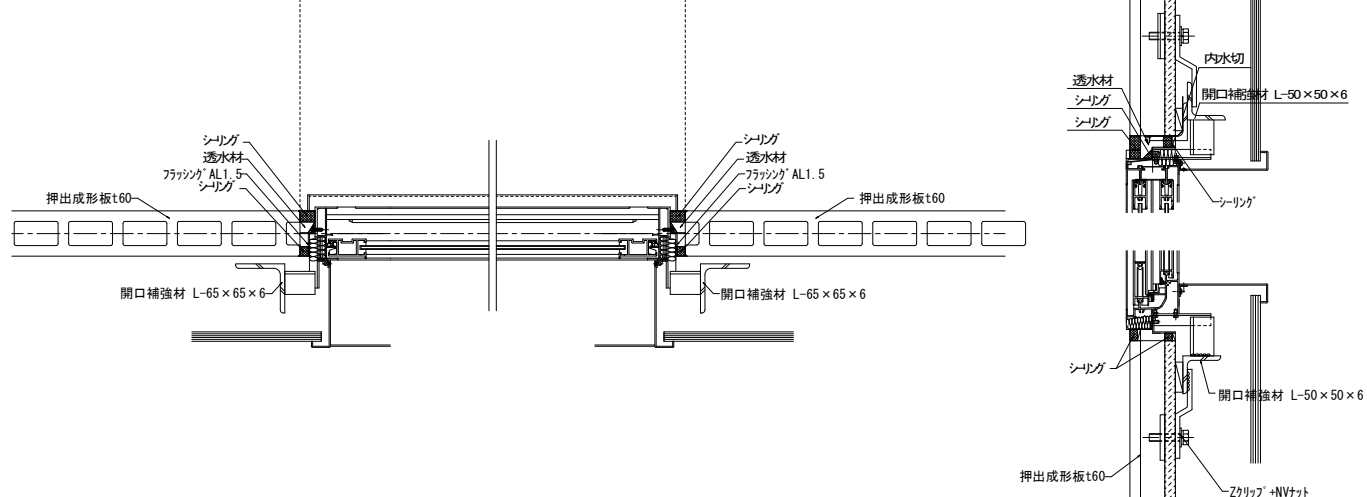押出成形板 出隅部		1: 5 (A1) 1:10 (A3)		せつ器質タイル 出隅部		1: 5 (A1) 1:10 (A3)		オーバードア 端部		1: 5 (A1) 1:10 (A3)							
																	
せつ器質タイル 切換え部		1: 5 (A1) 1:10 (A3)		磁器質タイル サッシ開口部		1: 5 (A1) 1:10 (A3)		押出成形板 サッシ開口部		1: 5 (A1) 1:10 (A3)							
																	
押出成形板 ドア開口部		1: 5 (A1) 1:10 (A3)															
																	
				一級建築士事務所 <b>KATO</b> KATO ARCHITECTS & ENGINEERS				千葉県知事登録 No. 1-1709-4702 株式会社 カトウ建築事務所		APPR CHKD DRAWN		本 社 千葉県中央区栄町36番10号 YS千葉中央ビル TEL 043-201-1277 FAX 043-201-1280 東京事務所 東京都中央区日本橋本町4丁目7番10号 TEL 03-3510-1336 FAX 03-5201-1013		工事名 (仮称)古河消防署駅西出張所建設工事 図 名 押出成形セメント板詳細図		S= A1 : 1/ 5 A3 : 1/10 DATE ***** No. A-042	
一級建築士 No.130206 加藤 義道																	


越屋根 縦ハゼ葺き (桁行方向 水上側)		S=1:10 (A1) S=1:20 (A3)	アルミ目隠しルーバー納まり図		図示		
		立面図 S=1:50					
越屋根 縦ハゼ葺き (桁行方向 水下側)		S=1:10 (A1) S=1:20 (A3)					
		断面図 S=1:10					
越屋根 縦ハゼ葺き (妻側)		S=1:10 (A1) S=1:20 (A3)					
		平面詳細図 S=1:5					
		一級建築士事務所 <b>KATO</b> KATO ARCHITECTS & PLANNERS	千葉県知事登録 No. 1-1709-4702 株式会社 カトウ建築事務所	APPR CHKD DRAWN	本 社 千葉県中央区栄町36番10号 TEL 043-201-1277 FAX 043-201-1280 東京事務所 東京都中央区日本橋本町4丁目7番10号 TEL 03-3510-1336 FAX 03-5201-1013	工事名 (仮称)古河消防署駅西出張所建設工事 図 名 越屋根詳細図、ルーバー詳細図	S= 各図 DATE ***** No. A-043

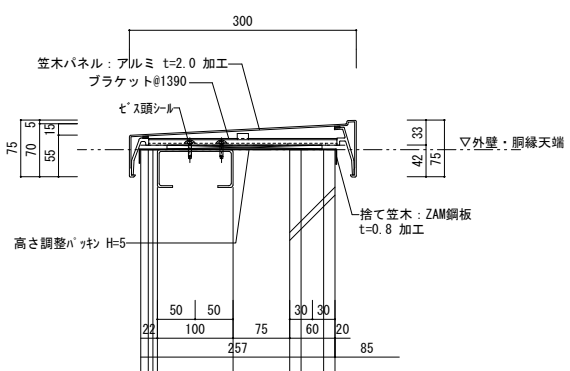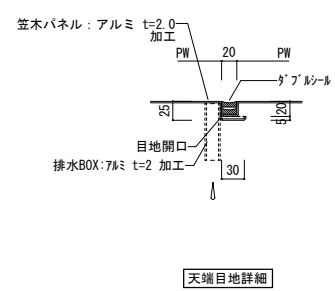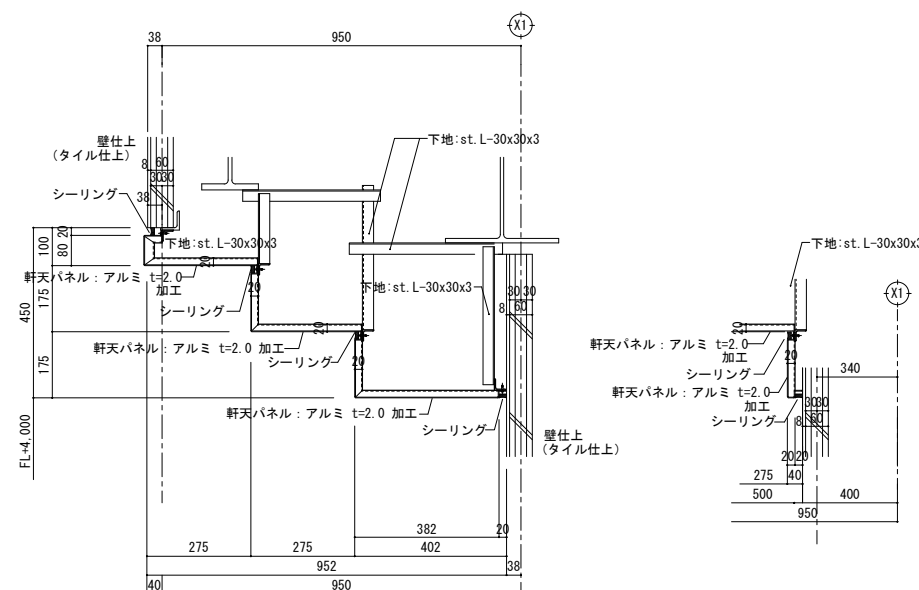


アルミ製作笠木 詳細図		S=1/5	軒天- 1 詳細図		S=1/10	軒天-2 詳細図		S=1/10
<div><p>笠木パネル：アルミ t=2.0 加工 ブラケット#1390 ビス頭シール 高さ調整バック H=5 捨て笠木：ZAM鋼板 t=0.8 加工 排水BOX：70×30 t=2 加工 目地開口 ダブルシール GW △外壁：断縁天端</p><p>断面・詳細図</p></div> <div><p>笠木パネル：アルミ t=2.0 加工 GW ダブルシール 排水BOX：70×30 t=2 加工 目地開口</p><p>天端目地詳細</p></div>			<div><p>軒天パネル：アルミ t=2.0 加工 軒天パネル：アルミ t=2.0 加工 軒天パネル：アルミ t=2.0 加工 下地：st. L-30x30x3 壁仕上 (タイル仕上) シーリング 下地：st. L-30x30x3 壁仕上 (タイル仕上) 下地：st. L-30x30x3 シーリング 下地：st. L-30x30x3 壁仕上 (タイル</p></div>					

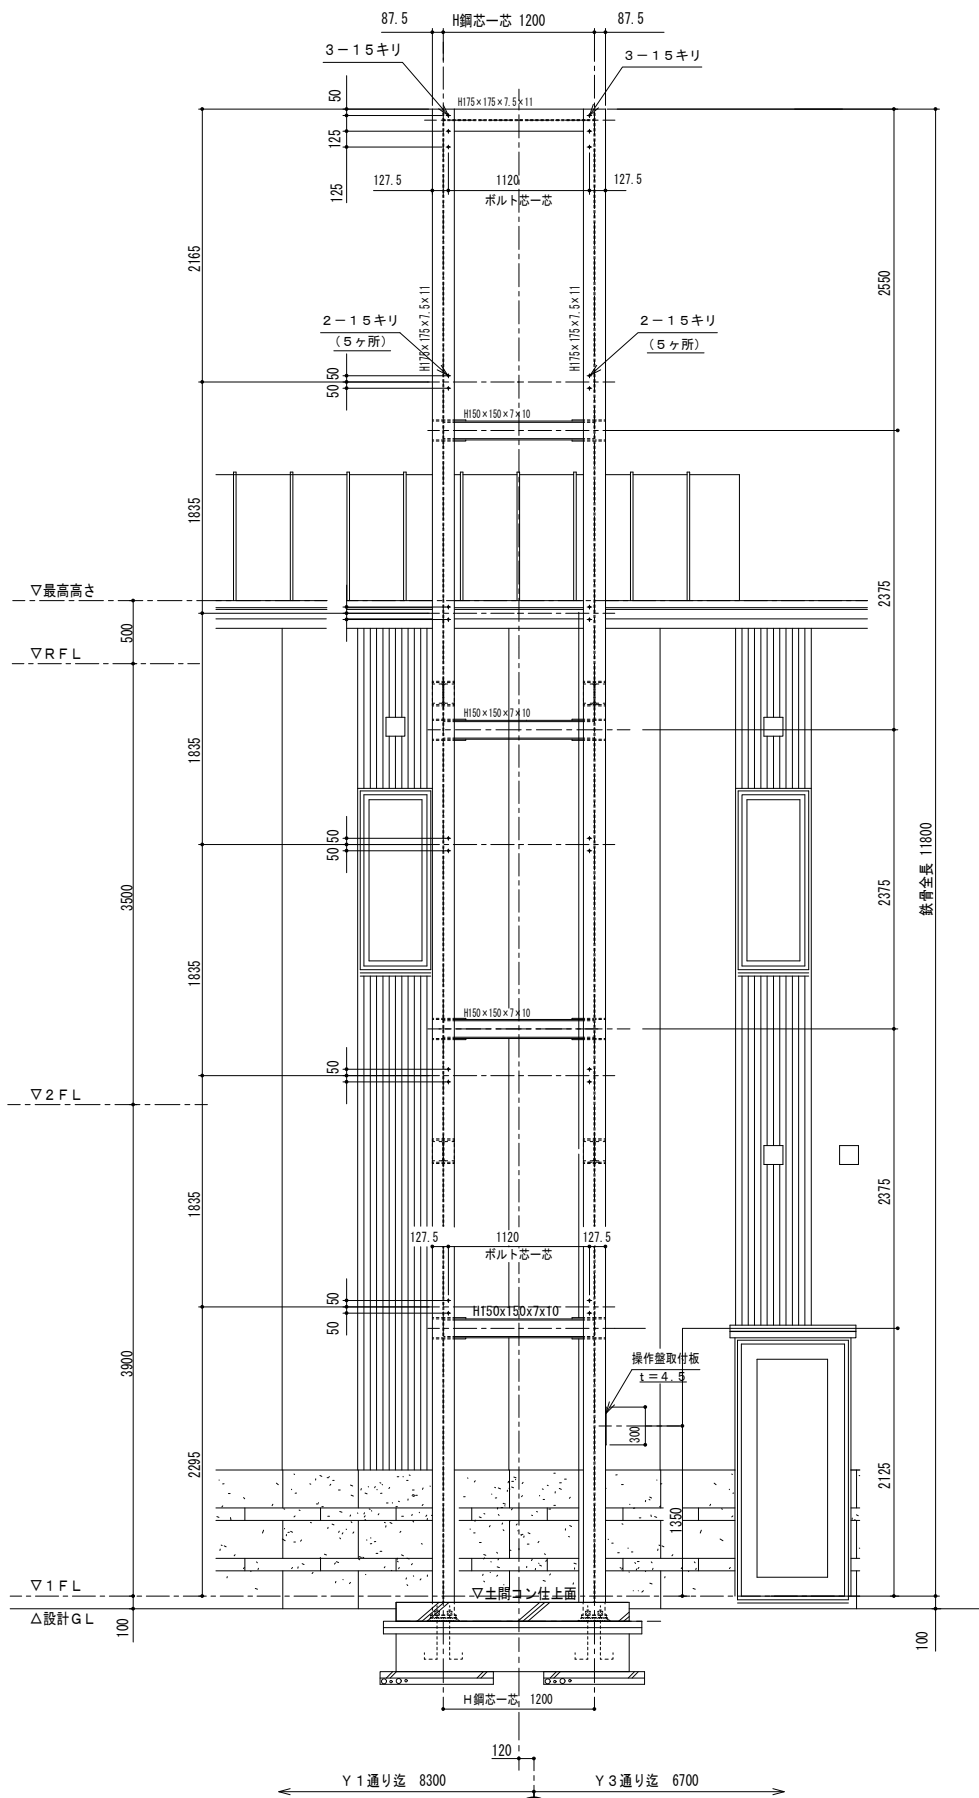

ホースリフターFH110型  
鉄骨支柱穴あけ位置図 S=1:30  
正面図

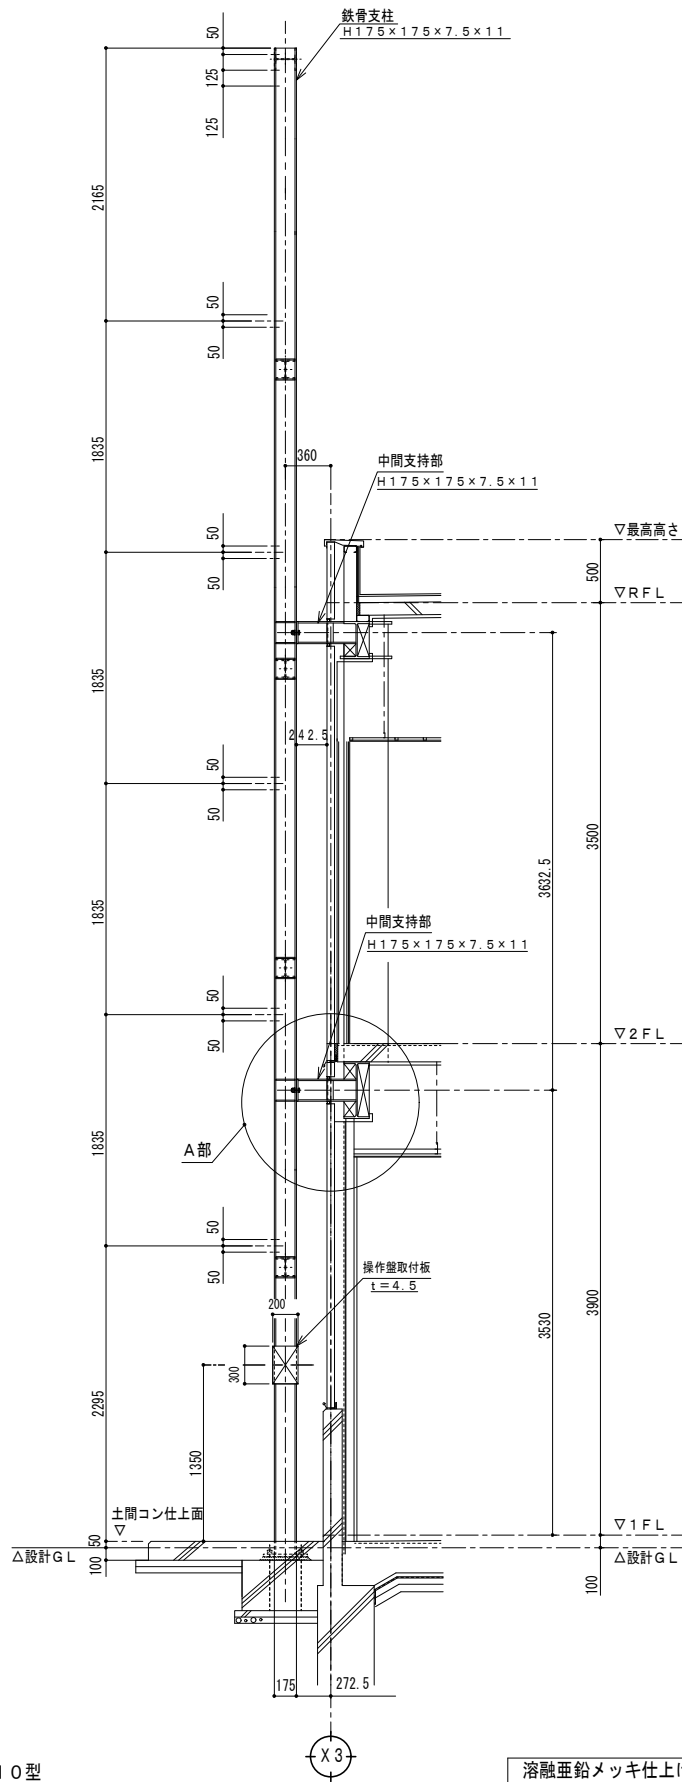

溶融亜鉛メッキ仕上げる  
(2種 HDZ55)  
側面図

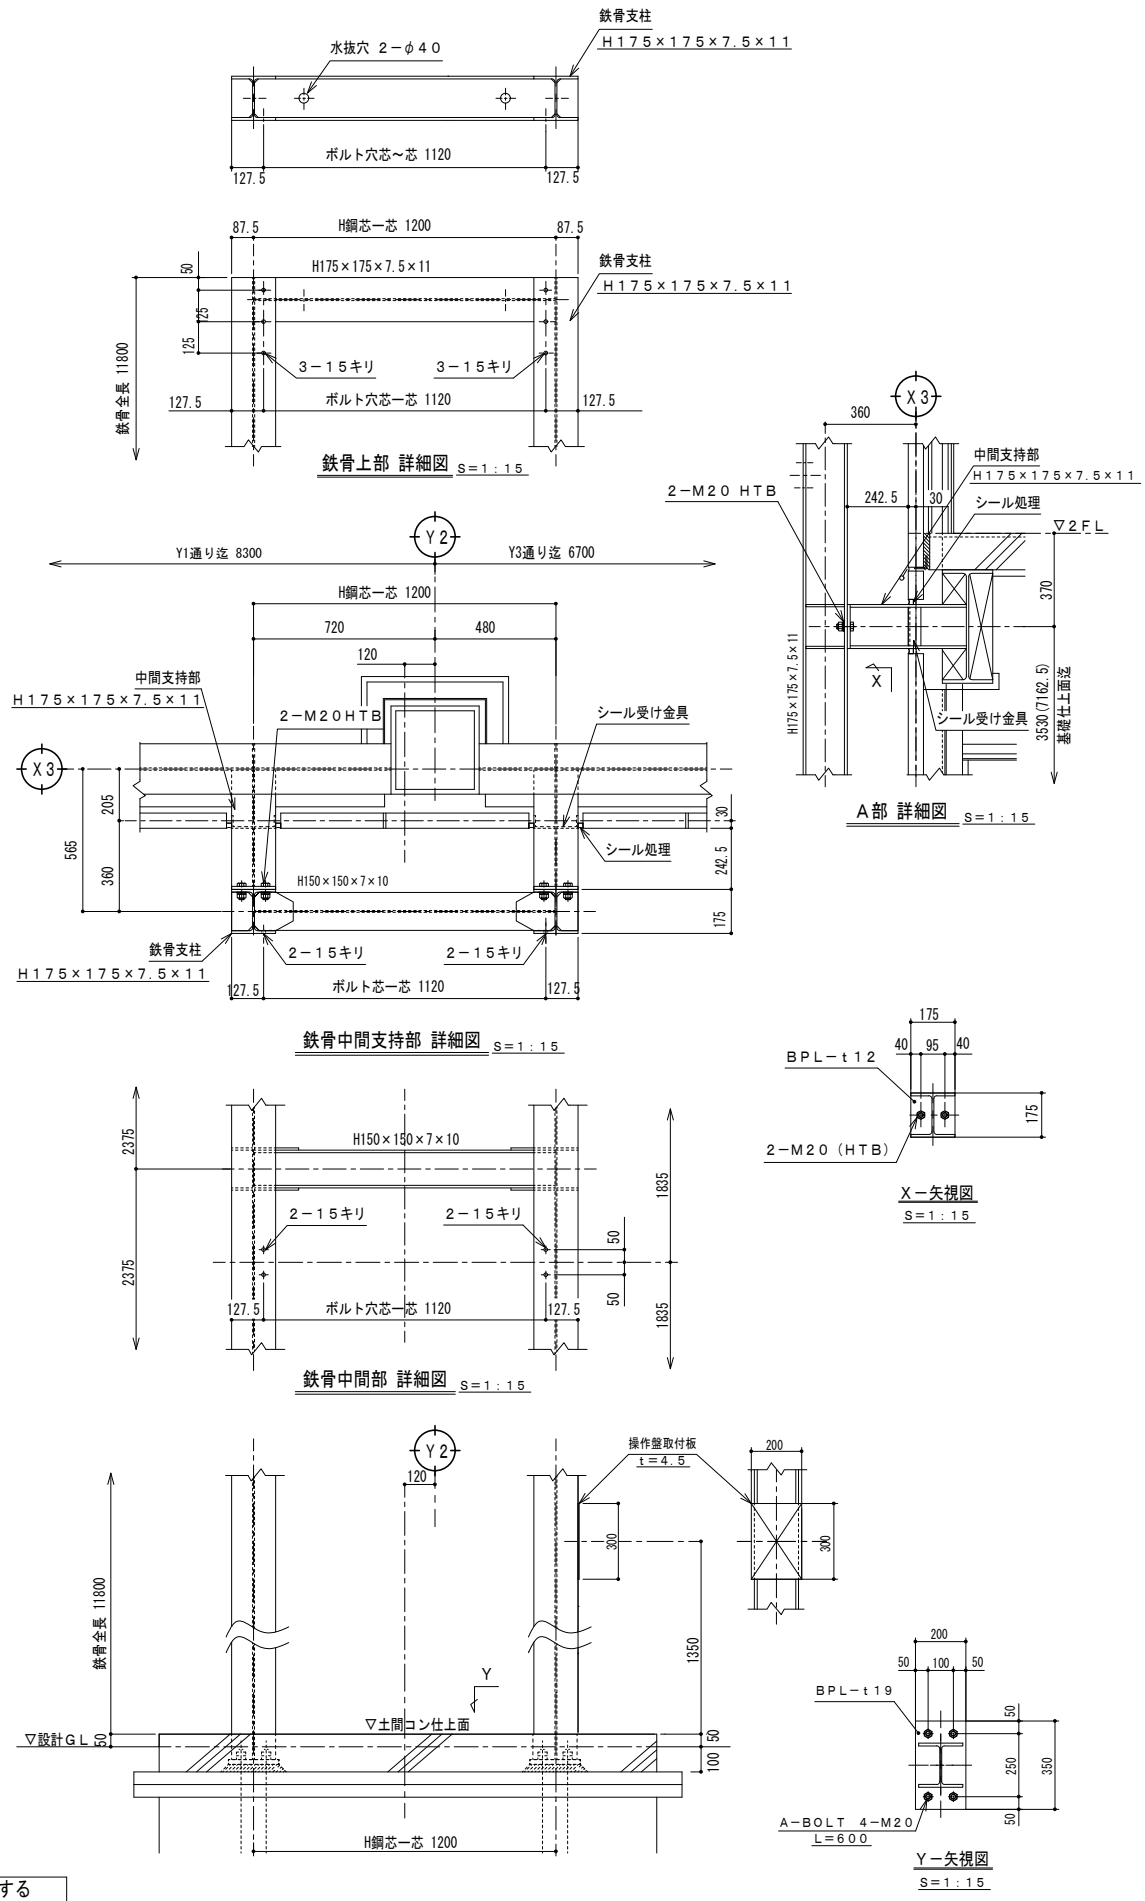

仕様概略


項目	仕様	各部材質及び防錆処理
型式	FH110	ガイドレール 耐蝕アルミ合金A6063S-T5
台数	1基	ガイドローラ MCナイロン 軸SUS304
外形寸法	1200W×11800H	レールブラケット SS材 溶融亜鉛メッキ
ホース収容本数	前後列 各5計10本	ホースハンガー SS材 溶融亜鉛メッキ
巻上能力	200kg (20kg×10本)	ウインチボックス 骨格SS材溶融亜鉛メッキ、外板SUS
昇降速度	6.3m/min 50HZ	同上内部機器 生地のまま
電動機	0.75KW ブレーキ付	吊りワイヤー 2×φ6 ステンレスワイヤー
電源	200V 3相 50HZ	ボルト類 オールアンカー共全てSUS304
操作回路電源	AC24V	

建築工事


- 1) 基礎工事  
2) 鉄骨工事

電気工事


- 1) 1次電源工事

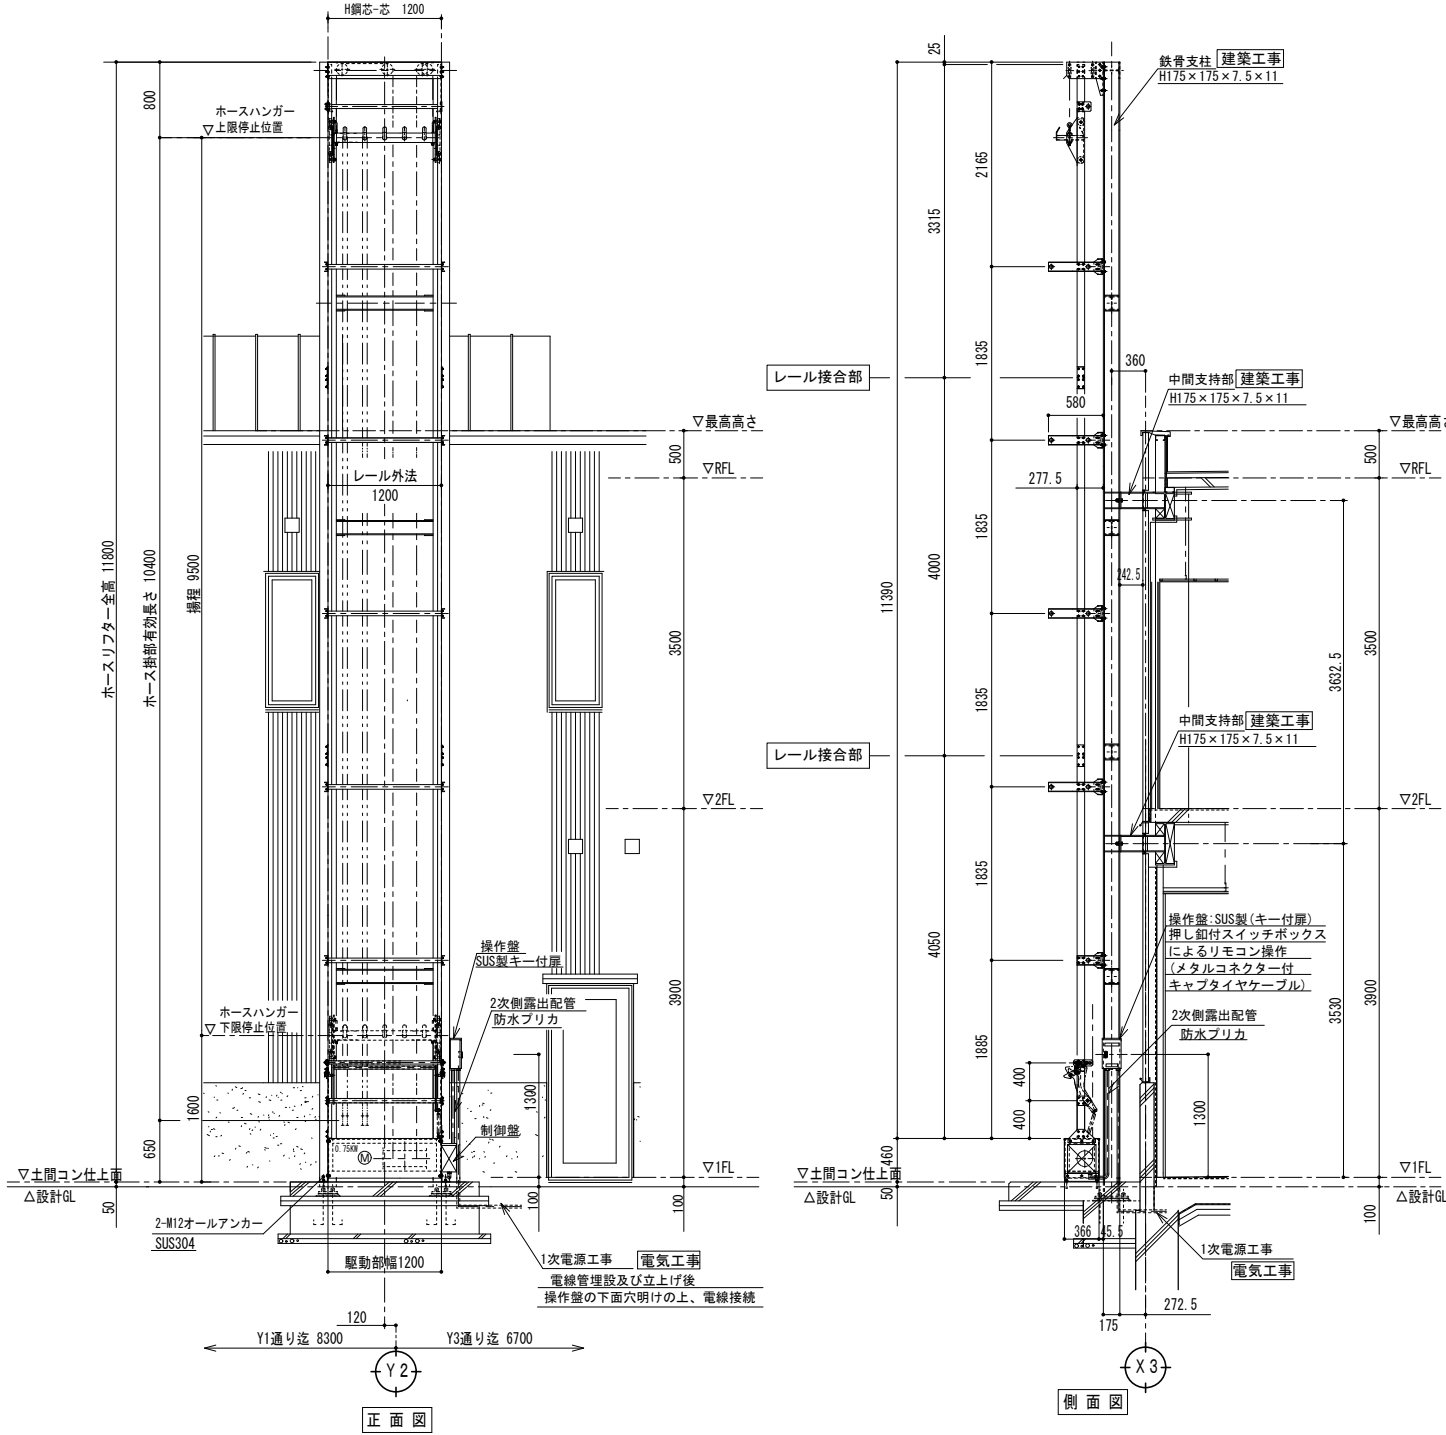


ホースリフターFH110型組立図  
S=1:40

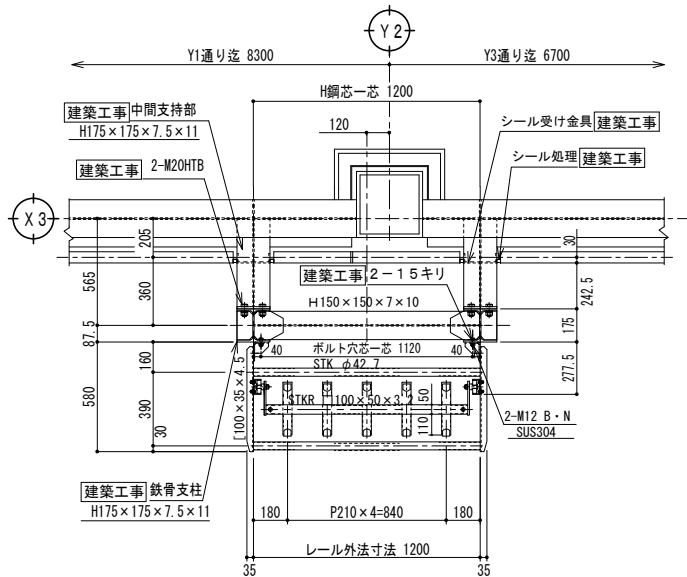


ホースハンガー及びレールブラケット平面 S=1:20

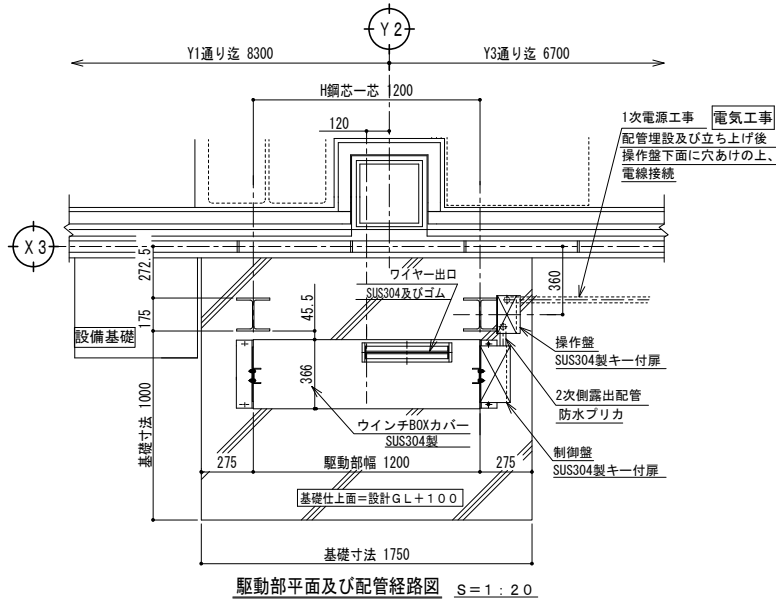


駆動部平面及び配管経路図 S=1:20

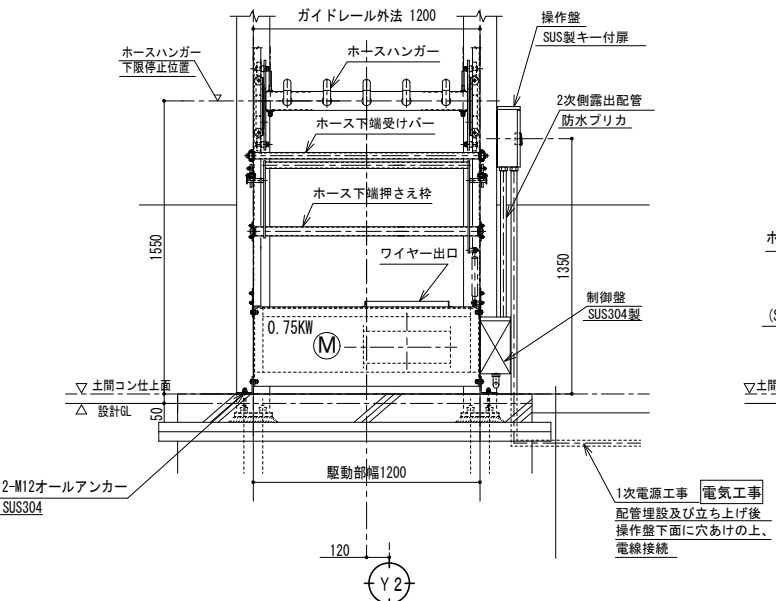


駆動部正面及び配管経路図 S=1:20

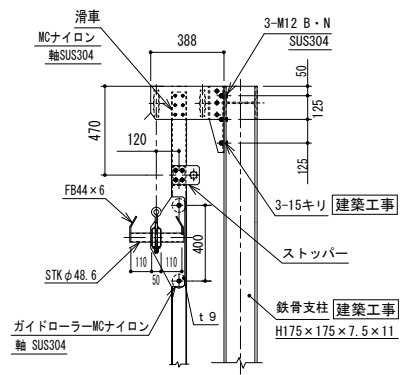


ホースハンガー詳細 S=1:20

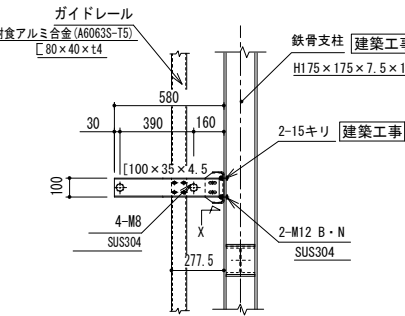



レールブラケット詳細 S=1:20

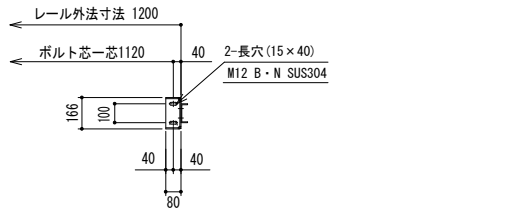

X-矢視図 S=1:20









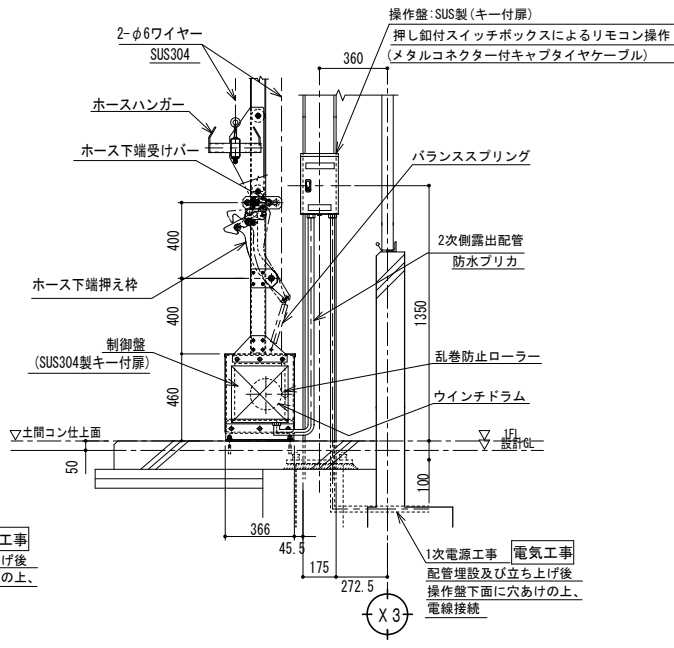


下部側面 詳細図 S=1:20

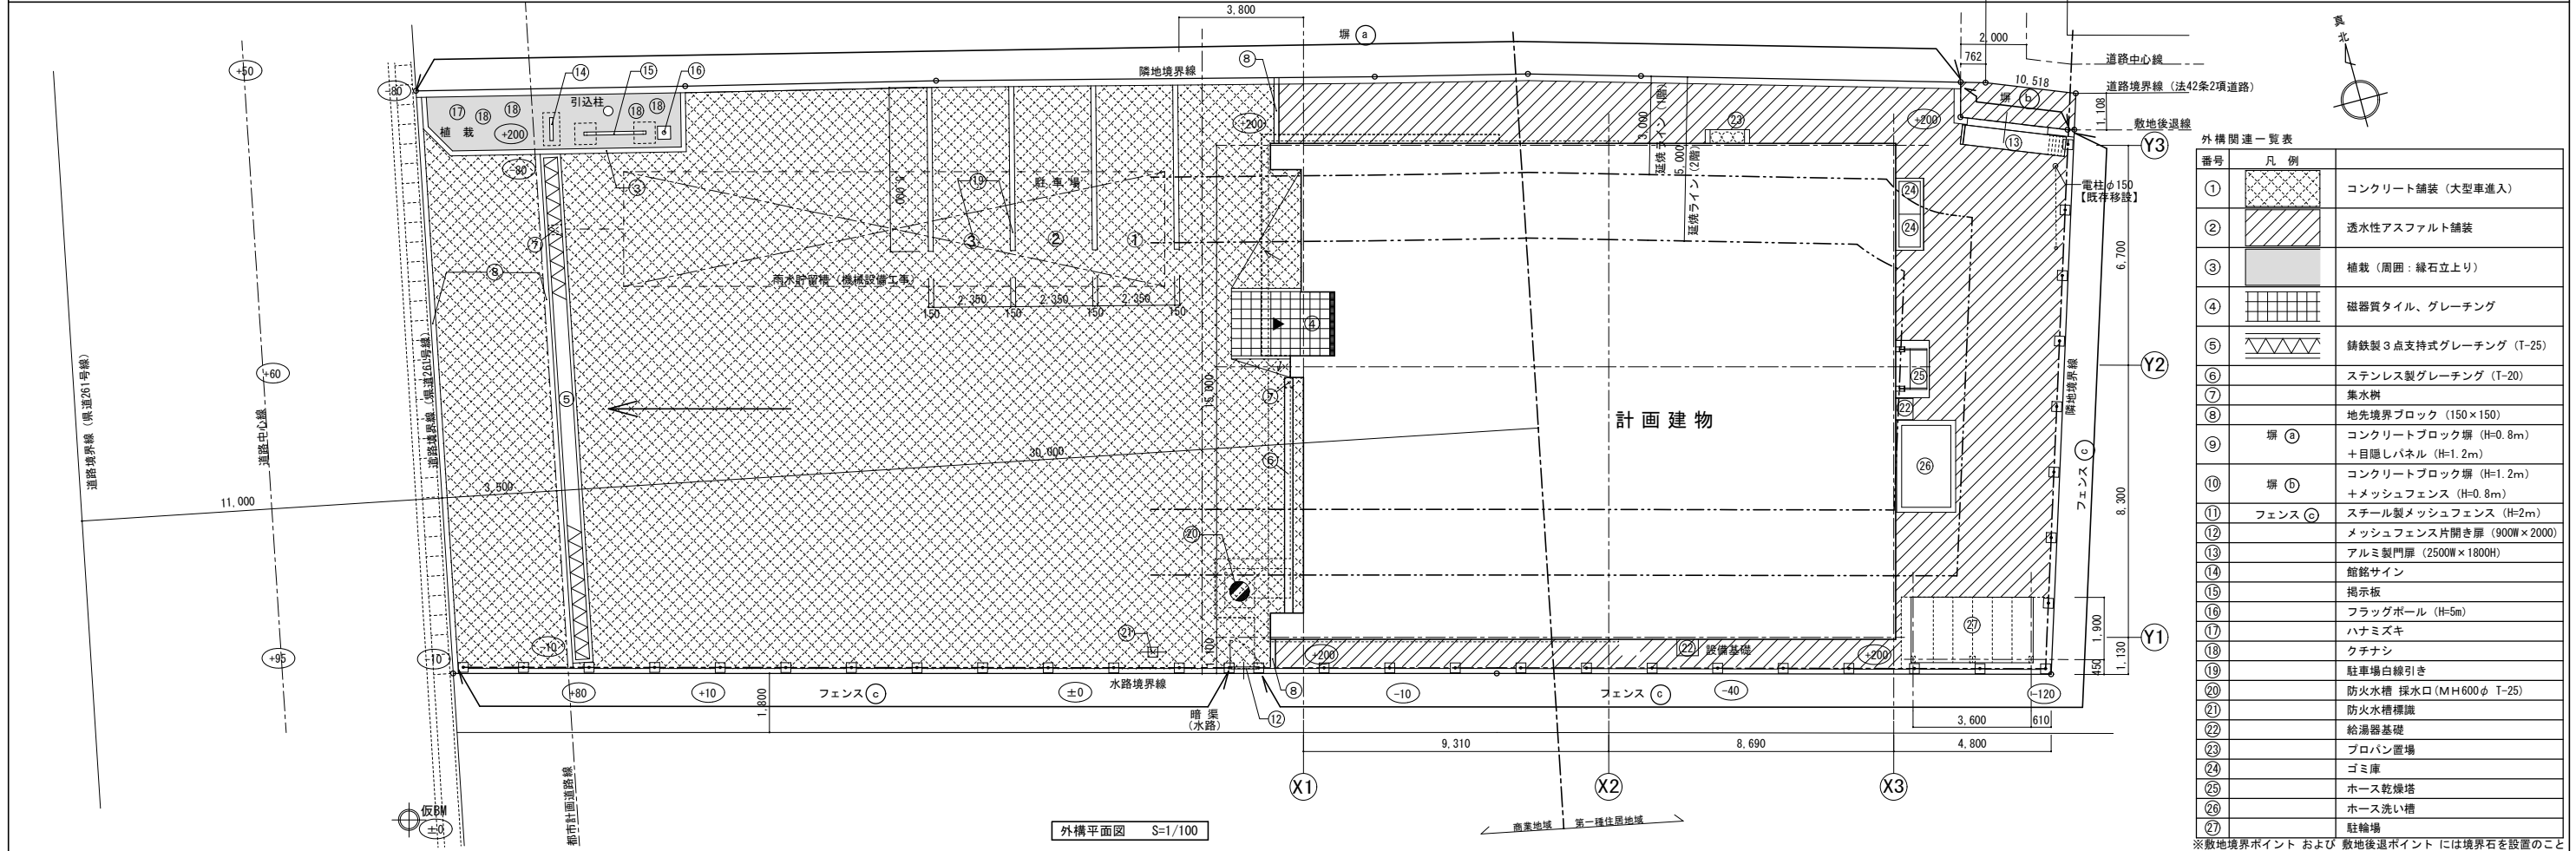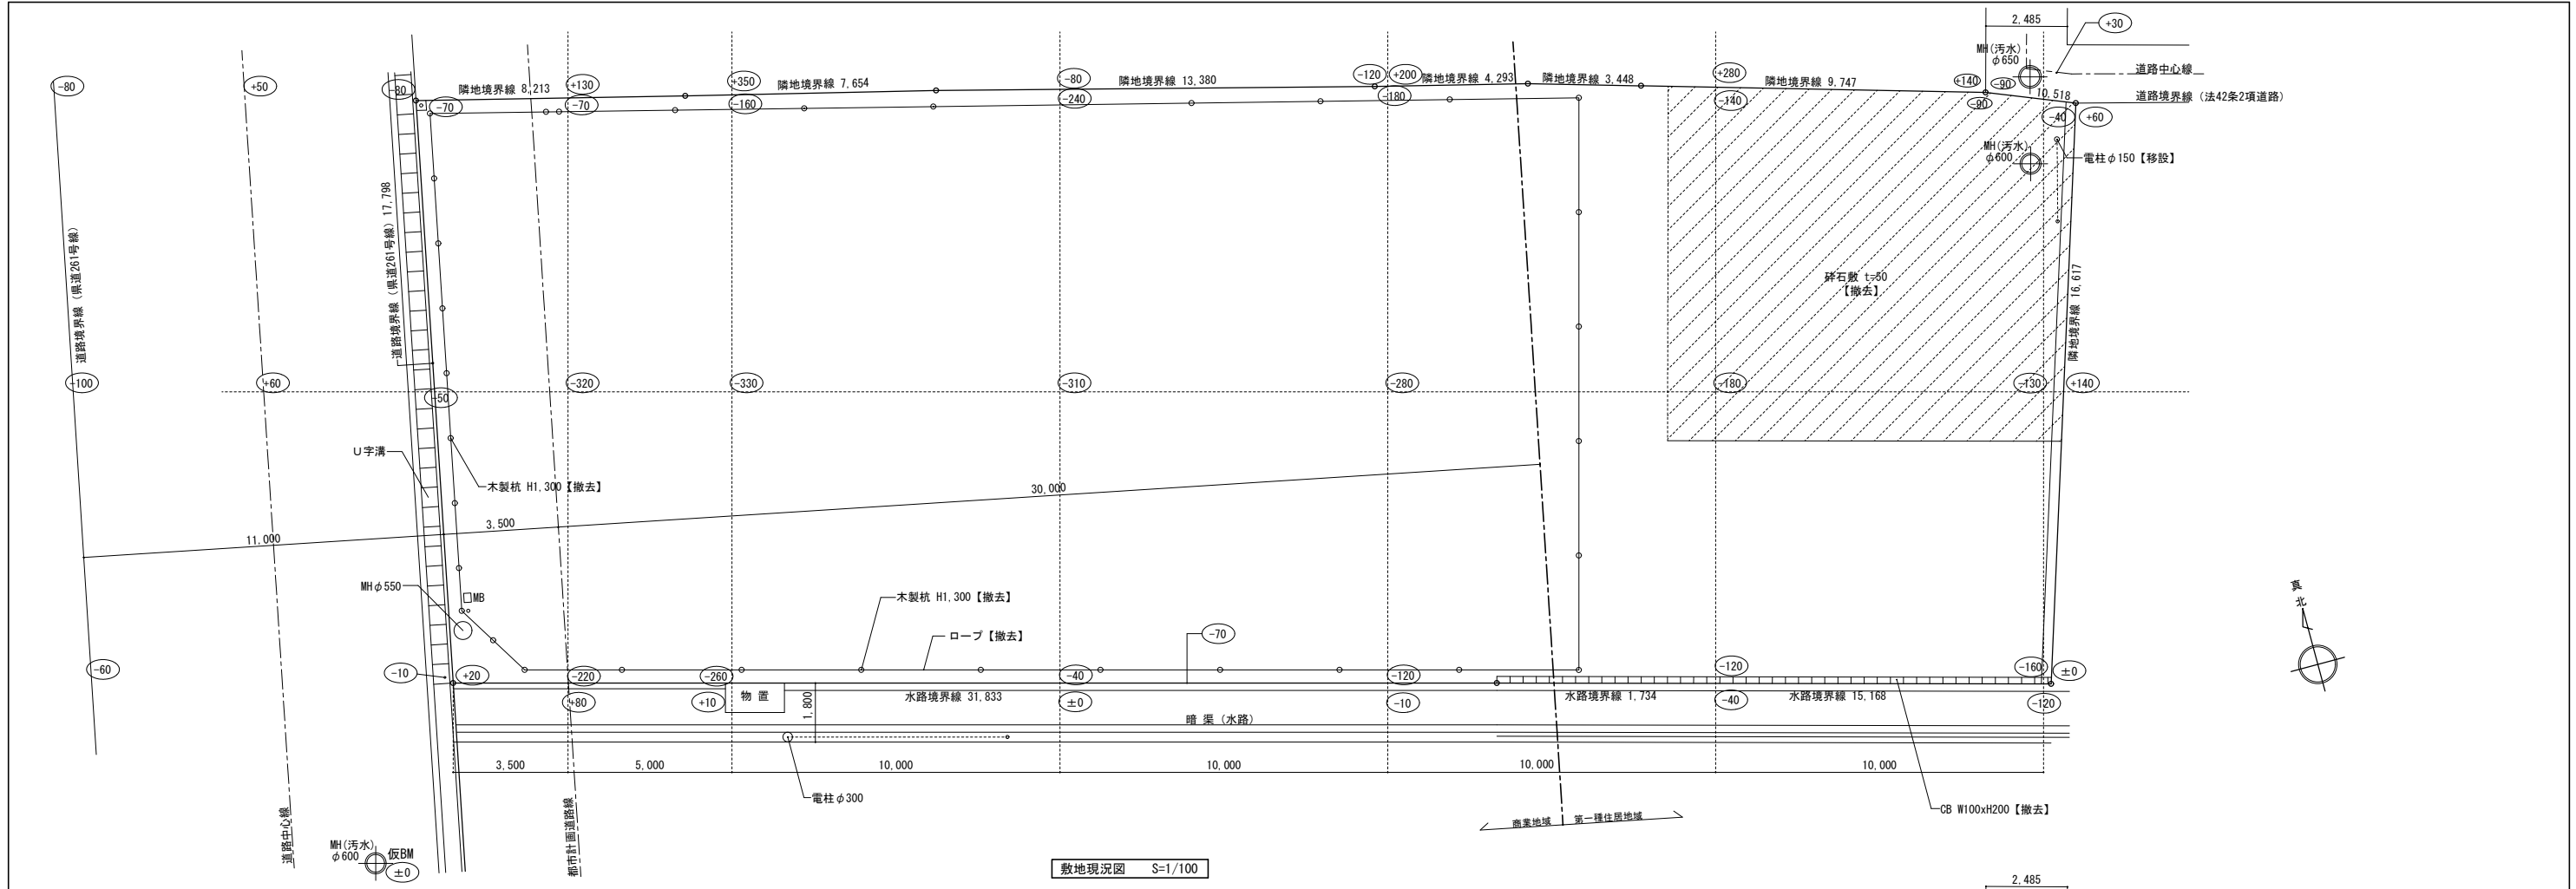


番号	凡 例	
①		コンクリート舗装 (大型車進入)
②		透水性アスファルト舗装
③		植栽 (周囲: 緑石立上り)
④		磁器質タイル、グレーチング
⑤		鋳鉄製 3 点支持式グレーチング (T-25)
⑥		ステンレス製グレーチング (T-20)
⑦		集水樹
⑧		地先境界ブロック (150×150)
⑨	塀 ㊸	コンクリートブロック塀 (H=0.8m) +目隠しパネル (H=1.2m)
⑩	塀 ㊹	コンクリートブロック塀 (H=1.2m) +メッシュフェンス (H=0.8m)
⑪	フェンス ㊺	スチール製メッシュフェンス (H=2m)
⑫		メッシュフェンス片開き扉 (900W×2000)
⑬		アルミ製門扉 (2500W×1800H)
⑭		館銘サイン
⑮		掲示板
⑯		フラッグポール (H=5m)
⑰		ハナミズキ
⑱		クチナン
⑲		駐車場白線引き
⑳		防火水槽 採水口 (MH600φ T-25)
㉑		防火水槽標識
㉒		給湯器基礎
㉓		プロパン置場
㉔		ゴミ庫
㉕		ホース乾燥塔
㉖		ホース洗い槽
㉗		駐輪場

※敷地境界ポイント および 敷地後退ポイント には境界石を設置のこと

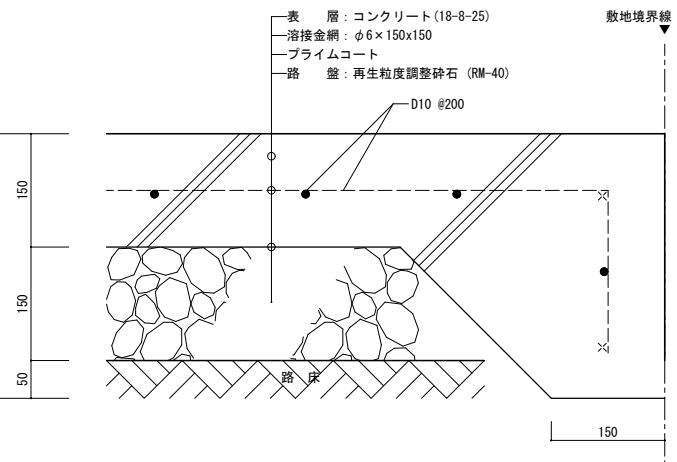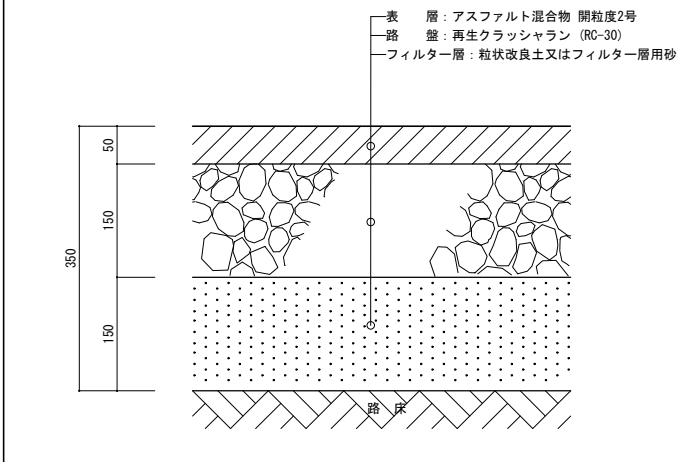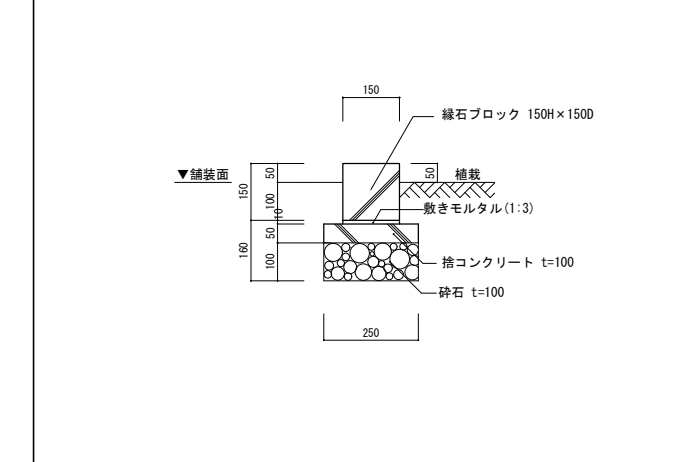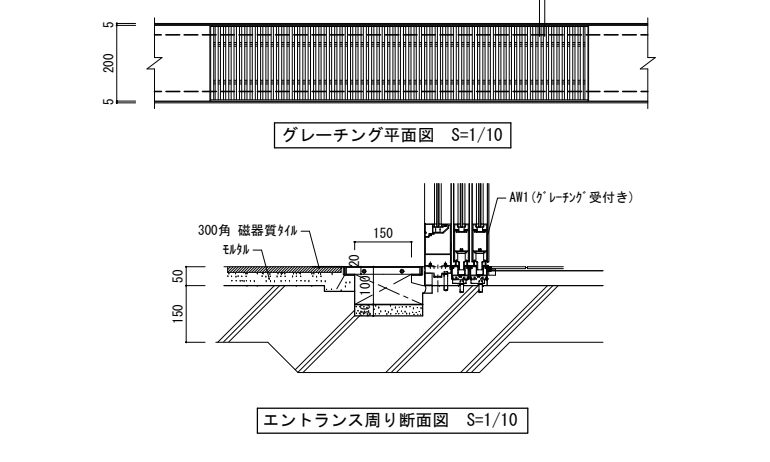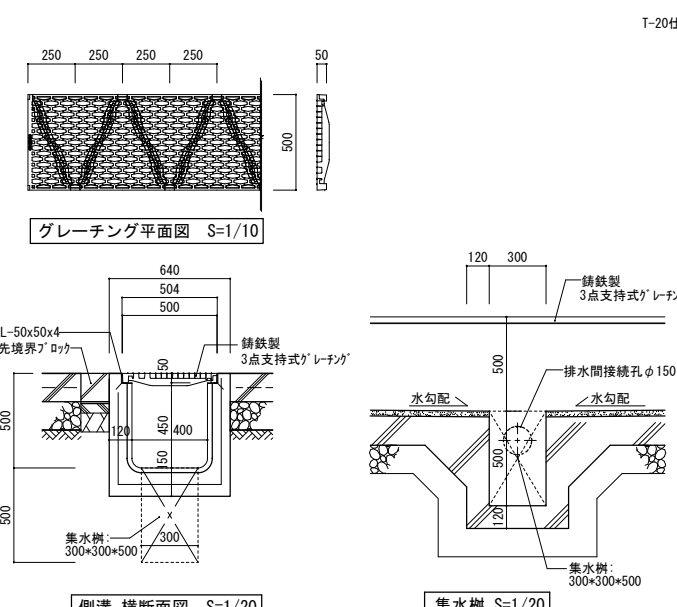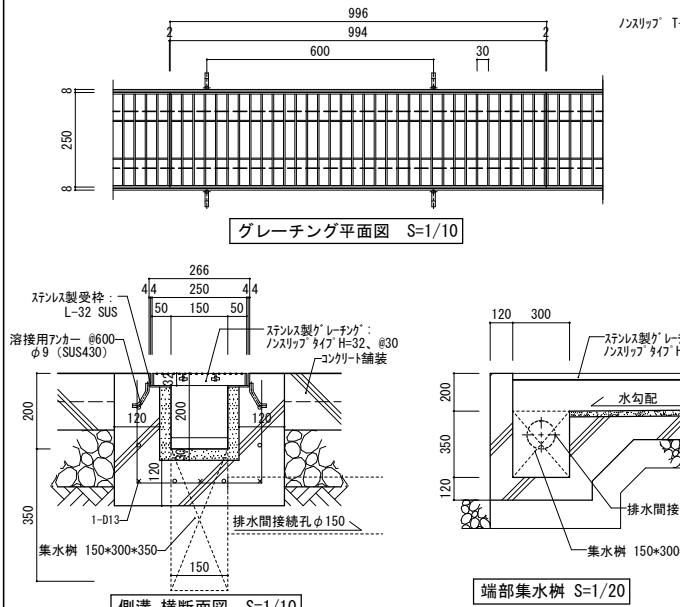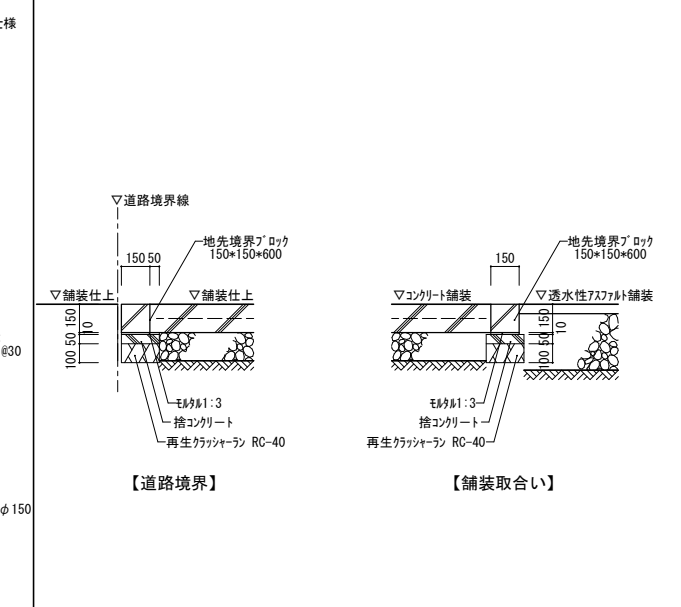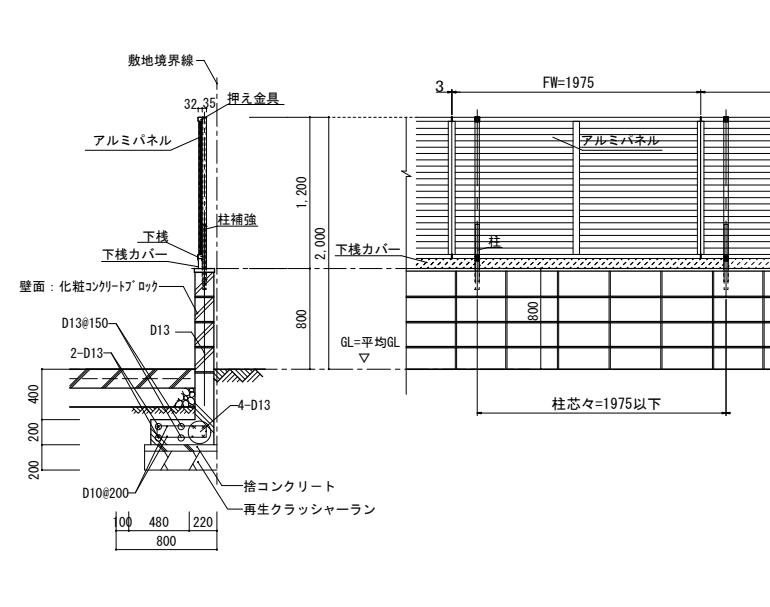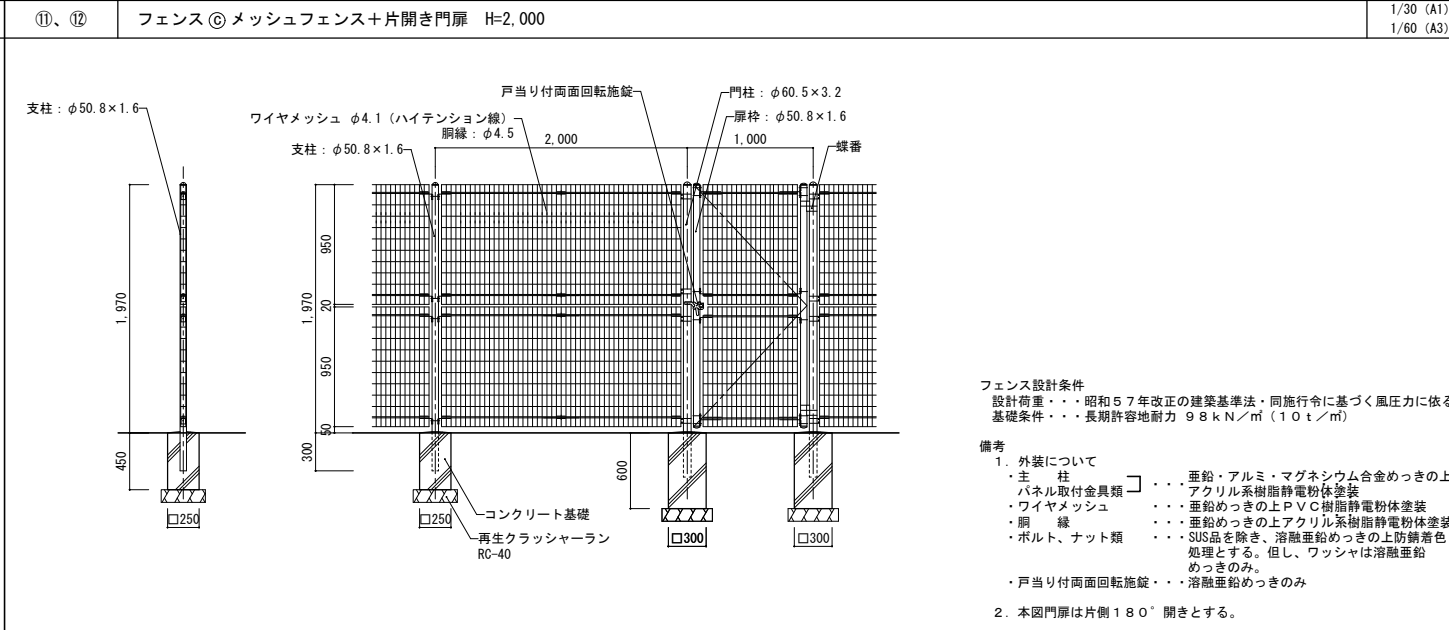
①	コンクリート舗装	1/5 (A1) 1/10 (A3)	②	透水性アスファルト舗装	1/5 (A1) 1/10 (A3)	③	植栽緑石立上り	1/10 (A1) 1/20 (A3)	④	磁器質タイル、グレーチング	1/10 (A1) 1/20 (A3)					
																
⑤、⑦	横断側溝400型 T-25 3点支持式グレーチング、集水樹	1/10 (A1) 1/20 (A3)	1/20 (A1) 1/40 (A3)	⑥、⑦	SUS製グレーチング：T-20 (W=250)、集水樹	1/10 (A1) 1/20 (A3)	1/20 (A1) 1/40 (A3)	⑧	地先境界ブロック 150*150*600	1/20 (A1) 1/40 (A3)	⑨	塀 ㊦ コンクリートブロック塀 + 目隠しフェンス H=1,200	1/30 (A1) 1/60 (A3)			
																
⑩	塀 ㊦ コンクリート塀+メッシュフェンス H=2,000	1/30 (A1) 1/60 (A3)	⑪、⑫	フェンス ㊦ メッシュフェンス+片開き門扉 H=2,000	1/30 (A1) 1/60 (A3)											
<div>朝日ステール工業株式会社製 A R フェンス 同等品</div> <table><tr><td>一級建築士事務所 <b>KATO</b> 株式会社 カトウ建築事務所 一級建築士 No.130206 加藤 義道</td><td>千葉県知事登録 No.1-1709-4702 株式会社 カトウ建築事務所</td><td>APPR CHKD DRAWN</td><td>本 社 千葉県中央区栄町36番10号 YS千葉中央ビル TEL 043-201-1277 FAX 043-201-1280 東京事務所 東京都中央区日本橋本町4丁目7番10号 TEL 03-3510-1336 FAX 03-5201-1013</td><td>工事名 (仮称)古河消防署駅西出張所建設工事 図 名 外構詳細図 (1) S 各図 DATE ***** No. A-048</td></tr></table>												一級建築士事務所 <b>KATO</b> 株式会社 カトウ建築事務所 一級建築士 No.130206 加藤 義道	千葉県知事登録 No.1-1709-4702 株式会社 カトウ建築事務所	APPR CHKD DRAWN	本 社 千葉県中央区栄町36番10号 YS千葉中央ビル TEL 043-201-1277 FAX 043-201-1280 東京事務所 東京都中央区日本橋本町4丁目7番10号 TEL 03-3510-1336 FAX 03-5201-1013	工事名 (仮称)古河消防署駅西出張所建設工事 図 名 外構詳細図 (1) S 各図 DATE ***** No. A-048
一級建築士事務所 <b>KATO</b> 株式会社 カトウ建築事務所 一級建築士 No.130206 加藤 義道	千葉県知事登録 No.1-1709-4702 株式会社 カトウ建築事務所	APPR CHKD DRAWN	本 社 千葉県中央区栄町36番10号 YS千葉中央ビル TEL 043-201-1277 FAX 043-201-1280 東京事務所 東京都中央区日本橋本町4丁目7番10号 TEL 03-3510-1336 FAX 03-5201-1013	工事名 (仮称)古河消防署駅西出張所建設工事 図 名 外構詳細図 (1) S 各図 DATE ***** No. A-048												

16	アルミ製門扉	1:50 (A1) 1:100 (A3)	17	フラッグポール：アルミ製（ロープ式）H=5,000	1:50 (A1) 1:100 (A3)	21	防火水槽標識 φ600アルミ製（全面反射）	1:10, 1:30 (A1) 1:20, 1:60 (A3)	22	給湯器基礎	1/20 (A1) 1/40 (A3)
23			プロパン置場			24			ゴミ庫		
25			ホース洗い槽			27			駐輪場		
26			駐輪場			28			駐輪場		

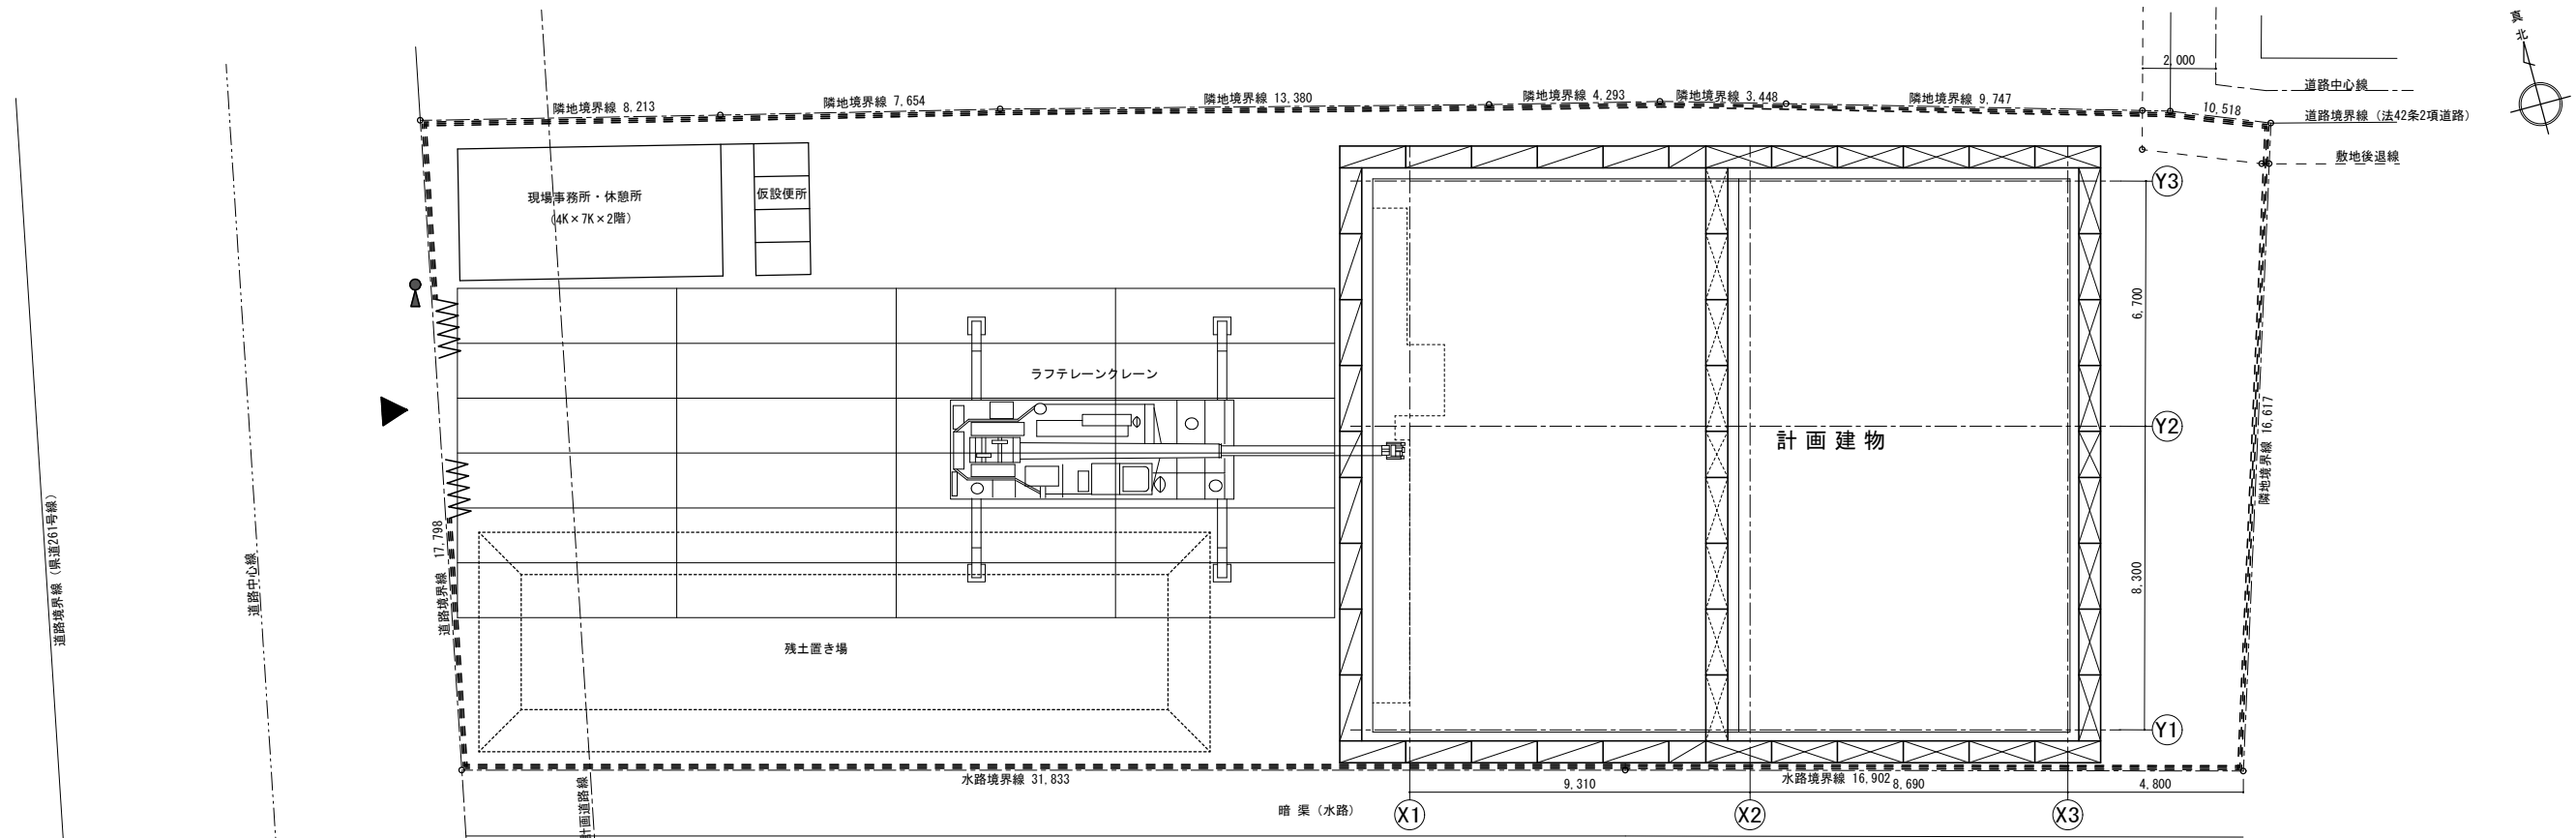

仮設計画図 S=1/100

- 仮設凡例
- 仮囲い：成形鋼板 H=2m (8.5か月)
  - 〰 〰 〰 ゲート：キャスターゲート W6.0×H1.8 (8.5か月)
  - 〰 〰 〰 手摺先行枠組足場：W900、H9.0m、ネット状養生シート (3.5か月)
  - 〰 〰 〰 手摺先行枠組足場：W900、H3.9m、ネット状養生シート (3.5か月)
  - 〰 〰 〰 手摺先行枠組足場：W900、H6.0m、ネット状養生シート (3.5か月)
  - 〰 〰 〰 敷鉄板 t=22mm (6.0か月)
  - 交通誘導員 (10か月)

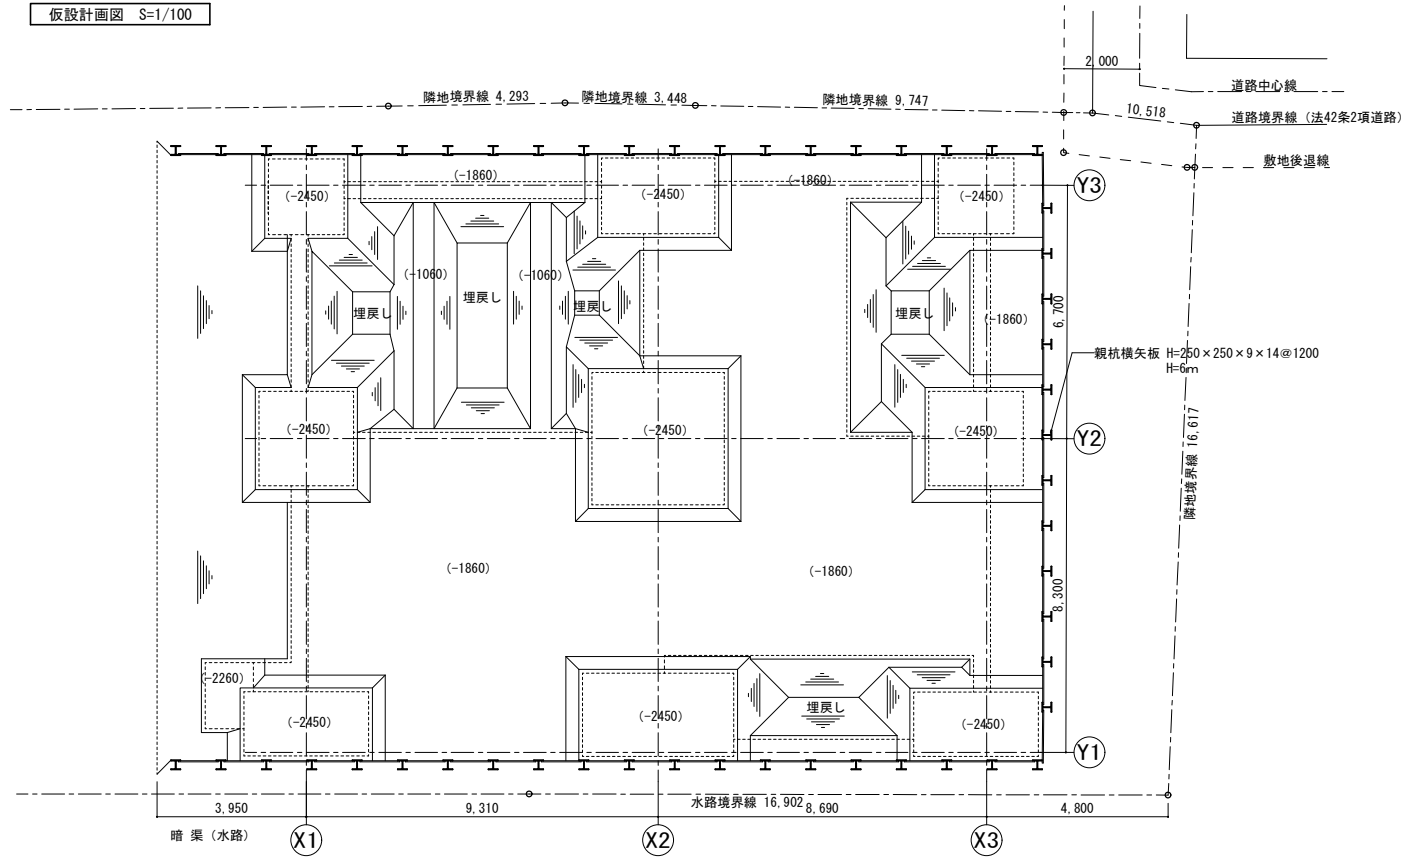

山留・根切計画図 S=1/100

※図中レベルは設計G.L.よりの根切深さ  
※土質調査含む